



1号幹線農道縦断面図

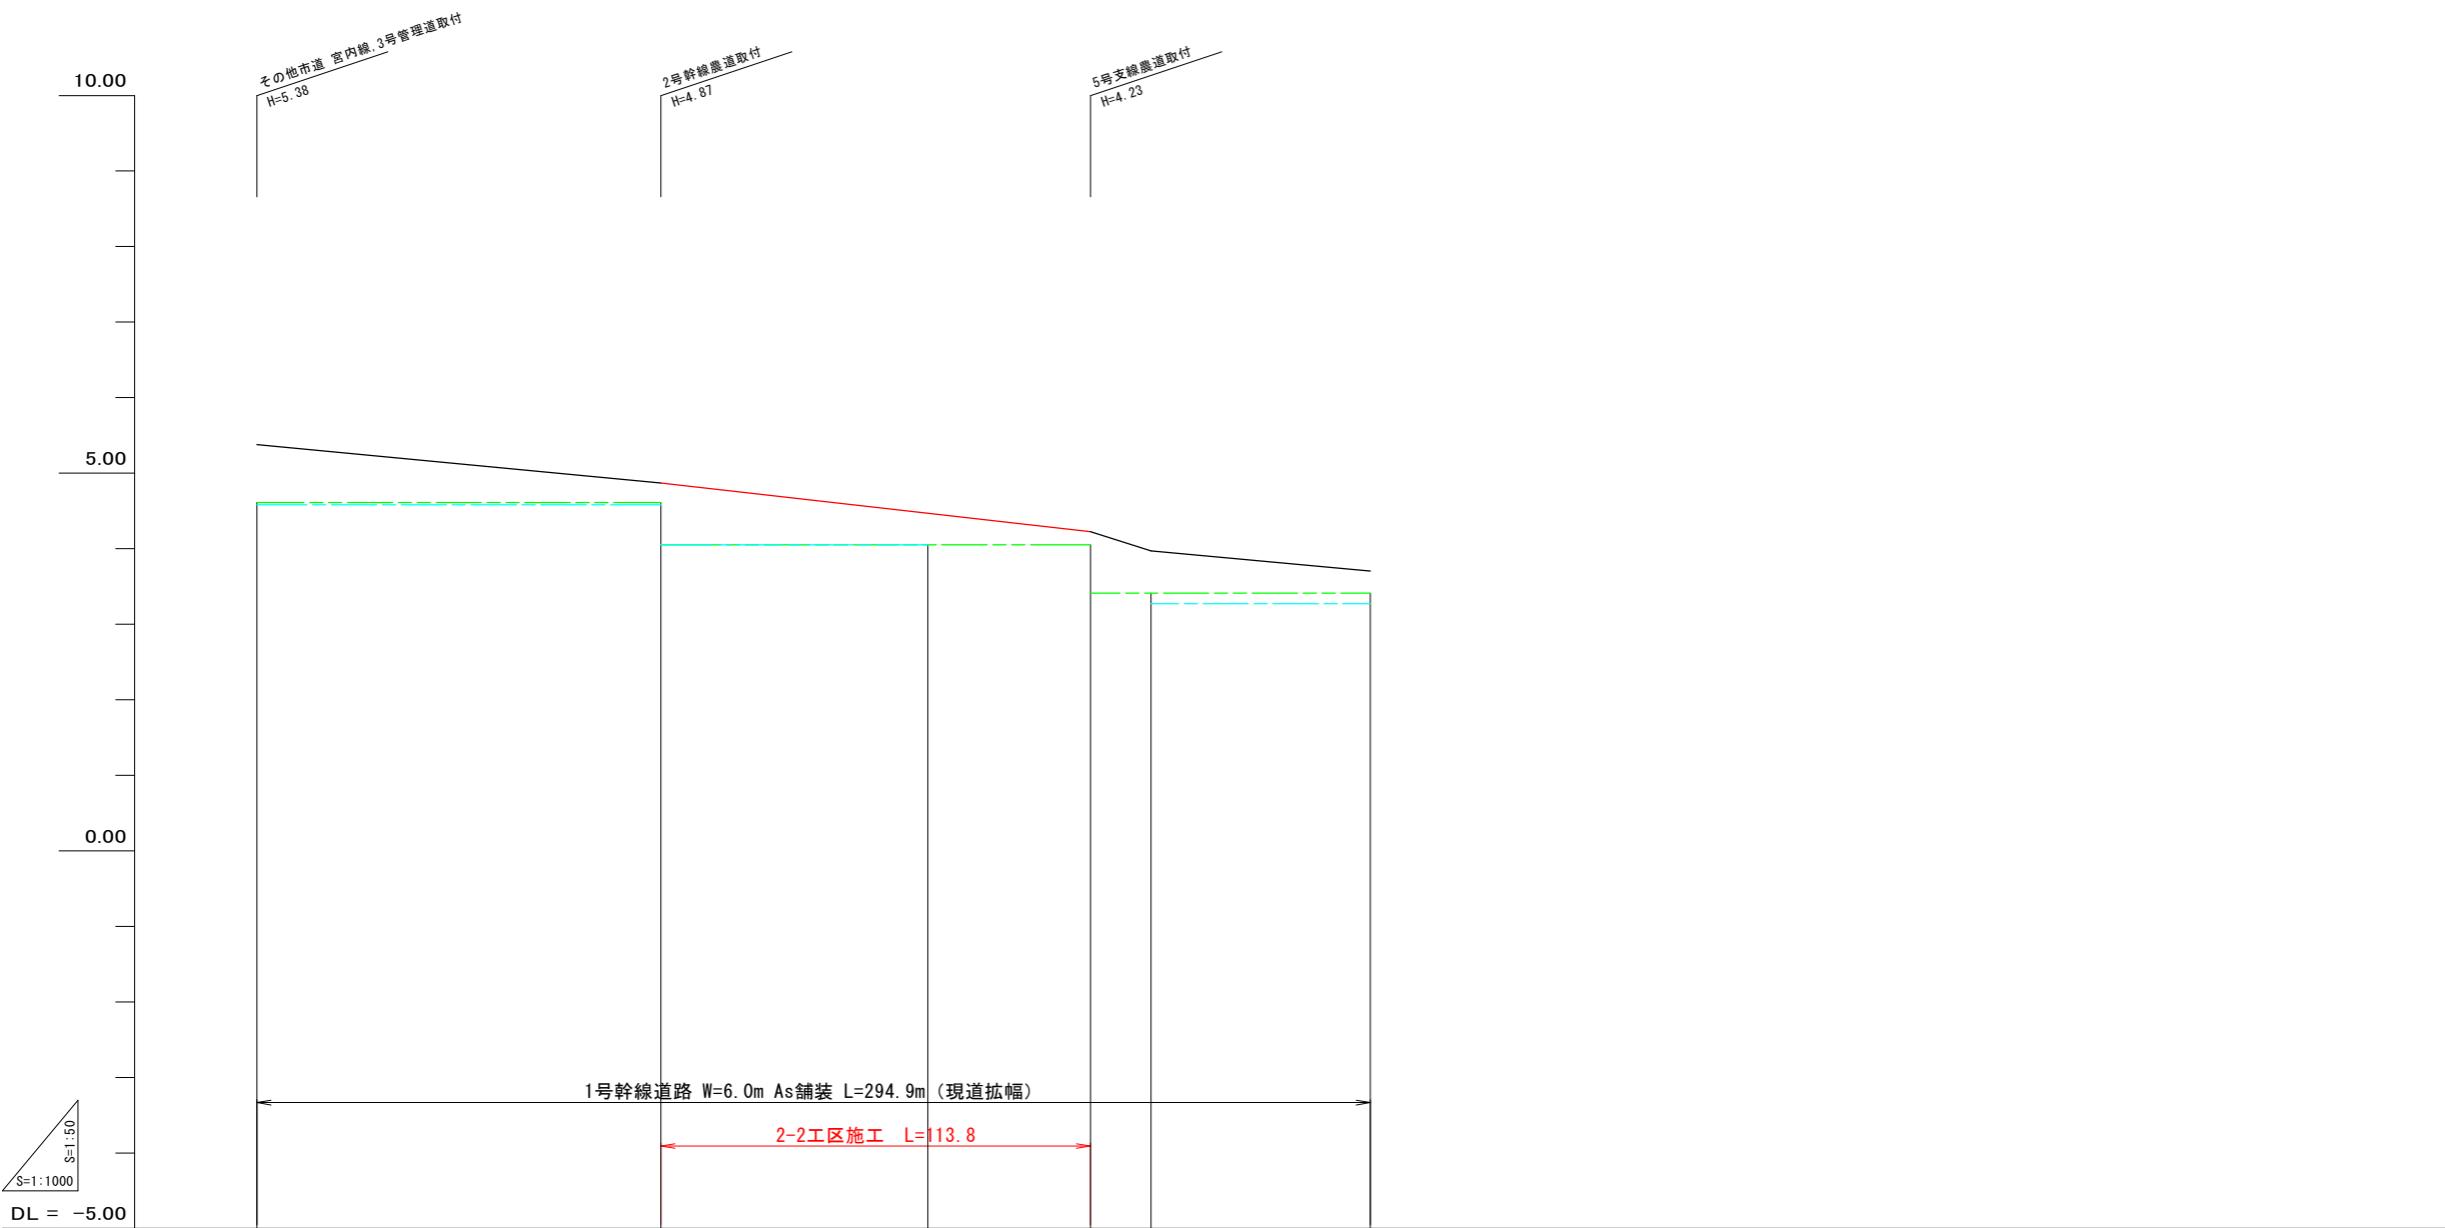

測点	単距離	追加距離	右田面高	左田面高	道高		勾配	計画高	勾配	計画高	排水計画高	現況道路高	
					計画高	勾配							
NO. 0	0.0	0.0	0.0	5.38	5.38	I=0.48% L=107.0	4.86	4.83	I=0.56% L=113.8	4.47	4.47	I=1.63% L=16.0	3.91
	+5.9	5.9	5.9	5.35	5.35		4.87	4.83		4.23	4.23		3.70
NO. 1	11.6	50.0	38.4	38.4	38.4	I=0.48% L=107.0	4.86	4.83	I=0.56% L=113.8	4.47	4.47	I=0.46% L=16.0	3.81
	+7.0	+107.0	+38.4	+38.4	+38.4		4.87	4.83		4.23	4.23		3.70
NO. 2	11.6	100.0	38.4	38.4	38.4	I=0.48% L=107.0	4.86	4.83	I=0.56% L=113.8	4.47	4.47	I=0.46% L=16.0	3.81
	+7.0	+107.0	+38.4	+38.4	+38.4		4.87	4.83		4.23	4.23		3.70
NO. 3	11.6	150.0	38.4	38.4	38.4	I=0.48% L=107.0	4.86	4.83	I=0.56% L=113.8	4.47	4.47	I=0.46% L=16.0	3.81
	+7.0	+150.0	+38.4	+38.4	+38.4		4.87	4.83		4.23	4.23		3.70
NO. 4	22.3	200.0	38.4	38.4	38.4	I=0.48% L=107.0	4.86	4.83	I=0.56% L=113.8	4.47	4.47	I=0.46% L=16.0	3.81
	+22.3	+200.0	+38.4	+38.4	+38.4		4.87	4.83		4.23	4.23		3.70
NO. 5	13.2	250.0	38.4	38.4	38.4	I=0.48% L=107.0	4.86	4.83	I=0.56% L=113.8	4.47	4.47	I=0.46% L=16.0	3.81
	+13.2	+250.0	+38.4	+38.4	+38.4		4.87	4.83		4.23	4.23		3.70
NO. 6	23.1	294.9	38.4	38.4	38.4	I=0.48% L=107.0	4.86	4.83	I=0.56% L=113.8	4.47	4.47	I=0.46% L=16.0	3.81
	+23.1	+294.9	+38.4	+38.4	+38.4		4.87	4.83		4.23	4.23		3.70

工事名	R7阿耕 経営体 長生中央 2-2工事 (着手日指定型)
路線名等	長生中央地区
工事箇所	阿南市長生町
図面名	1号幹線農道縦断面図
縮尺	H=1:50 V=1:1,000
会社名	
事業者名	徳島県南部総合県民局 農林水産部(阿南)


2号幹線農道縦断面図

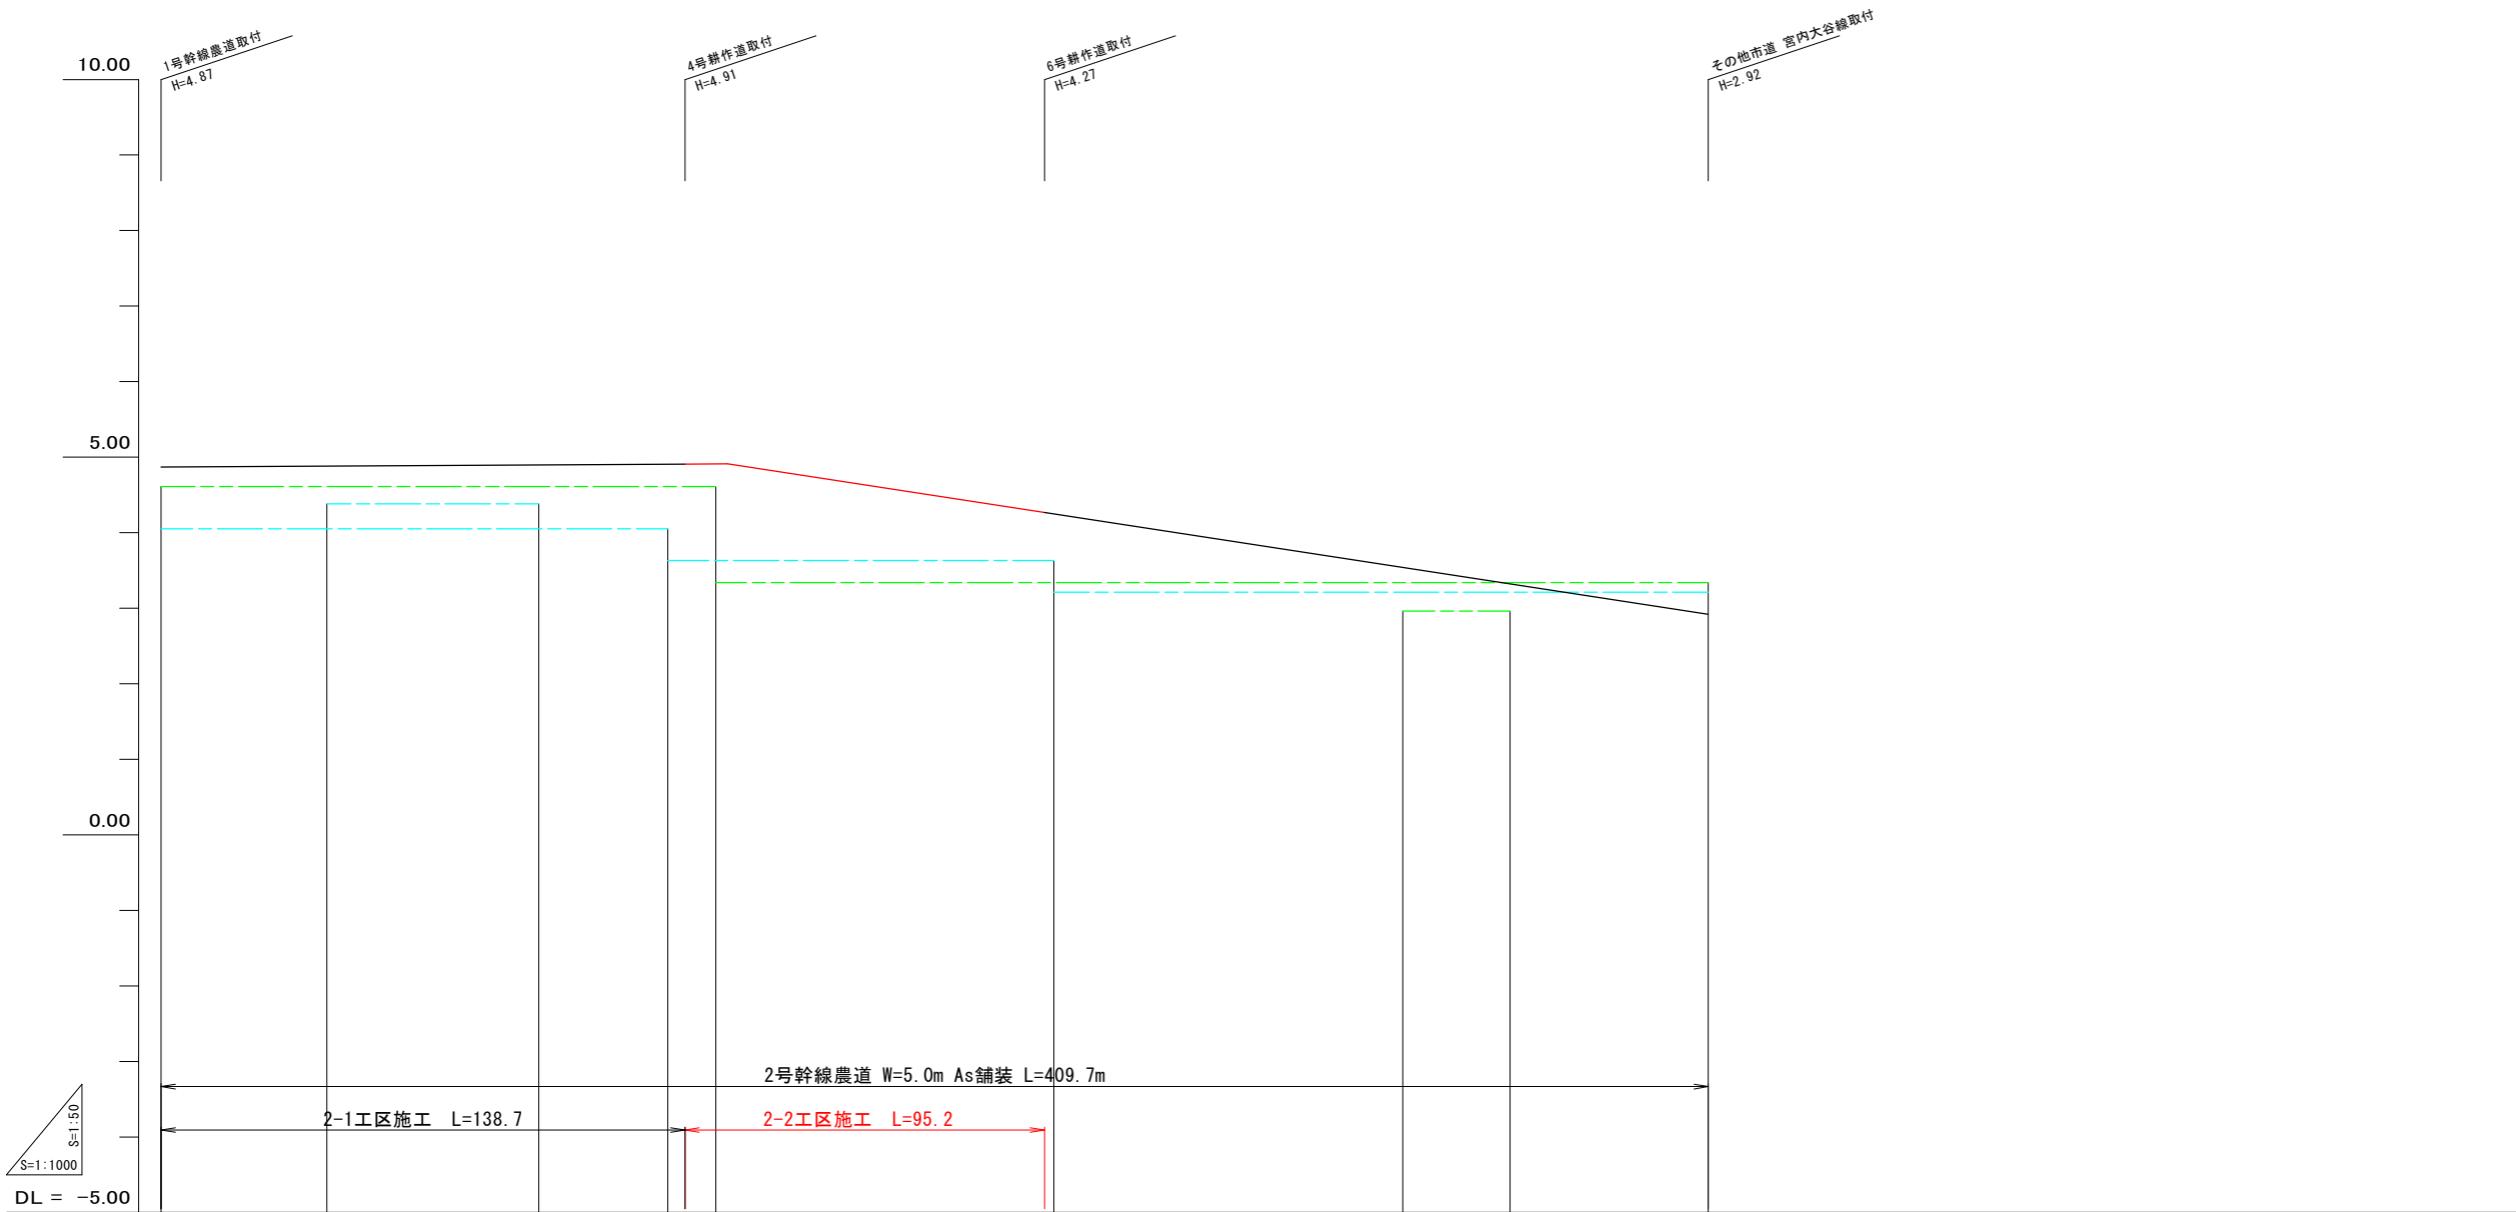

測点	距離	測量点	左田面高	右田面高	追加距離	道路	勾配	計画高	勾配	排水計画高	現況道路高
NO. 0 + 0.0	0.0					左	4.87	(35) 4.05	I=0.03%	L=150.0	
NO. 1 + 50.0	50.0	- NO. 2 + 50.0 - 100.0 -	(35) 4.38	地区外 4.38	+38.7 + 35.2 + 135.2 + 3.5 + 138.7 +	右	4.87	(35) 4.05			
NO. 2 + 100.0	100.0				+38.7 + 35.2 + 135.2 + 3.5 + 138.7 +	道	4.87	(35) 4.05	I=0.03%	L=150.0	
NO. 3 + 113.0	113.0	- NO. 3 + 11.3 - 150.0 -	(36) 3.63		+38.7 + 35.2 + 135.2 + 3.5 + 138.7 +	路	4.87	(35) 4.05			
NO. 4 + 200.0	200.0	- NO. 4 + 50.0 - 200.0 -	(36) 3.63		+33.9 + 33.9 + 233.9 + 3.5 + 250.0 +	左	4.87	(35) 4.05	I=0.03%	L=150.0	
NO. 5 + 250.0	250.0	- NO. 5 + 50.0 - 300.0 -	(31) 3.34	地区外 2.96	+33.9 + 33.9 + 233.9 + 3.5 + 250.0 +	右	4.87	(35) 4.05	I=0.03%	L=150.0	
NO. 6 + 300.0	300.0	- NO. 6 + 50.0 - 350.0 -	(38) 3.21		+33.9 + 33.9 + 233.9 + 3.5 + 250.0 +	道	4.87	(35) 4.05	I=0.03%	L=150.0	
NO. 7 + 357.2	357.2	- NO. 7 + 50.0 - 350.0 -	(31) 3.34	地区外 2.96	+33.9 + 33.9 + 233.9 + 3.5 + 250.0 +	路	4.87	(35) 4.05	I=0.03%	L=150.0	
NO. 8 + 400.0	400.0	- NO. 8 + 42.8 - 400.0 -	(31) 3.34		+33.9 + 33.9 + 233.9 + 3.5 + 250.0 +	左	4.87	(35) 4.05	I=0.03%	L=150.0	
NO. 9 + 409.7	409.7	- NO. 9 + 9.7 - 409.7 -	(32) 3.22		+33.9 + 33.9 + 233.9 + 3.5 + 250.0 +	右	4.87	(35) 4.05	I=0.03%	L=150.0	

工事名	R7阿耕 経営体 長生中央 2-2工事(着手手指定型)
路線名等	長生中央地区
工事箇所	阿南市長生町
図面名	2号幹線農道縦断面図
縮尺	H=1:50 V=1:1,000
会社名	
事業者名	徳島県南部総合県民局 農林水産部(阿南)


5号支線農道縦断面図

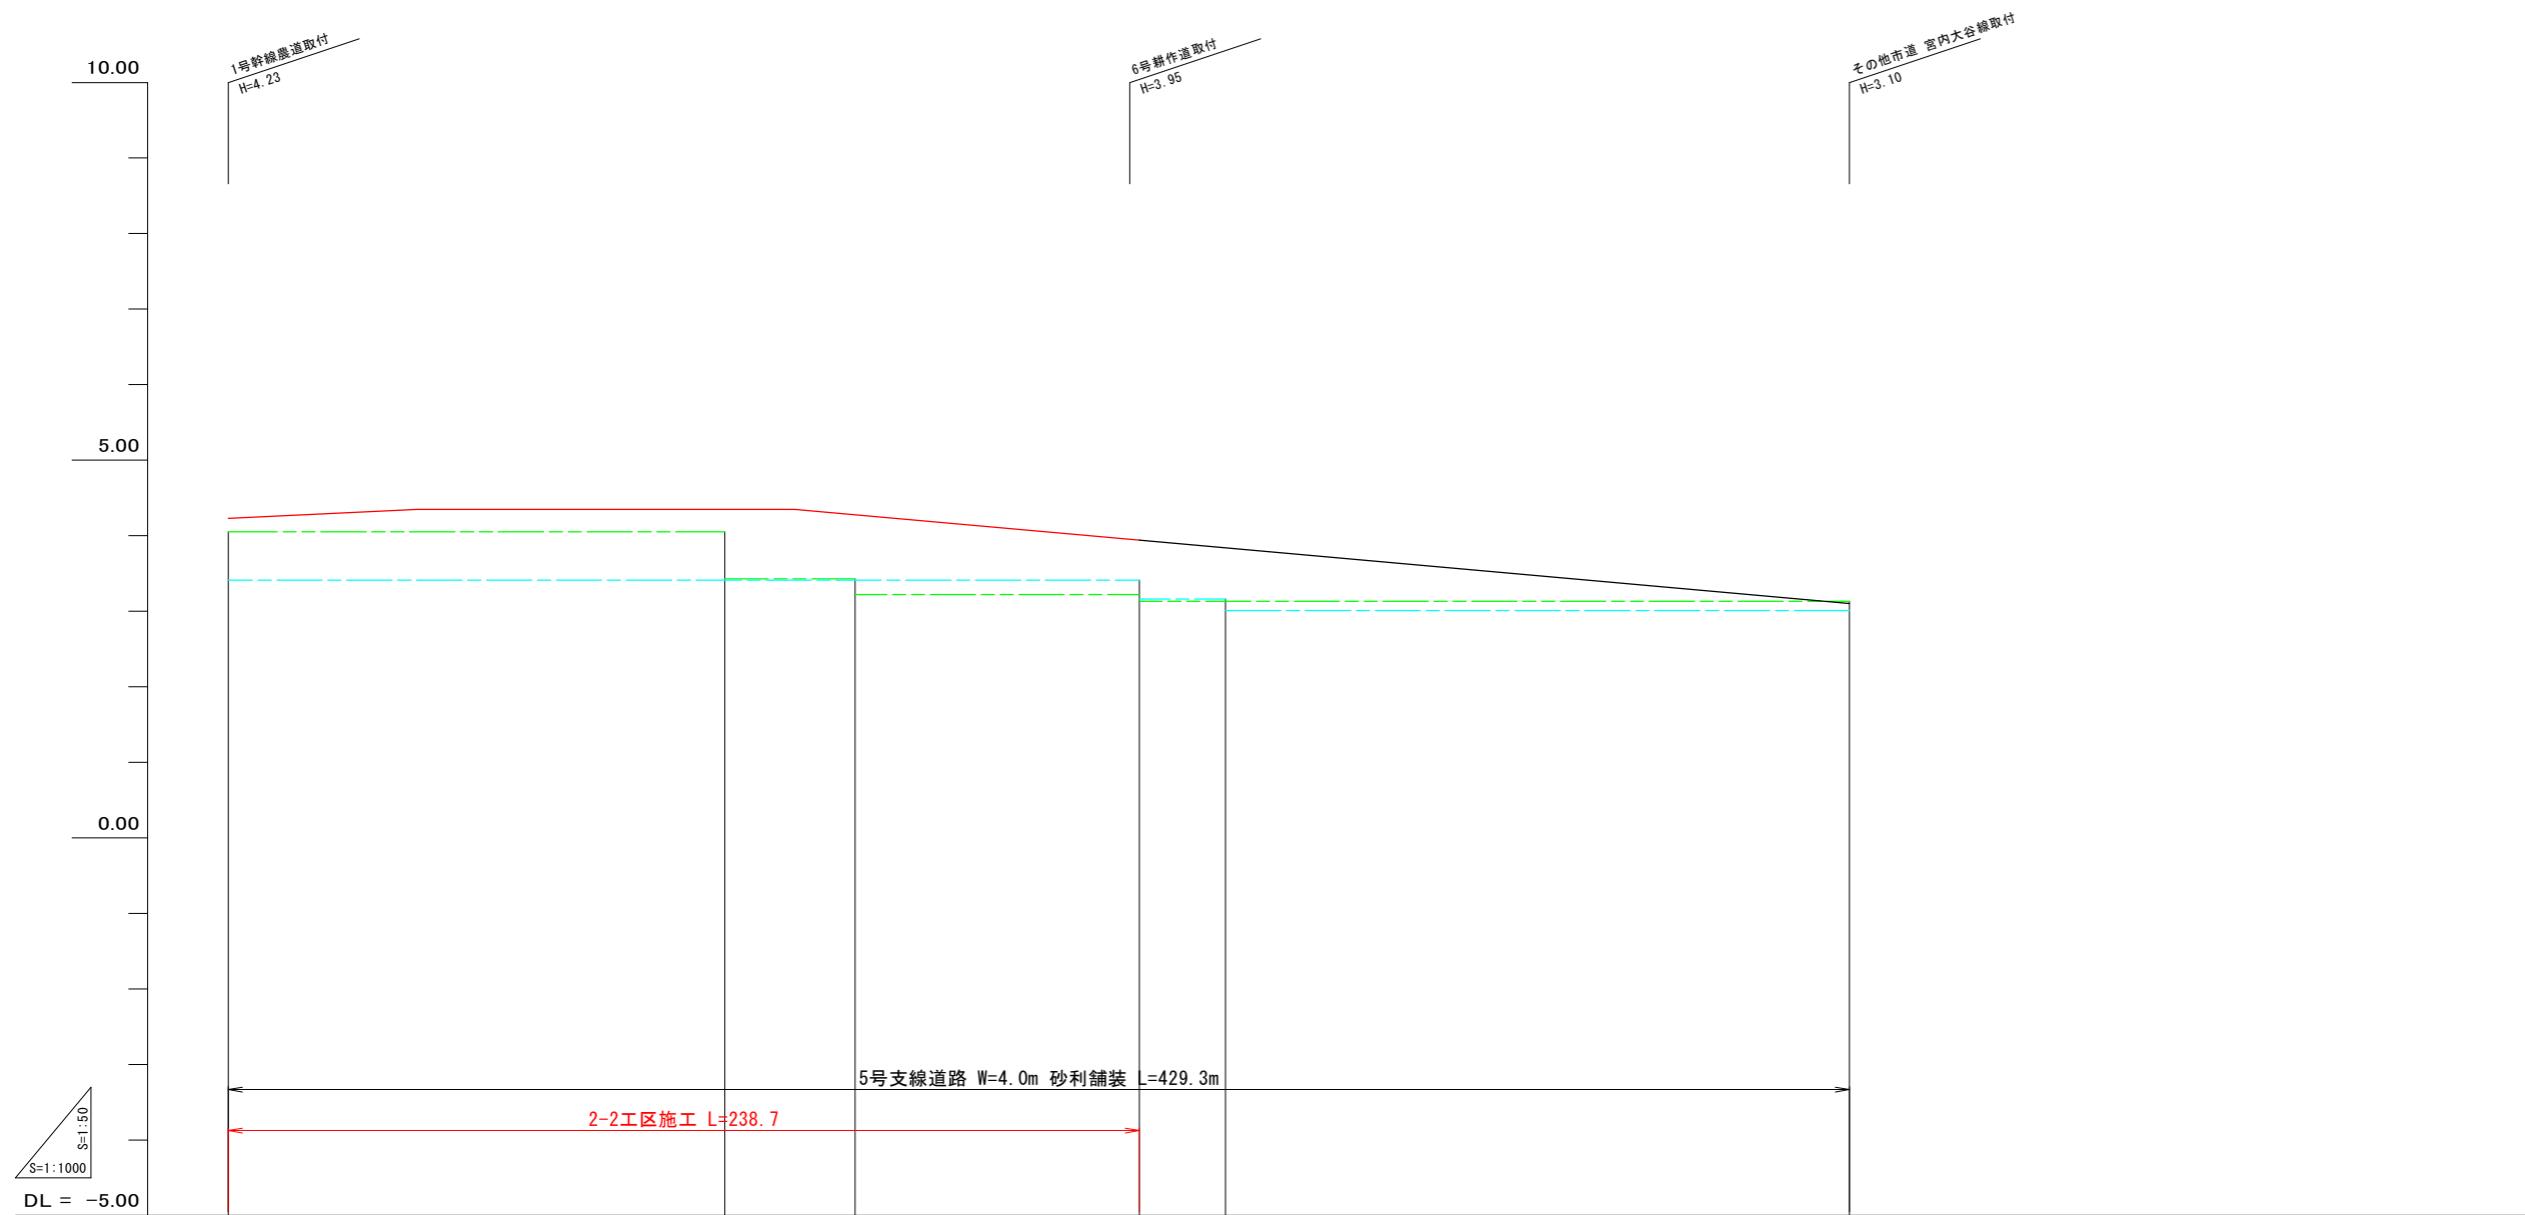

測点	単距離	追加距離	右田面高	左田面高	勾配	計画高	勾配	計画高	排水計画高	現況道路高
- NO. 0 + 0.0 -	0.0	0.0	(35) 4.05	(42) 4.23	I=0.24% L=50.0	(35) 4.35	I=LEVEL L=100.0	(35) 4.35	(35) 4.35	(35) 4.35
- NO. 1 + 50.0 -	50.0	-	(35) 4.05	(35) 4.23	(35) 4.35	(35) 4.35	(35) 4.35	(35) 4.35	(35) 4.35	(35) 4.35
- NO. 2 + 13.3 -	100.0	-	(35) 4.05	(35) 4.23	(35) 4.35	(35) 4.35	(35) 4.35	(35) 4.35	(35) 4.35	(35) 4.35
- NO. 3 + 18.4 -	150.0	-	(46) 3.41	(46) 3.41	(46) 3.41	(46) 3.41	(46) 3.41	(46) 3.41	(46) 3.41	(46) 3.41
- NO. 4 + 34.1 -	200.0	-	(37) 3.22	(37) 3.22	(37) 3.22	(37) 3.22	(37) 3.22	(37) 3.22	(37) 3.22	(37) 3.22
- NO. 5 + 11.3 -	250.0	-	(37) 3.22	(37) 3.16	(37) 3.16	(37) 3.16	(37) 3.16	(37) 3.16	(37) 3.16	(37) 3.16
- NO. 6 + 36.0 -	300.0	-	(37) 3.16	(37) 3.16	(37) 3.16	(37) 3.16	(37) 3.16	(37) 3.16	(37) 3.16	(37) 3.16
- NO. 7 + 50.0 -	400.0	-	(39) 3.13	(39) 3.13	(39) 3.13	(39) 3.13	(39) 3.13	(39) 3.13	(39) 3.13	(39) 3.13
- NO. 8 + 50.0 -	400.0	-	(47) 3.01	(47) 3.01	(47) 3.01	(47) 3.01	(47) 3.01	(47) 3.01	(47) 3.01	(47) 3.01
- NO. 9 + 29.3 -	429.3	-	(39) 3.13	(39) 3.13	(39) 3.13	(39) 3.13	(39) 3.13	(39) 3.13	(39) 3.13	(39) 3.13

工事名	R7阿耕 経営体 長生中央 2-2工事 (着手日指定型)
路線名等	長生中央地区
工事箇所	阿南市長生町
図面名	5号支線農道縦断面図
縮尺	H=1:50 V=1:1,000
会社名	
事業者名	徳島県南部総合県民局 農林水産部(阿南)
図面番号	6

6号耕作道縦断面図

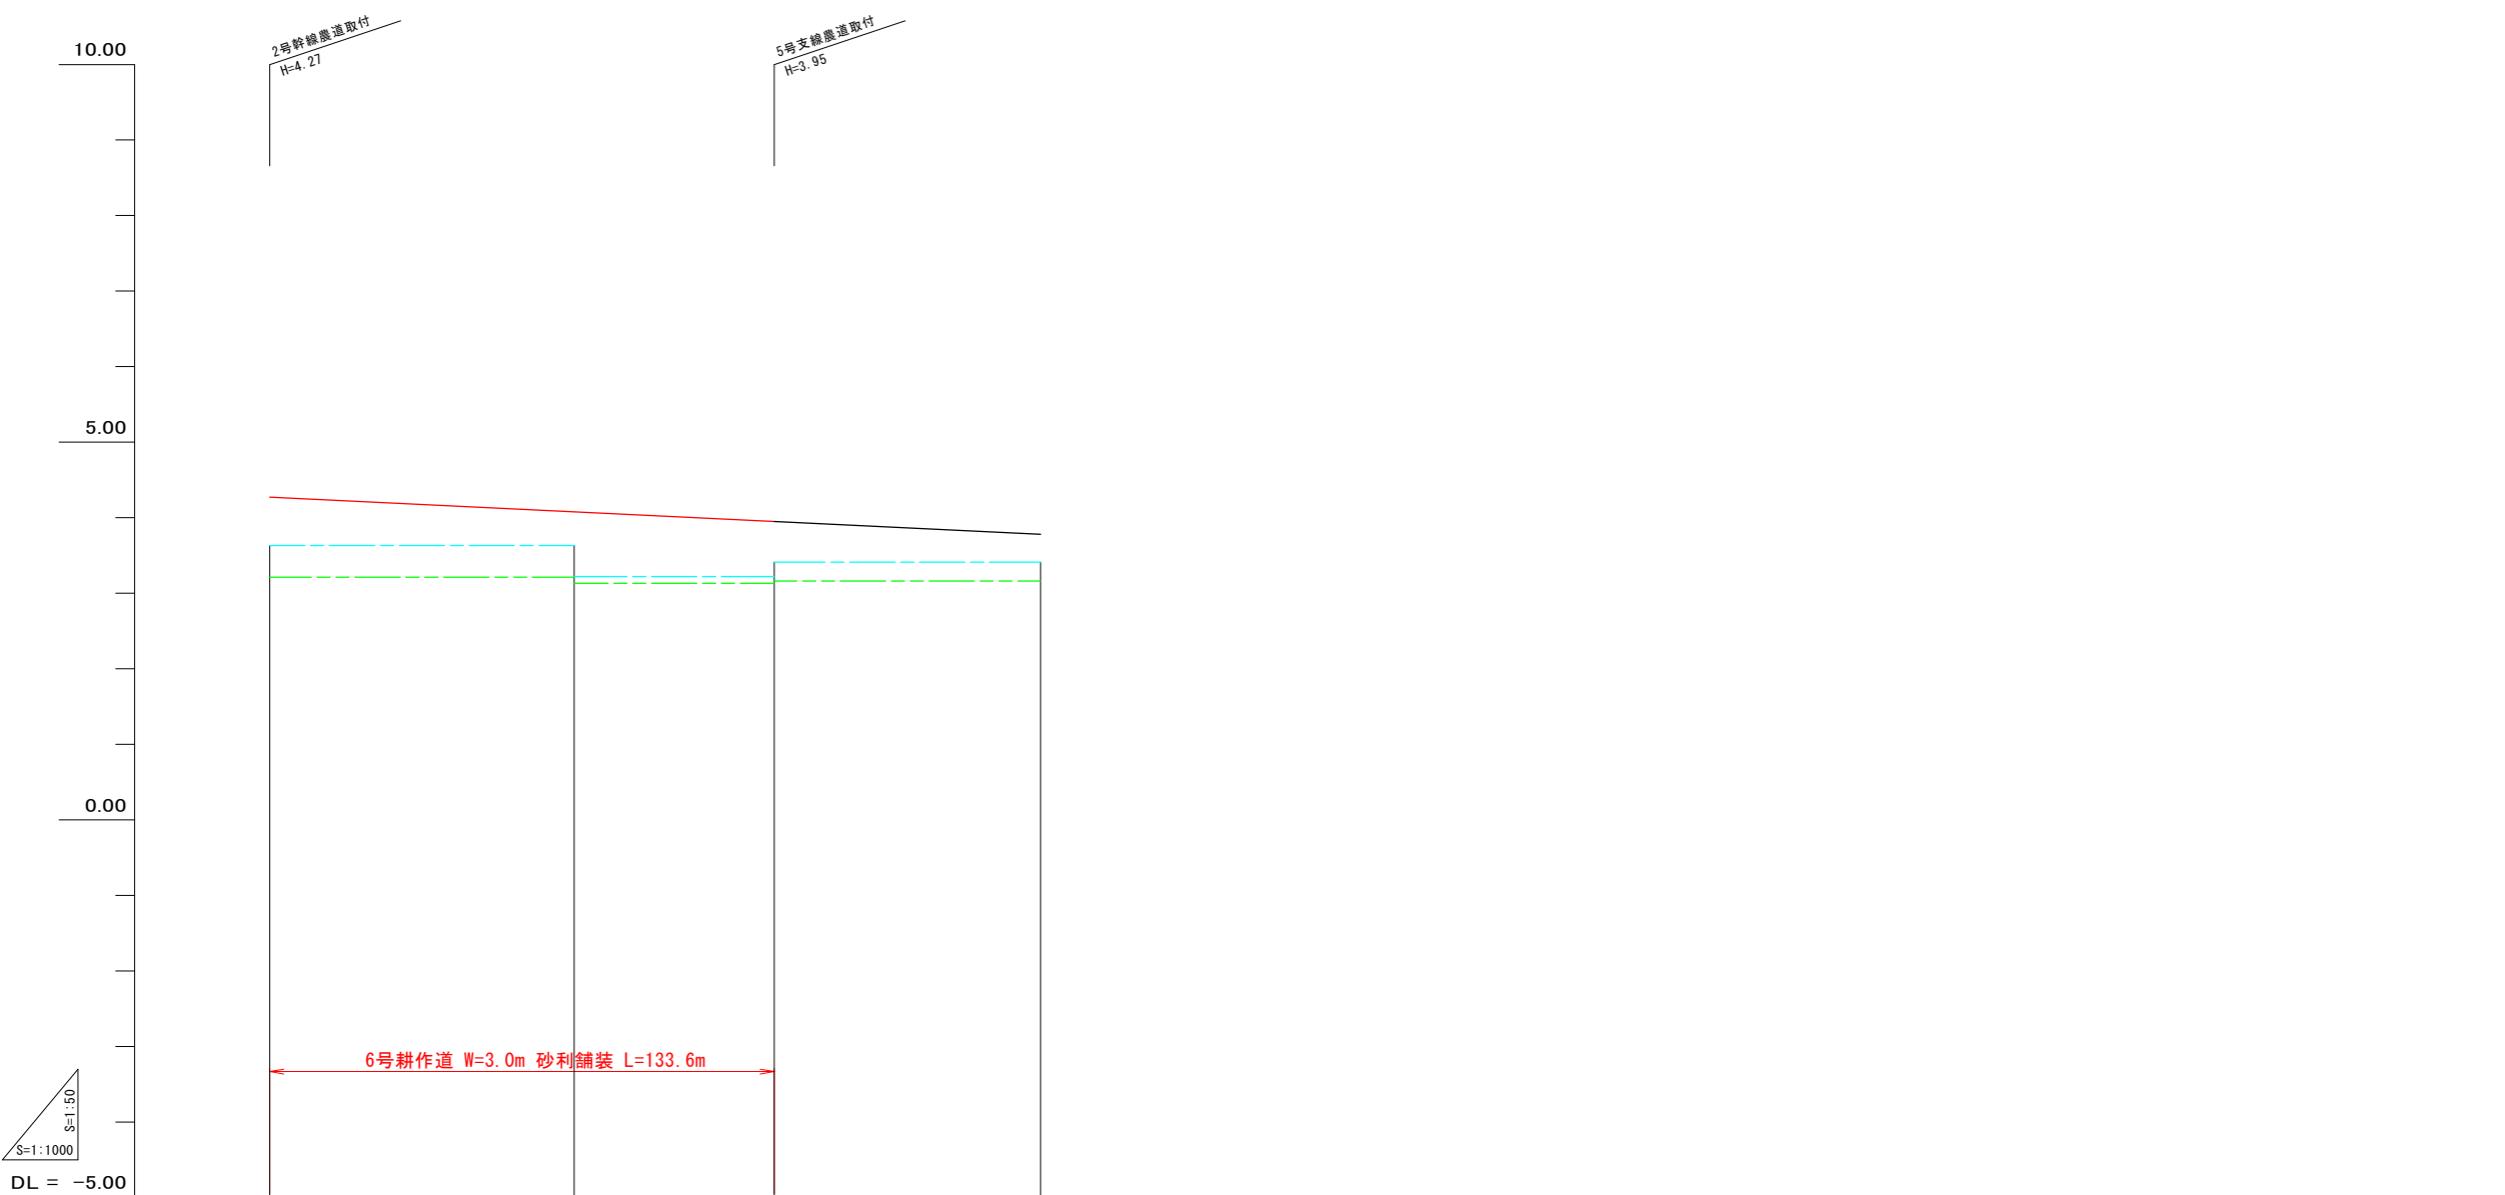


現況道路高								
排水計画高								
勾配								
道路	勾配	計画高						
道高	計画高							
左田面高	(36) 3.63	(37) 3.22	(38) 3.21	(39) 3.13	(40) 3.16	(41) 3.16	(42) 3.16	
右田面高								
追加距離	NO. 0 + 0.0	NO. 1 + 50.0	NO. 2 + 100.0	NO. 3 + 150.0	NO. 4 + 204.1			
測点	0.0	50.0	100.0	150.0	204.1			
単距離	+0.0	+50.0	+100.0	+150.0	+204.1			
測点	NO. 0 + 0.0	NO. 1 + 50.0	NO. 2 + 100.0	NO. 3 + 150.0	NO. 4 + 204.1			

I=0.24% L=204.1

地区外 3.16

工事名	R7阿耕 経営体 長生中央 2-2工事(着手日指定型)
路線名等	長生中央地区
工事箇所	阿南市長生町
図面名	6号耕作道縦断面図
縮尺	H=1:50 V=1:1,000
会社名	
事業者名	徳島県南部総合県民局 農林水産部(阿南)
図面番号	7


9-4号排水路縦断面図

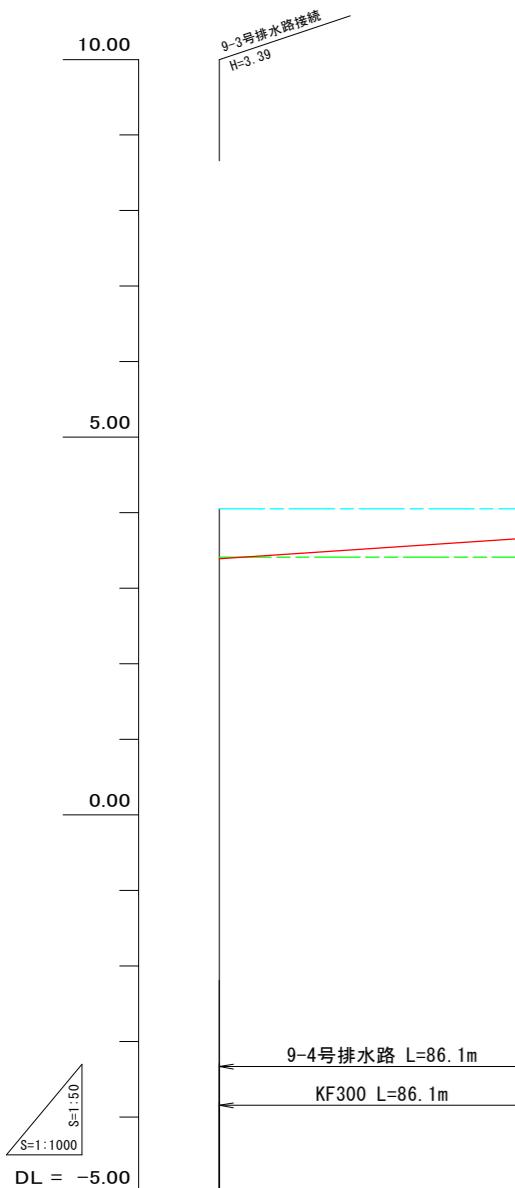

現況道路高	
排水計画高	
道路計画高	
水路勾配	
水路計画高	I=1/300 L=86.1 3.39 3.39 3.56 3.56 3.68 3.68
左田面高	(35) 4.05
右田面高	(46) 3.41
追加距離	0.0 - 50.0 - 86.1
単距離	NO. 1 + 50.0 + NO. 2 + 36.1 + 86.1
測点	NO. 0 + 0.0 + 0.0

工事名	R7阿耕 経営体 長生中央 2-2工事(着手日指定型)
路線名等	長生中央地区
工事箇所	阿南市長生町
図面名	9-4号排水路縦断面図
縮尺	H=1:50 V=1:1,000
会社名	
事業者名	徳島県南部総合県民局 農林水産部(阿南)


11-1号排水路縦断面図

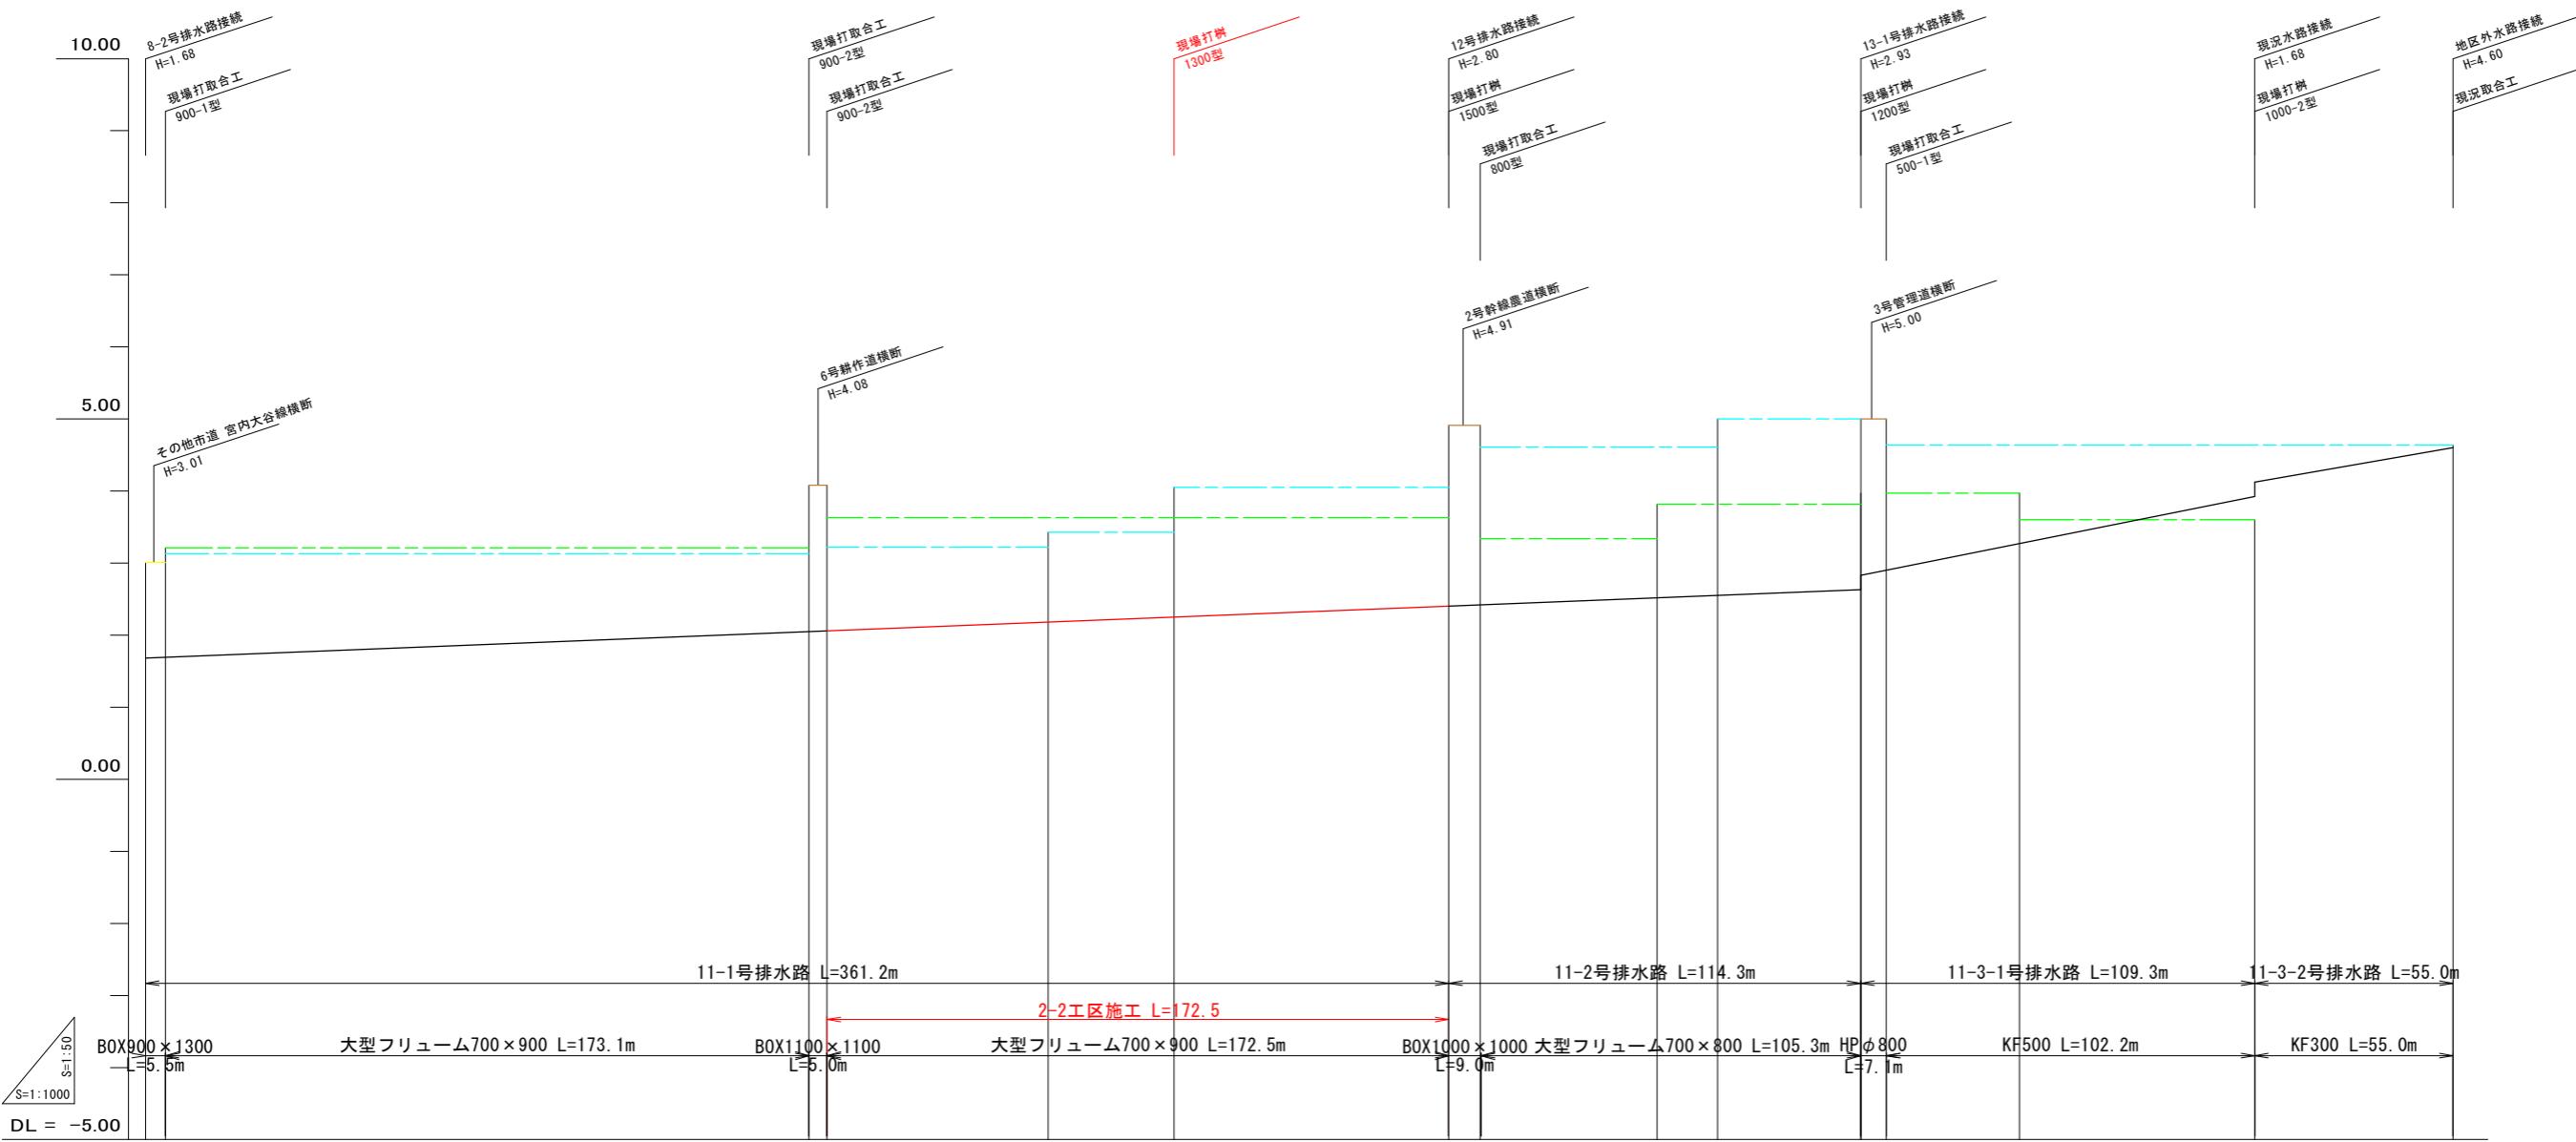

測量点	単距離	追加距離	右田面高	左田面高	水路勾配	道路計画高	排水計画高	現況道路高
NO. 0	0.0	0.0	3.21	3.13	I=1/500	3.00	3.00	3.00
NO. 1	5.5	5.5	3.21	3.13	I=1/500	3.00	3.00	3.00
NO. 2	44.5	50.0	3.13	3.13	I=1/500	3.00	3.00	3.00
NO. 3	50.0	100.0	3.13	3.13	I=1/500	3.00	3.00	3.00
NO. 4	50.0	150.0	3.13	3.13	I=1/500	3.00	3.00	3.00
NO. 5	5.0	184.1	3.13	3.13	I=1/500	3.00	3.00	3.00
NO. 6	5.0	189.1	3.13	3.13	I=1/500	3.00	3.00	3.00
NO. 7	10.9	200.0	3.13	3.13	I=1/500	3.00	3.00	3.00
NO. 8	50.0	250.0	3.13	3.13	I=1/500	3.00	3.00	3.00
NO. 9	50.0	300.0	3.13	3.13	I=1/500	3.00	3.00	3.00
NO. 10	50.0	350.0	3.13	3.13	I=1/500	3.00	3.00	3.00
NO. 11	11.6	361.6	3.13	3.13	I=1/500	3.00	3.00	3.00
NO. 0	0.0	0.0	3.13	3.13	I=1/500	3.00	3.00	3.00
NO. 1	9.0	9.0	3.13	3.13	I=1/500	3.00	3.00	3.00
NO. 2	41.1	50.0	3.13	3.13	I=1/500	3.00	3.00	3.00
NO. 3	26.6	100.0	3.13	3.13	I=1/100	3.00	3.00	3.00
NO. 4	14.3	14.3	3.13	3.13	I=1/115	3.00	3.00	3.00
NO. 5	0.0	0.0	3.13	3.13	I=1/115	3.00	3.00	3.00
NO. 6	7.1	7.1	3.13	3.13	I=1/115	3.00	3.00	3.00
NO. 7	17.5	17.5	3.13	3.13	I=1/115	3.00	3.00	3.00
NO. 8	27.5	27.5	3.13	3.13	I=1/115	3.00	3.00	3.00
NO. 9	27.5	27.5	3.13	3.13	I=1/115	3.00	3.00	3.00
NO. 10	27.5	27.5	3.13	3.13	I=1/115	3.00	3.00	3.00
NO. 11	32.5	100.0	3.13	3.13	I=1/115	3.00	3.00	3.00
NO. 12	9.3	109.3	3.13	3.13	I=1/115	3.00	3.00	3.00
NO. 13	0.0	0.0	3.13	3.13	I=1/115	3.00	3.00	3.00
NO. 14	10.4	10.4	3.13	3.13	I=1/115	3.00	3.00	3.00
NO. 15	32.5	50.0	3.13	3.13	I=1/115	3.00	3.00	3.00
NO. 16	17.5	67.5	3.13	3.13	I=1/115	3.00	3.00	3.00
NO. 17	36.0	109.3	3.13	3.13	I=1/115	3.00	3.00	3.00
NO. 18	27.5	27.5	3.13	3.13	I=1/115	3.00	3.00	3.00
NO. 19	27.5	27.5	3.13	3.13	I=1/115	3.00	3.00	3.00
NO. 20	27.5	27.5	3.13	3.13	I=1/115	3.00	3.00	3.00
NO. 21	27.5	27.5	3.13	3.13	I=1/115	3.00	3.00	3.00
NO. 22	27.5	27.5	3.13	3.13	I=1/115	3.00	3.00	3.00
NO. 23	27.5	27.5	3.13	3.13	I=1/115	3.00	3.00	3.00
NO. 24	27.5	27.5	3.13	3.13	I=1/115	3.00	3.00	3.00
NO. 25	27.5	27.5	3.13	3.13	I=1/115	3.00	3.00	3.00
NO. 26	27.5	27.5	3.13	3.13	I=1/115	3.00	3.00	3.00
NO. 27	27.5	27.5	3.13	3.13	I=1/115	3.00	3.00	3.00
NO. 28	27.5	27.5	3.13	3.13	I=1/115	3.00	3.00	3.00
NO. 29	27.5	27.5	3.13	3.13	I=1/115	3.00	3.00	3.00
NO. 30	27.5	27.5	3.13	3.13	I=1/115	3.00	3.00	3.00
NO. 31	27.5	27.5	3.13	3.13	I=1/115	3.00	3.00	3.00
NO. 32	27.5	27.5	3.13	3.13	I=1/115	3.00	3.00	3.00
NO. 33	27.5	27.5	3.13	3.13	I=1/115	3.00	3.00	3.00
NO. 34	27.5	27.5	3.13	3.13	I=1/115	3.00	3.00	3.00
NO. 35	27.5	27.5	3.13	3.13	I=1/115	3.00	3.00	3.00
NO. 36	27.5	27.5	3.13	3.13	I=1/115	3.00	3.00	3.00
NO. 37	27.5	27.5	3.13	3.13	I=1/115	3.00	3.00	3.00
NO. 38	27.5	27.5	3.13	3.13	I=1/115	3.00	3.00	3.00
NO. 39	27.5	27.5	3.13	3.13	I=1/115	3.00	3.00	3.00
地区外	3.43		3.22	3.22	I=1/500	3.00	3.00	3.00
ポンプ場	5.00		4.61	4.61	I=1/500	3.00	3.00	3.00
地区外	3.82		4.05	4.05	I=1/500	3.00	3.00	3.00
地区外	3.97		3.64	3.64	I=1/100	3.00	3.00	3.00
地区外	3.60		3.60	3.60	I=1/115	3.00	3.00	3.00

工事名	R7阿耕 経営体 長生中央 2-2工事(着手日指定型)
路線名等	長生中央地区
工事箇所	阿南市長生町
図面名	11-1号排水路縦断面図
縮尺	H=1:50 V=1:1,000
会社名	
事業者名	徳島県南部総合県民局 農林水産部(阿南)
図面番号	9

### 24-1-1号排水路縦断面図

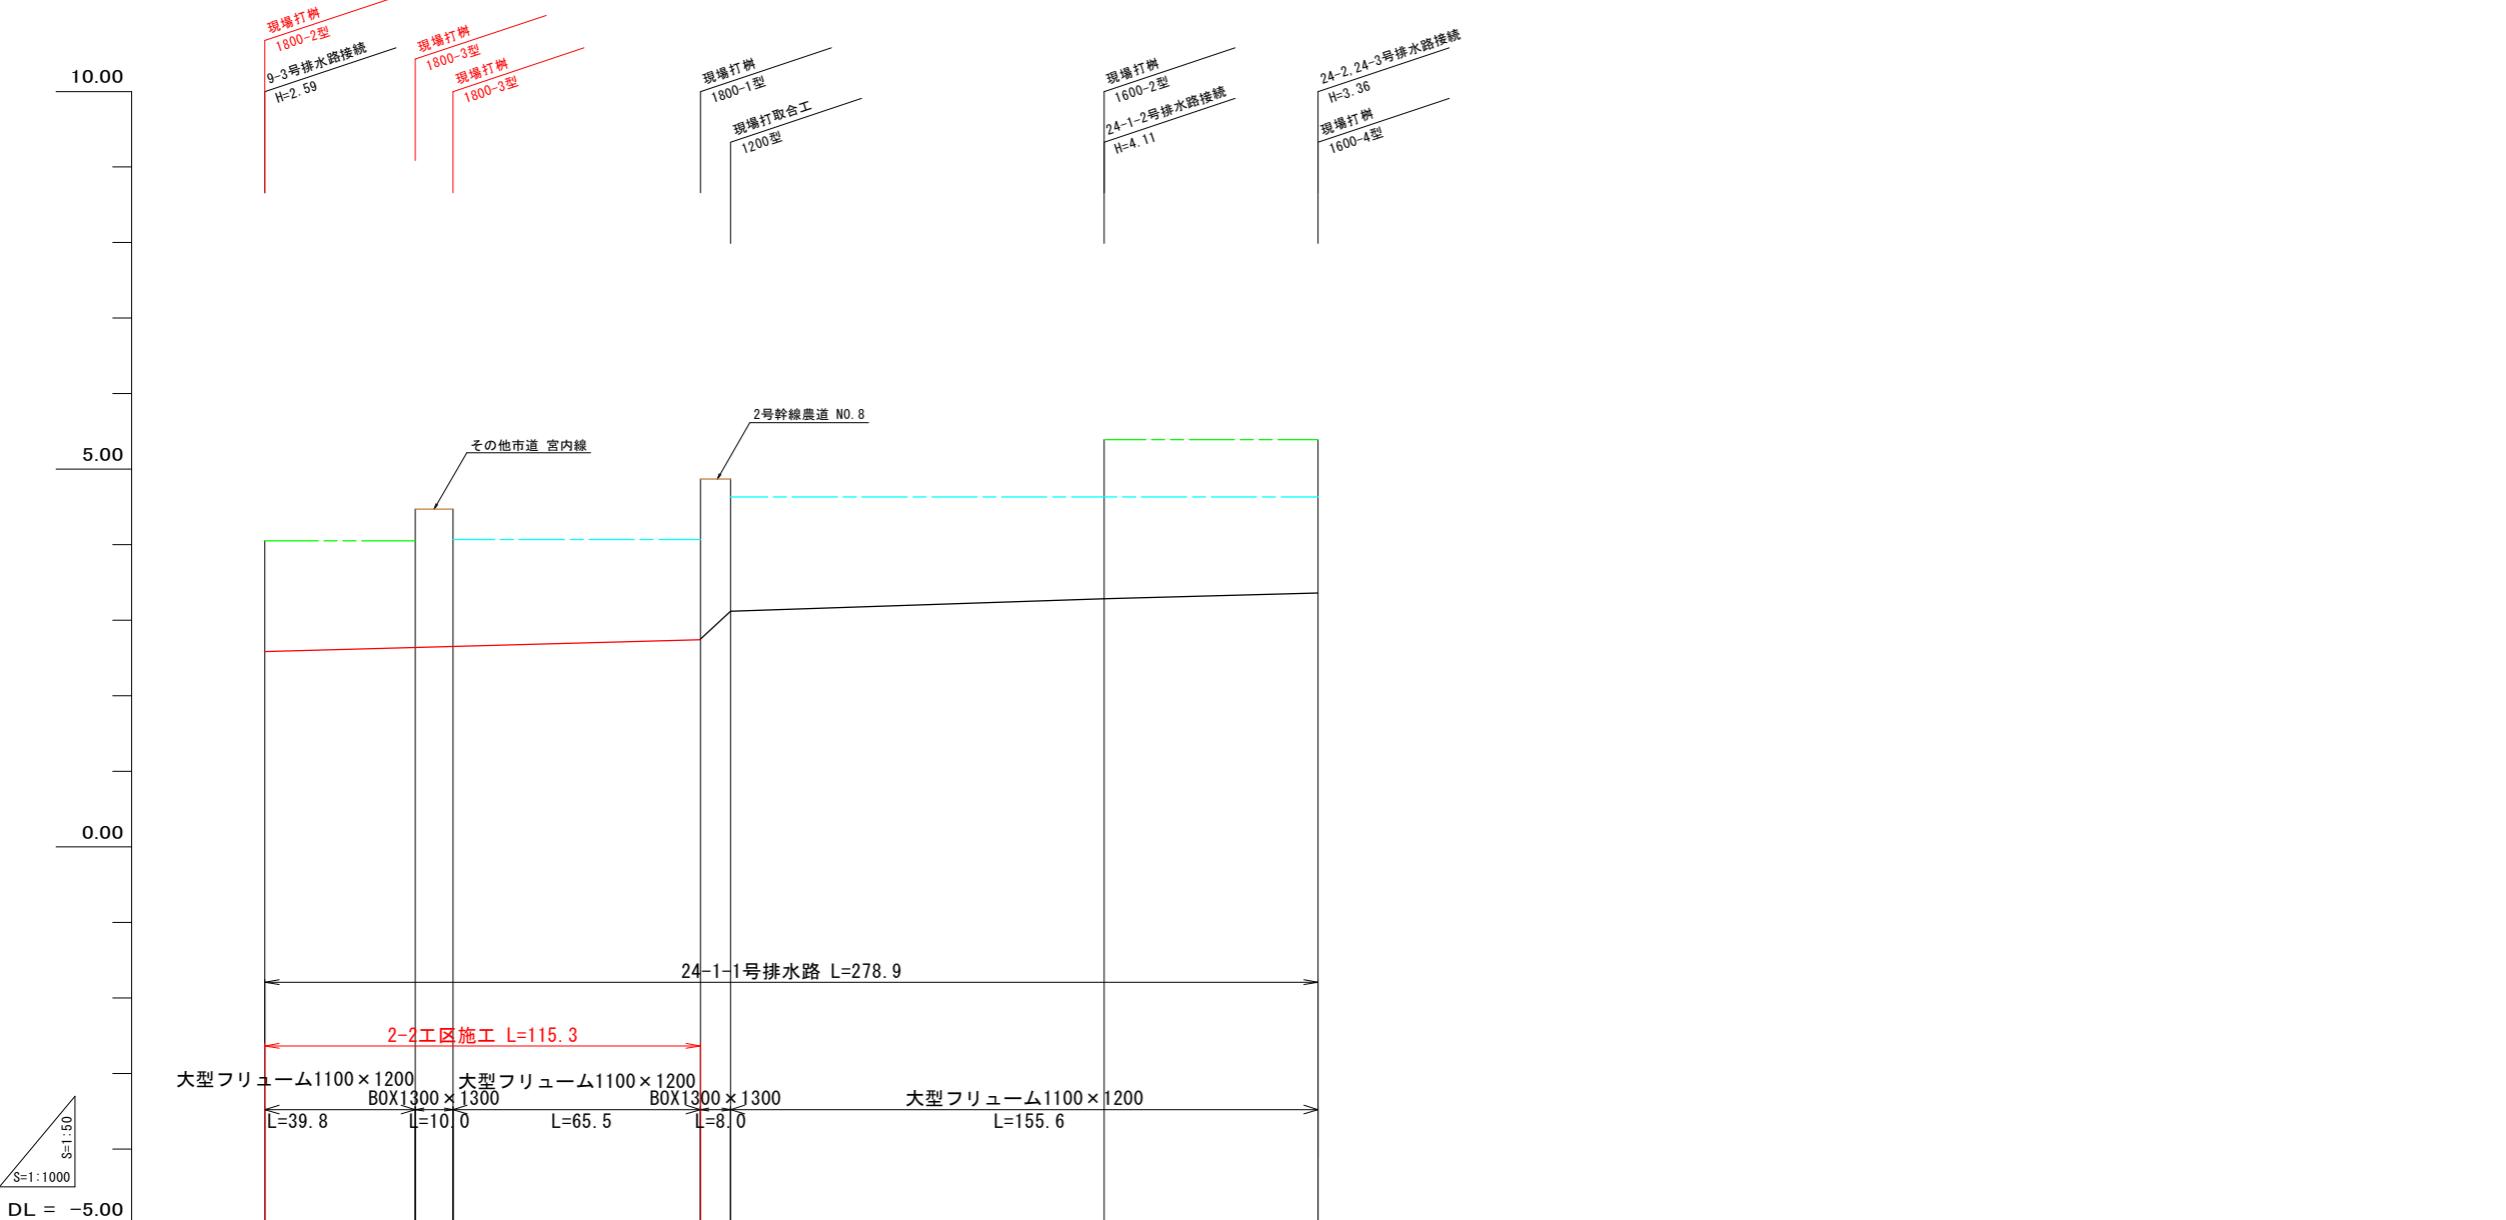


測点	単距離	追加距離		右田面高	左田面高	排水路勾配	排水路計画高	道路計画高	現況水路高
		計画高	勾配						
-39.8 + 39.8 - 39.8									
-39.8 + 39.8 - 39.8									
- NO. 0 + 0.0 - 0.0				2.64	2.59	2.59	2.59	2.59	2.59
- NO. 1 + 10.0 - 10.0				2.65	I=1/740 L=115.3				
- NO. 2 + 40.0 - 50.0				2.71	(34) 4.07				
- NO. 3 + 25.5 - 75.5				2.74	2.74				
- NO. 4 + 8.0 - 83.5				3.12	3.12				
- NO. 5 + 16.5 - 100.0				3.15					
- NO. 6 + 50.0 - 150.0				3.23	(29) 4.63				
- NO. 7 + 9.0 - 200.0				3.28	3.28				
- NO. 8 + 39.1 - 239.1				3.30	3.30				
				3.31	3.31				
				3.36	3.36				
				3.36	3.36				
				5.39	地区外				

工事名	R7阿耕 経営体 長生中央 2-2工事（着手日指定型）
路線名等	長生中央地区
工事箇所	阿南市長生町
図面名	24-1-1号排水路継断面図
縮尺	H=1:50 V=1:1,000
会社名	
事業者名	徳島県南部総合県民局 農林水産部(阿南)


# 横断面図(1)

S=1:50


24-1-1号排水路  
No. 3  
大型フリューム 1100×1200

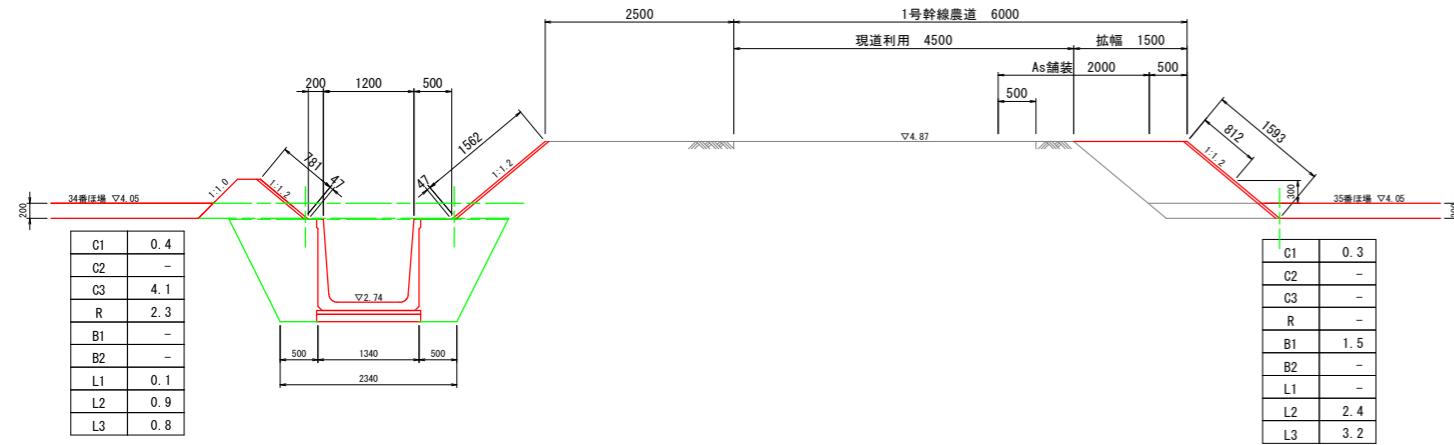


1号幹線農道  
No. 2+7.0

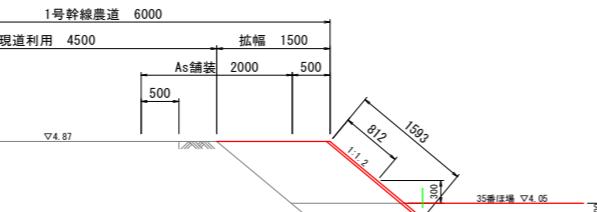

24-1-1号排水路  
No. 1  
BOX 1300×1300

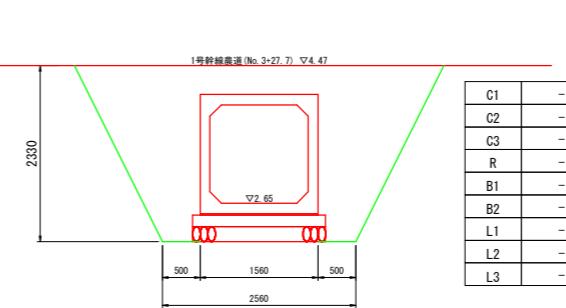


24-1-1号排水路  
No. 0  
BOX 1300×1300

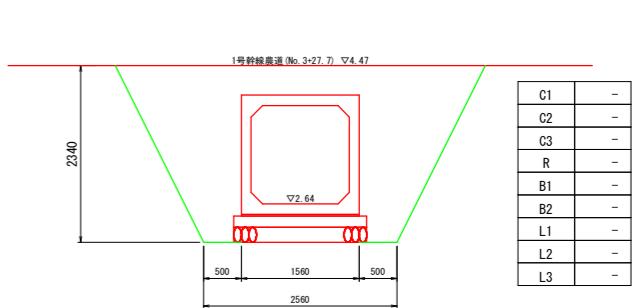


※No. 0～No. 1区間は市道横断工にて別途数量計上

24-1-1号排水路  
No. 2  
大型フリューム 1100×1200

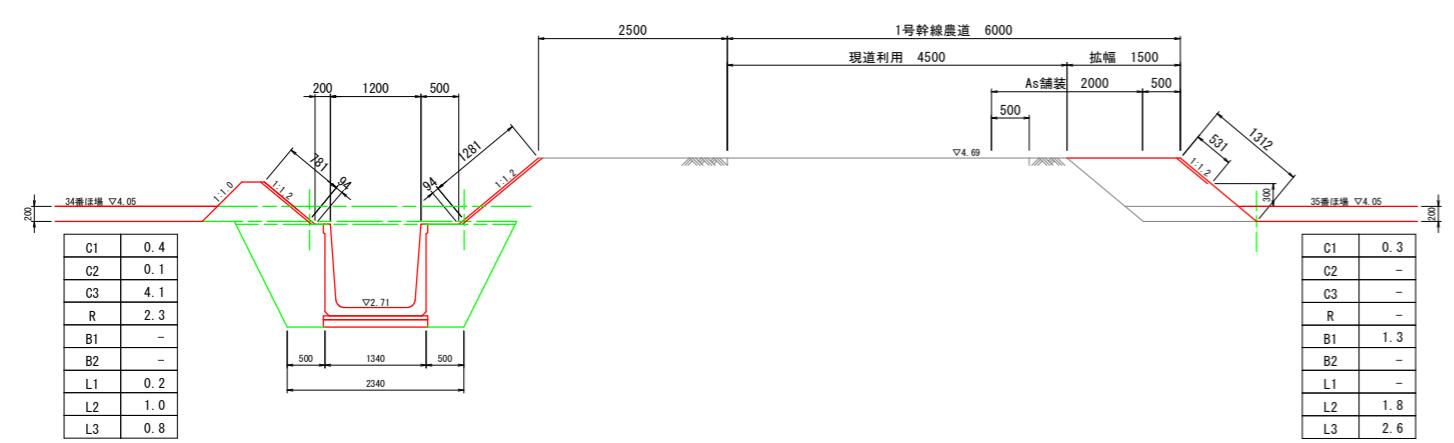


1号幹線農道  
No. 2+38.4

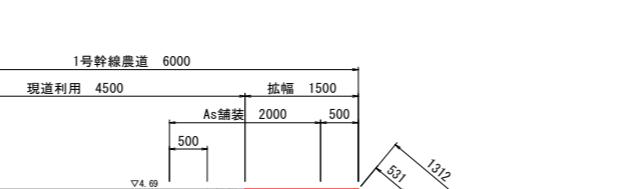

1号幹線農道

No. 4+20.8


大型フリューム 1100×1200

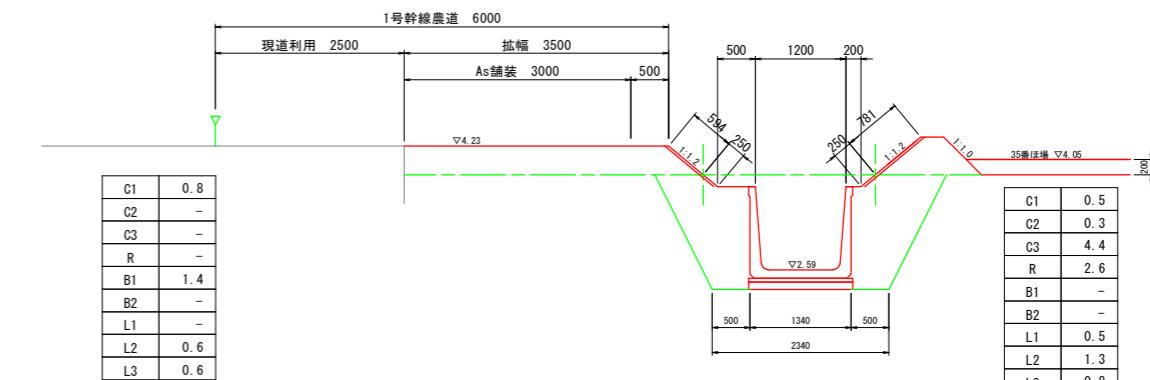


24-1-1号排水路

No. 0(-)39.8

大型フリューム 1100×1200

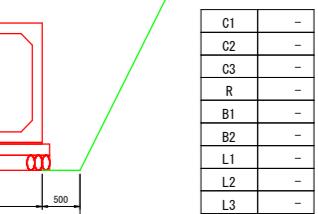


24-1-1号排水路  
No. 1  
大型フリューム 1100×1200


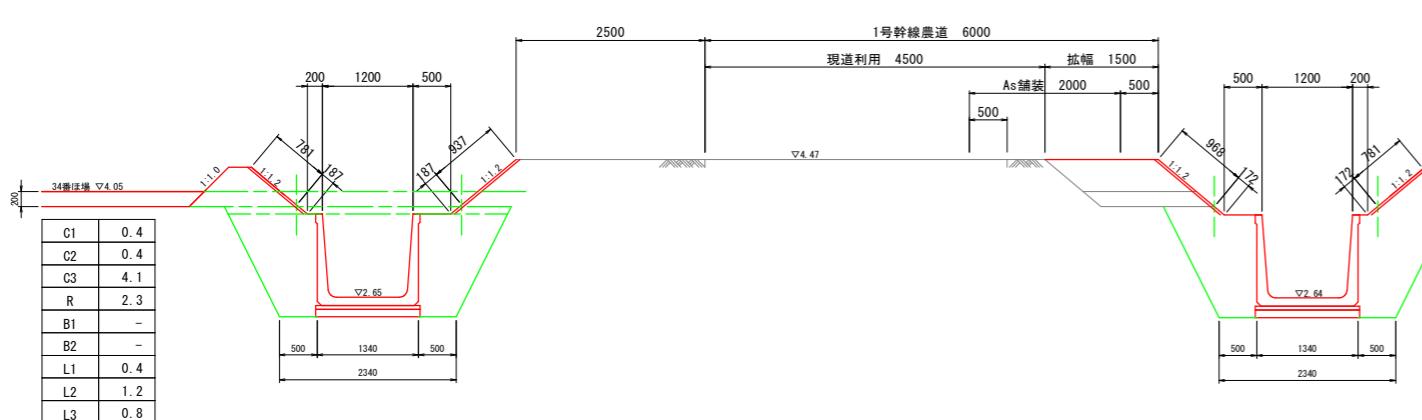


1号幹線農道

No. 3+27.7

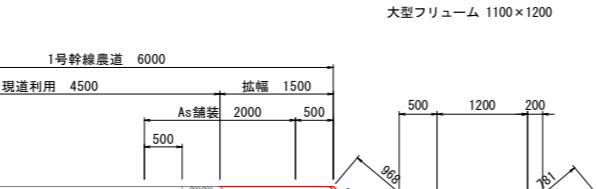


24-1-1号排水路  
No. 0  
大型フリューム 1100×1200

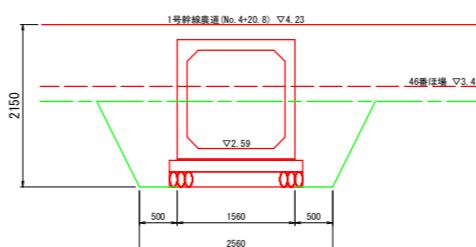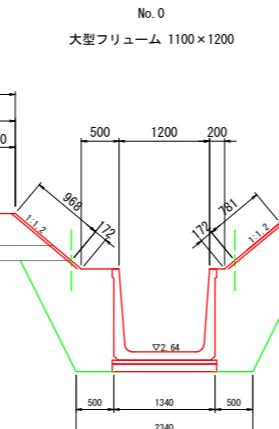

9-3号排水路

No. 4

BOX 1300×1300

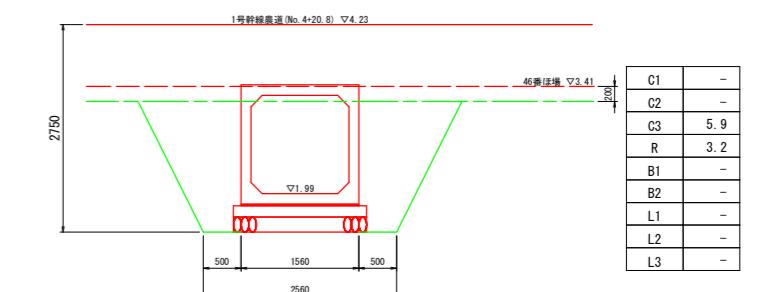

9-3号排水路

No. 3

BOX 1300×1300







記号	名 称	概 要
C1	表土剥取	ブルドーザ厚20cm
C2	機械掘削	ブルドーザ
C3	機械床掘	バックホウ
R	埋 真	バックホウコンバクタ
B1	機械盛土	ブルドーザー
B2	人力盛土	バックホウコンバクタ
L1	法面仕上	バックホウ装着
L2	張芝工	人 力
L3	法面仕上	バックホウ装着
G	敷 砂 利	t=0.10

切面	盛面
横断面図(1)	

工事名	R7阿耕 経営体 長生中央 2-2工事 (着手日指定型)
路線名等	長生中央地区
工事箇所	阿南市長生町
図面名	横断面図(1)
縮尺	S=1:50(A1)
図面番号	11
会社名	
事業者名	徳島県南部総合県民局 農林水産部(阿南)

横断面図(2)

S=1:50

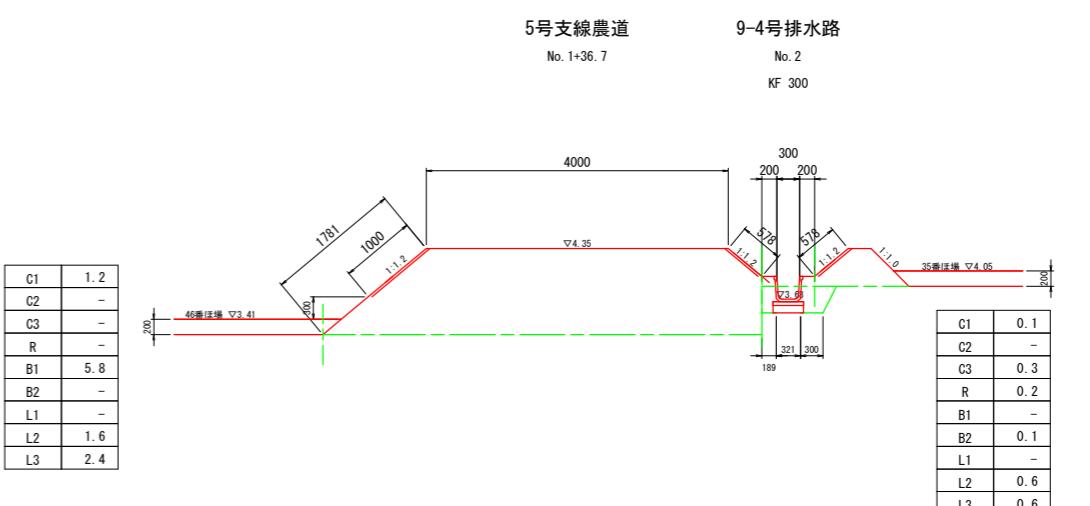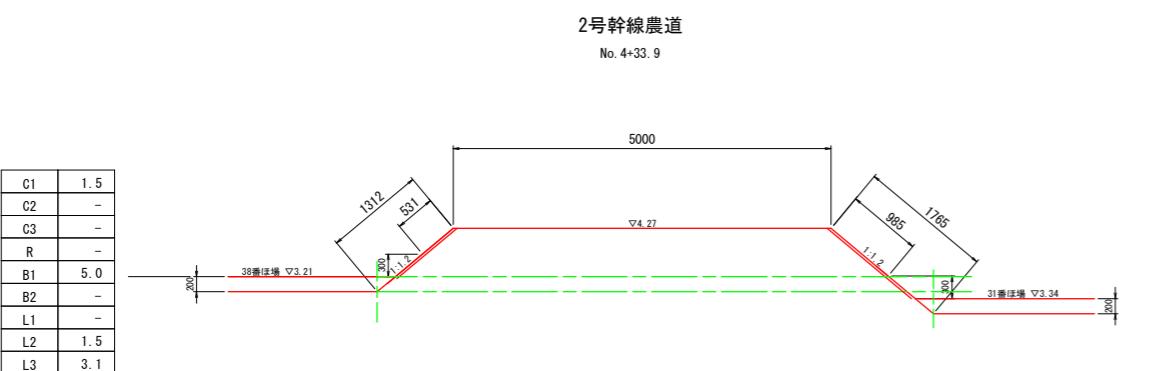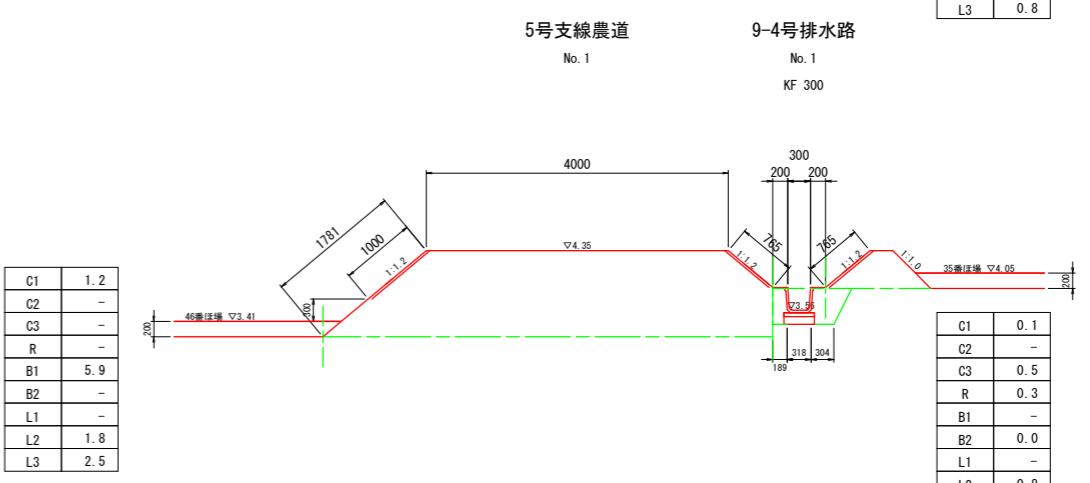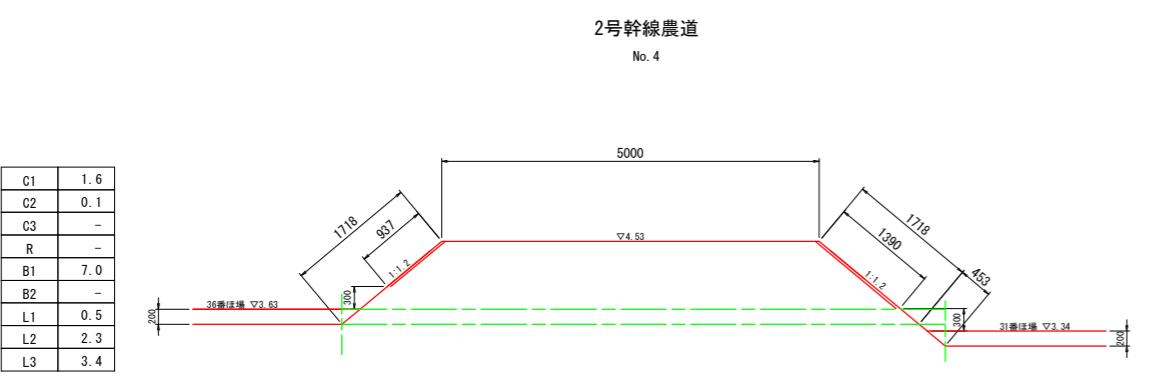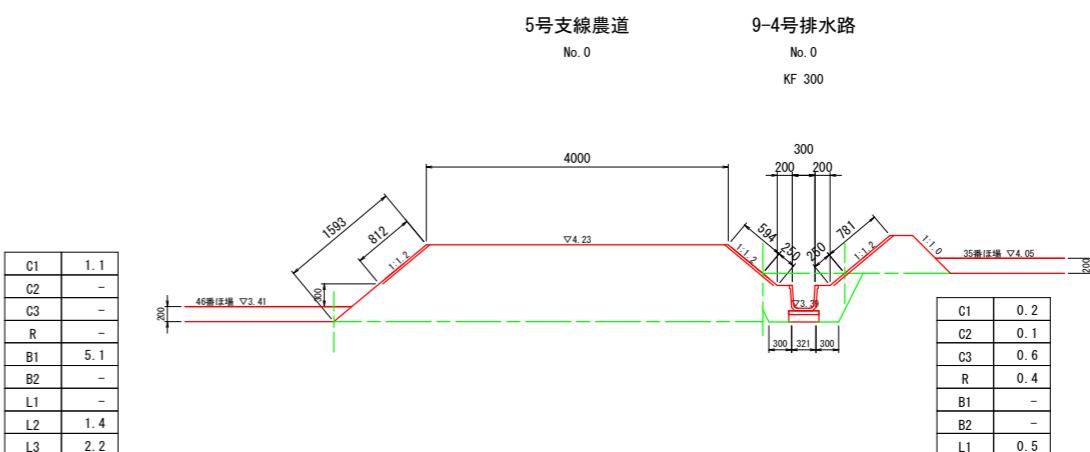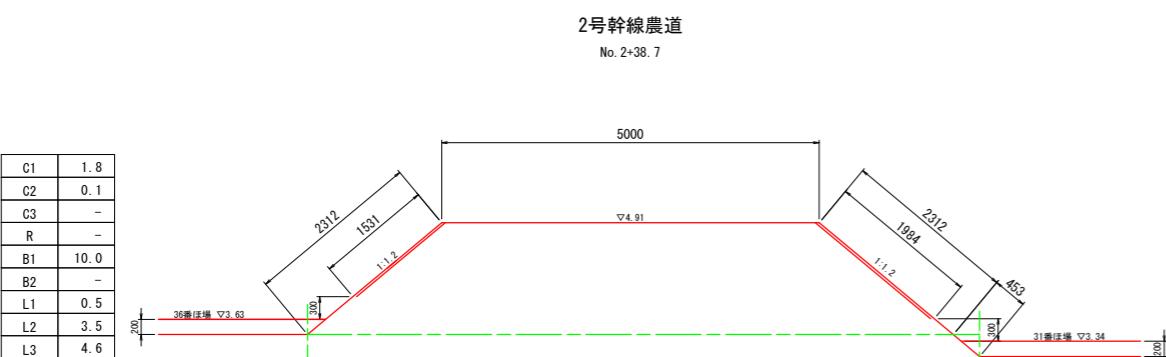


記号	名 称	摘 要
C1	表土剥取	ブルドーザ厚20cm
C2	機械掘削	ブルドーザ
C3	機械床掘	バックホウ
R	埋 戻	バックホウ+コンパクタ
B1	機械盛土	ブルドーザー
B2	人力盛土	バックホウ+コンパクタ
L1	法面仕上	バックホウ装着
L2	張芝工	人力
L3	法面仕上	バックホウ装着
G	敷 砂 利	$t=10$

工事名	R7阿耕 経営体 長生中央 2-2工事 (着手日指定型)
路線名等	長生中央地区
工事箇所	阿南市長生町
図面名	横断面図(2)
縮尺	S=1:50(A1)
会社名	
事業者名	徳島県南部総合県民局 農林水産部(阿南)


### 横断面図(3)

S=1:50


5号支線農道  
No. 2

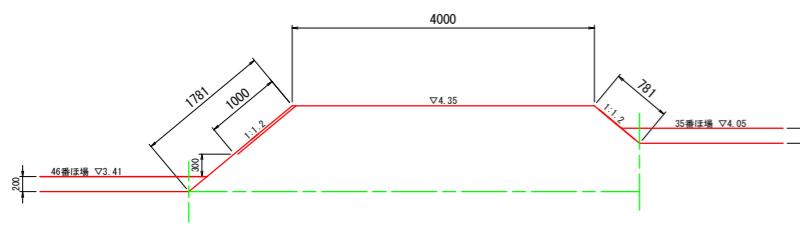


6号耕作道  
No. 0

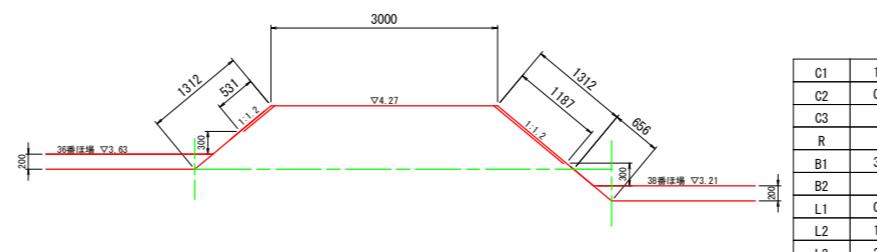


6号耕作道  
No. 4

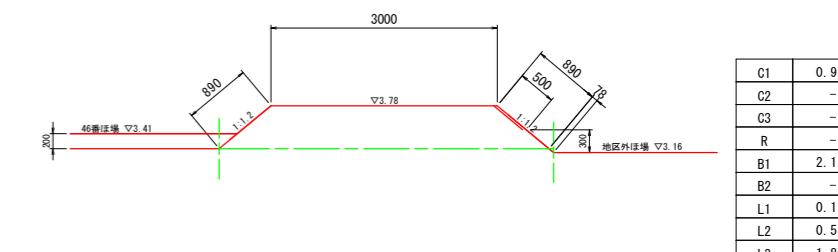

5号支線農道  
No. 3

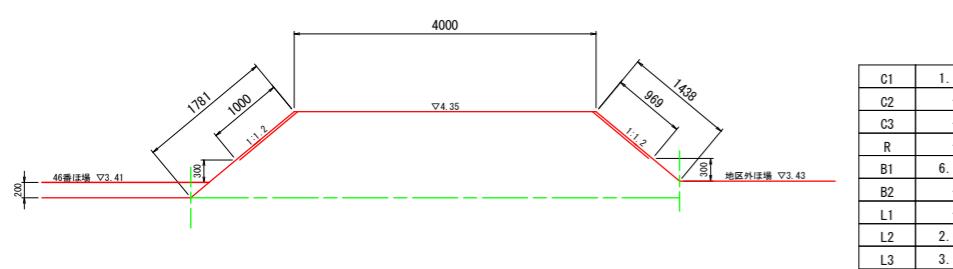


6号耕作道  
No. 1

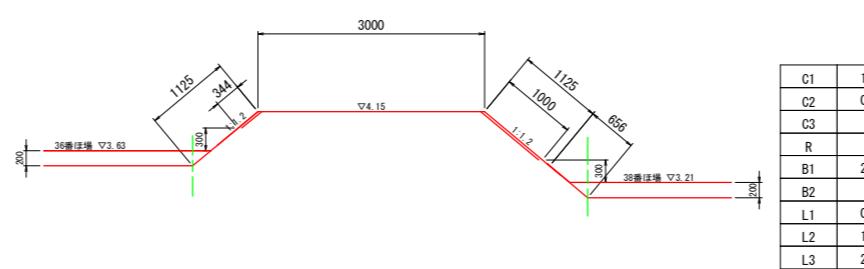


(9-2号排水路 No. 0～No. 1+7.5は環境配慮水路工で別途数量計上)


5号支線農道  
No. 4

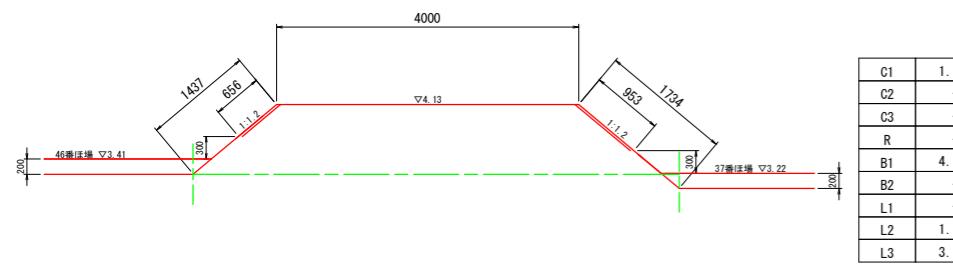


6号耕作道  
No. 2

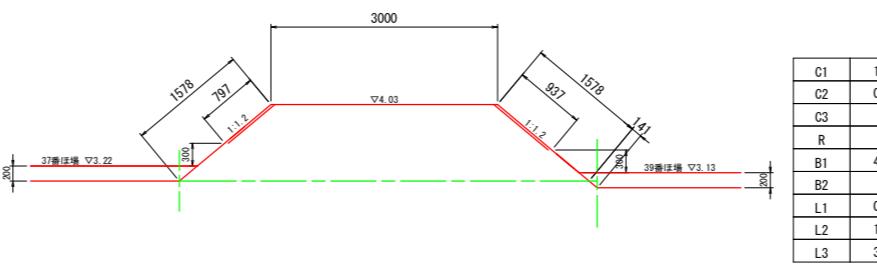

5号支線農道  
No. 4+38.7

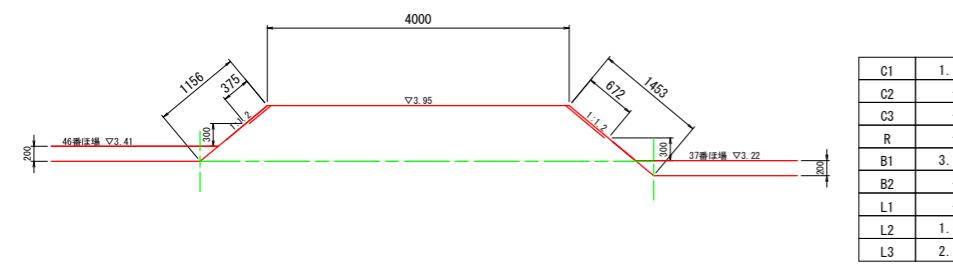

6号耕作道  
No. 2+33.6

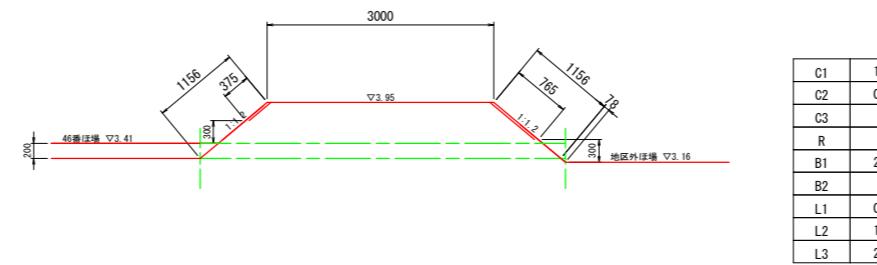


記号	名 称	概 要
C1	表土剥取	ブルドーザ厚20cm
C2	機械掘削	ブルドーザ
C3	機械床掘	バックホウ
R	埋 犀	バックホウコンパクタ
B1	機械盛土	ブルドーザー
B2	人力盛土	バックホウコンパクタ
L1	法面仕上	バックホウ装着
L2	張芝工	人力
L3	法面仕上	バックホウ装着
G	敷 砂 利	t=0.10

切面  
盤面

工事名	R7阿耕 経営体 長生中央 2-2工事 (着手日指定型)		
路線名等	長生中央地区		
工事箇所	阿南市長生町		
図面名	横断面図(3)		
縮尺	S=1:50(A1)	図面番号	13
会社名			
事業者名	徳島県南部総合県民局 農林水産部(阿南)		


### 横断面図(3)


S=1:50

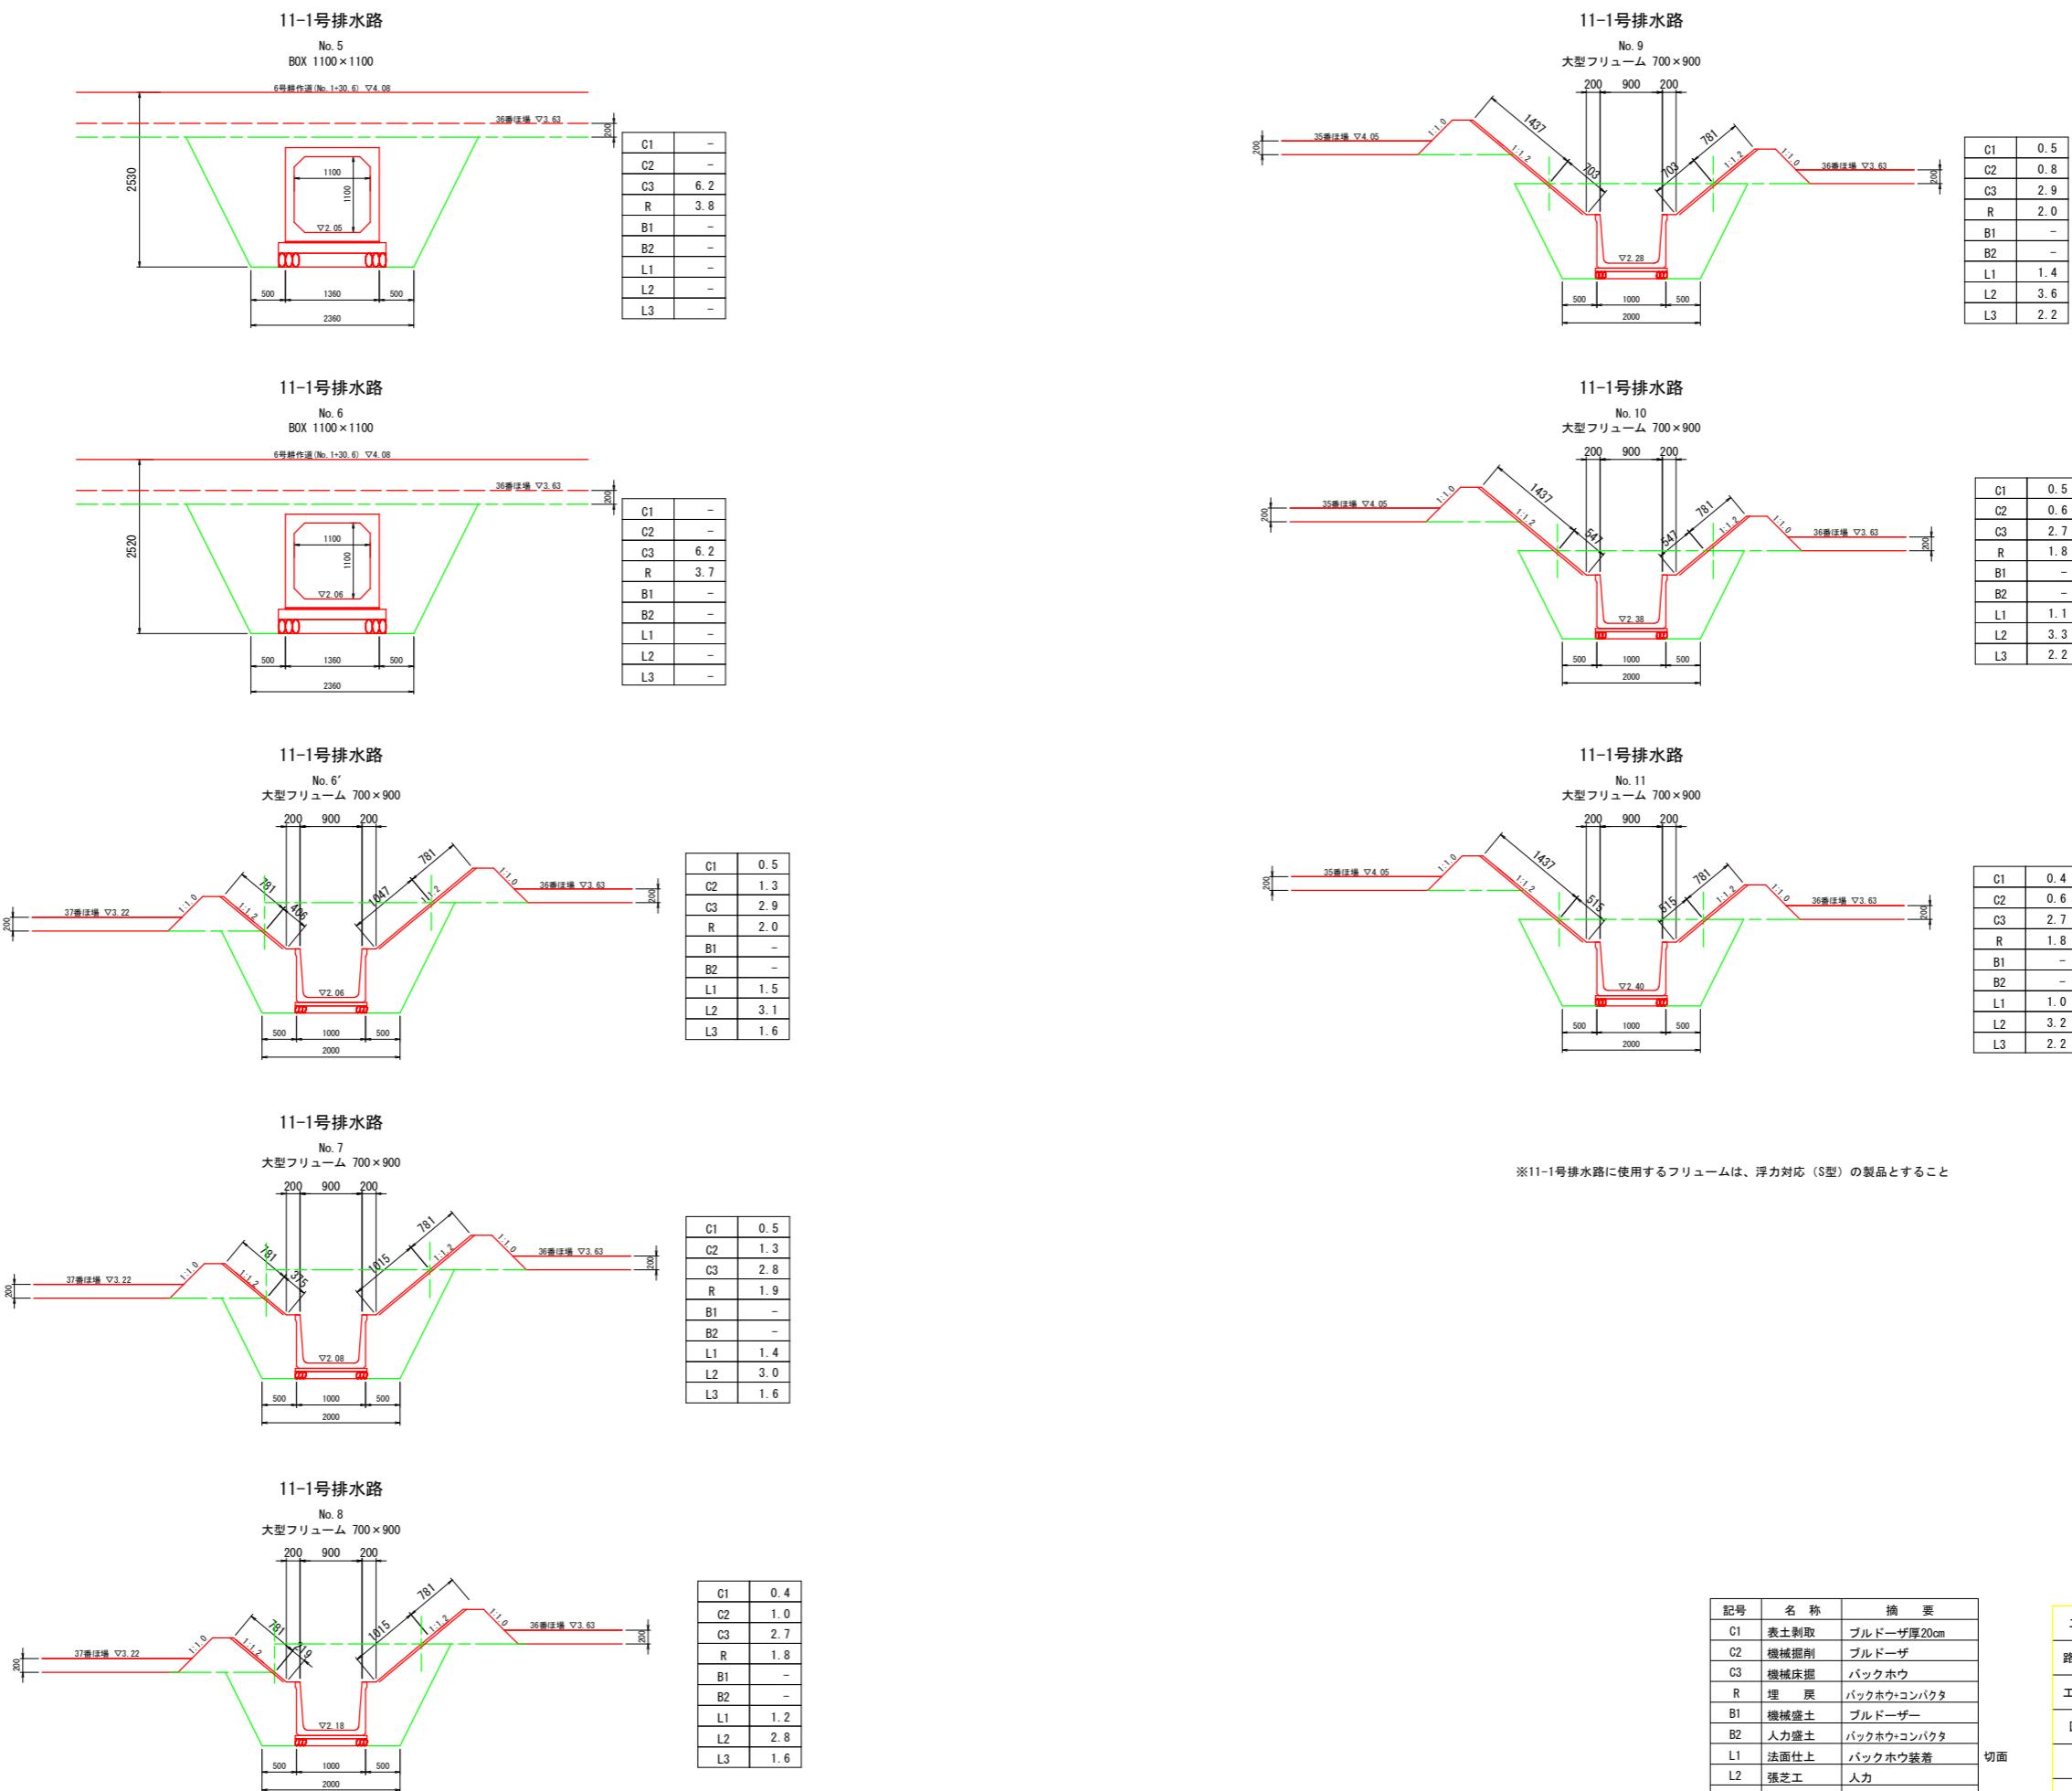


記号	名 称	摘 要
C1	表土剥取	ブルドーザ厚20cm
C2	機械掘削	ブルドーザ
C3	機械床掘	バックホウ
R	埋 犀	バックホウ+コンパクタ
B1	機械盛土	ブルドーザー
B2	人力盛土	バックホウ+コンパクタ
L1	法面仕上	バックホウ装着
L2	張芝工	人力
L3	法面仕上	バックホウ装着
G	敷 砂 利	t=0.10


工事名	R7阿耕 経営体 長生中央 2-2工事 (着手日指定型)
路線名等	長生中央地区
工事箇所	阿南市長生町
図面名	横断面図(4)
切面 盤面	S=1:50(A1) 図面番号 14
会社名	
事業者名	徳島県南部総合県民局 農林水産部(阿南)

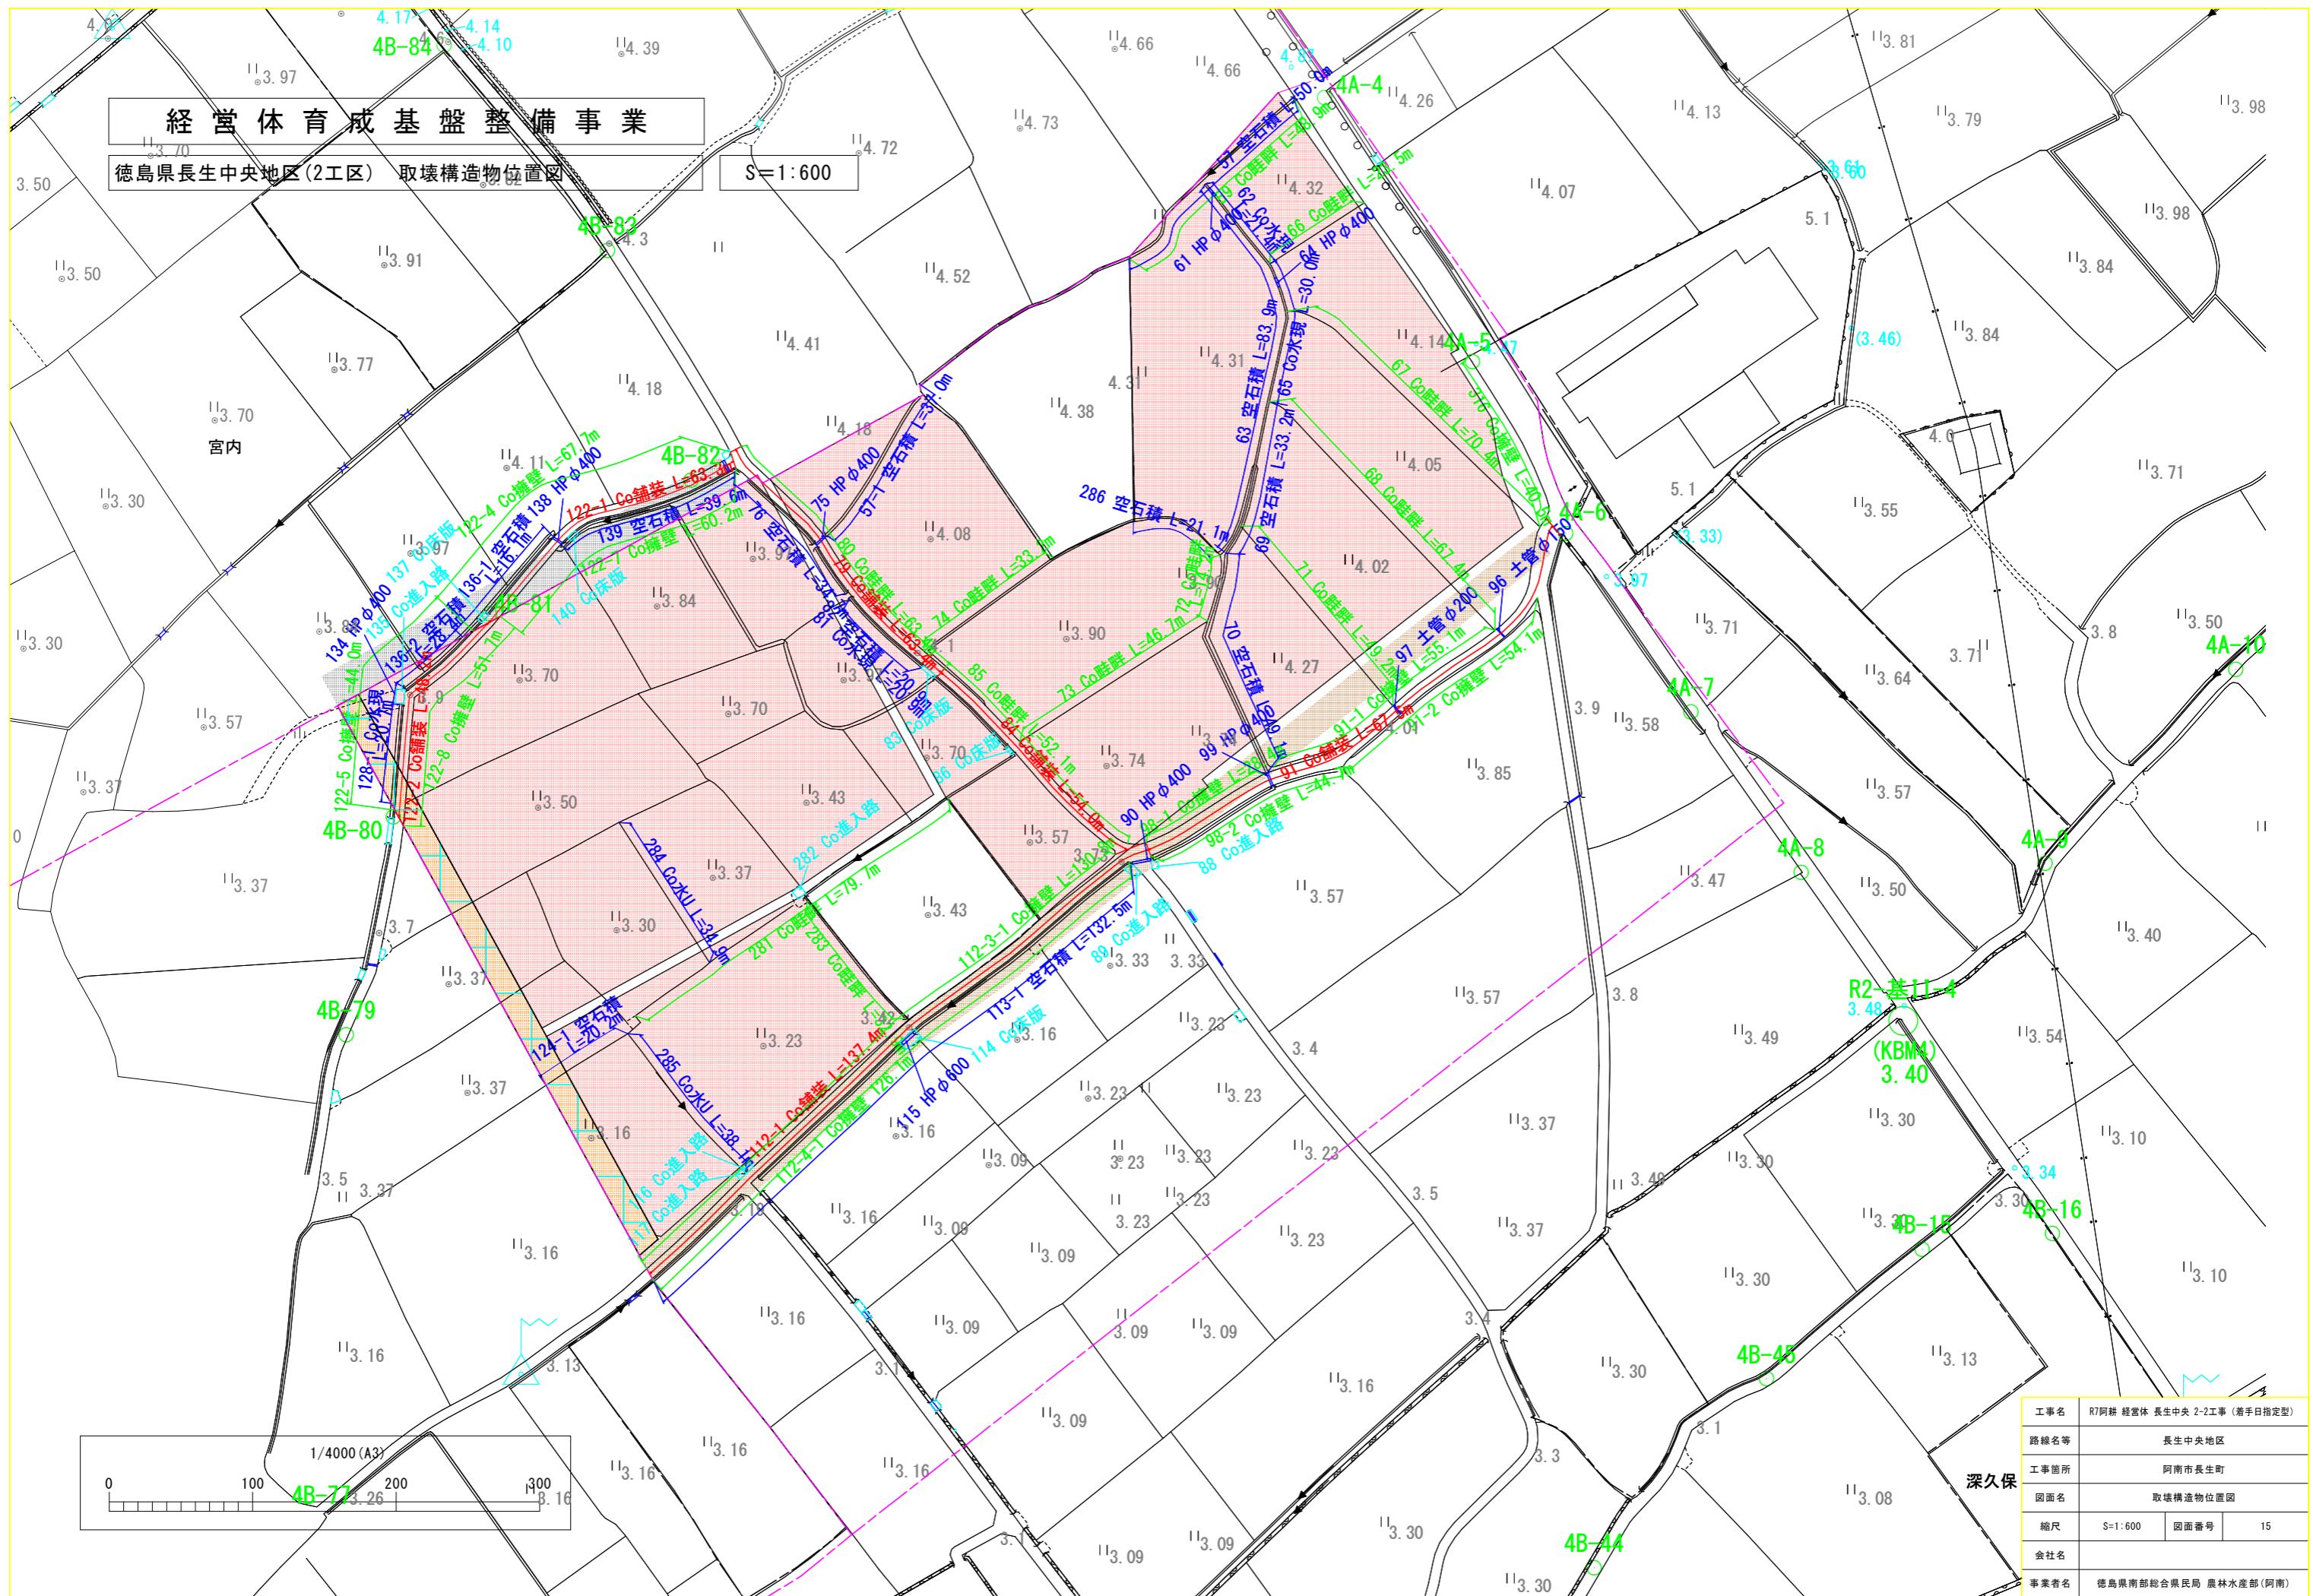

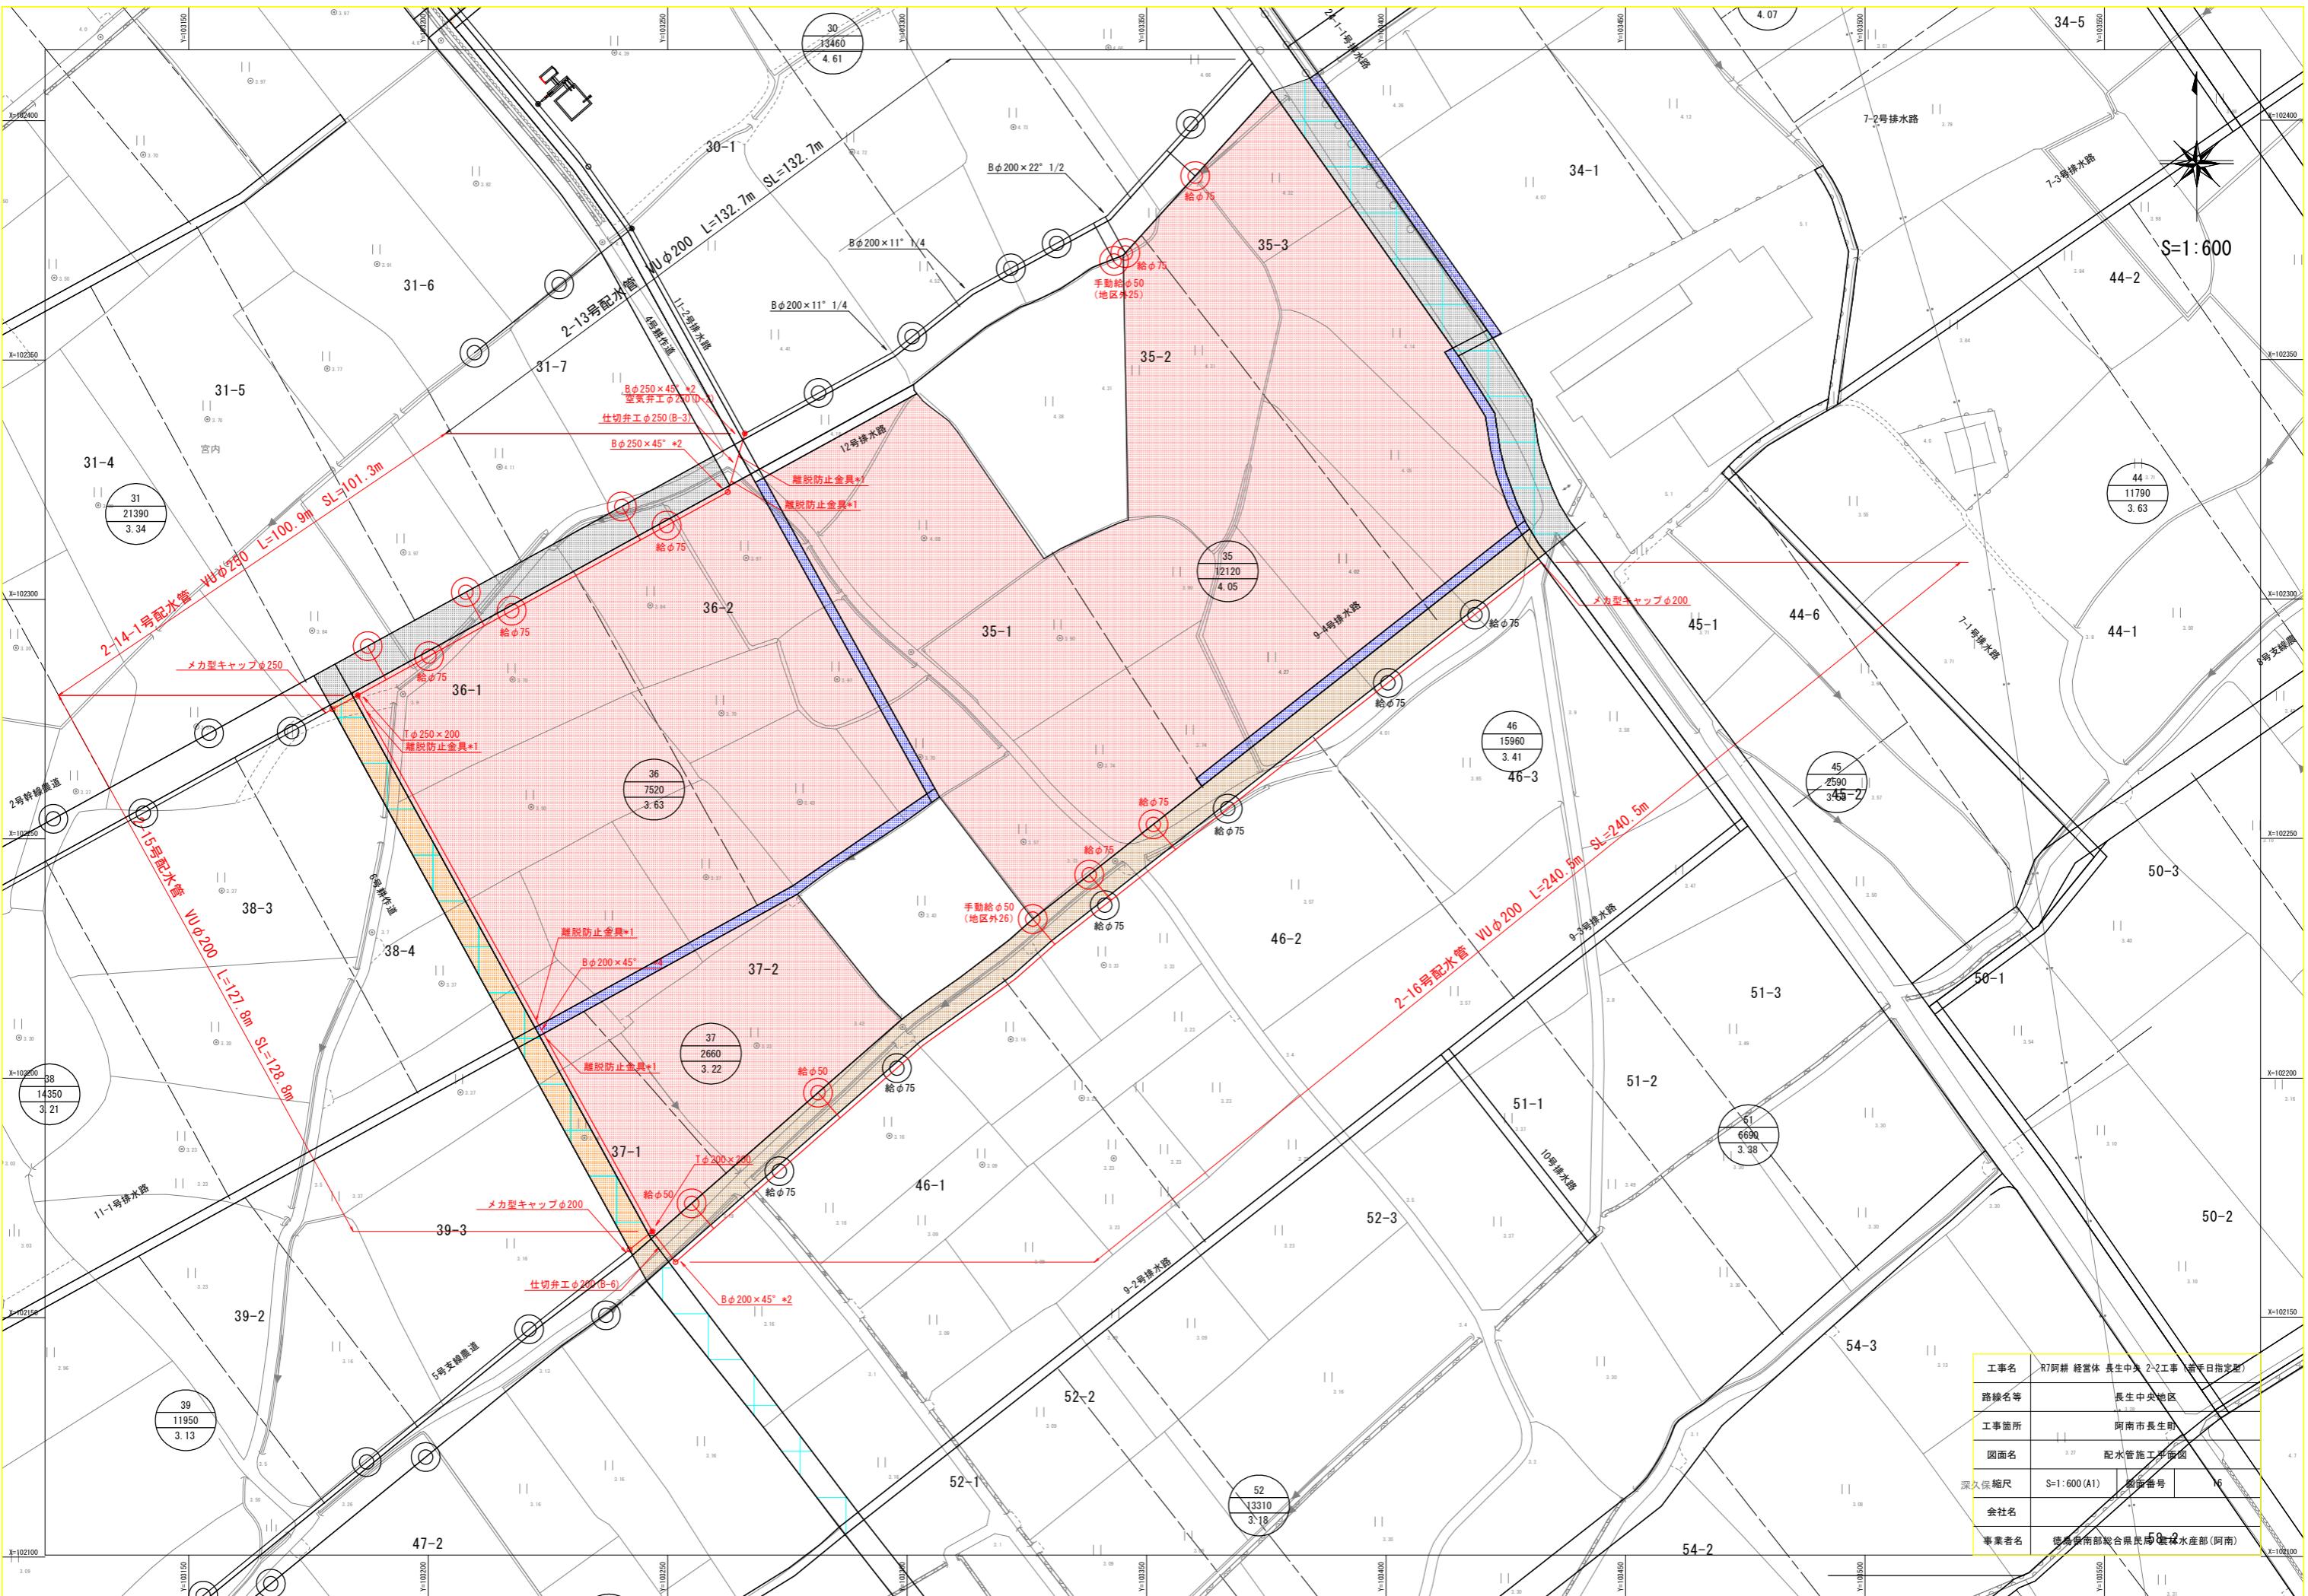


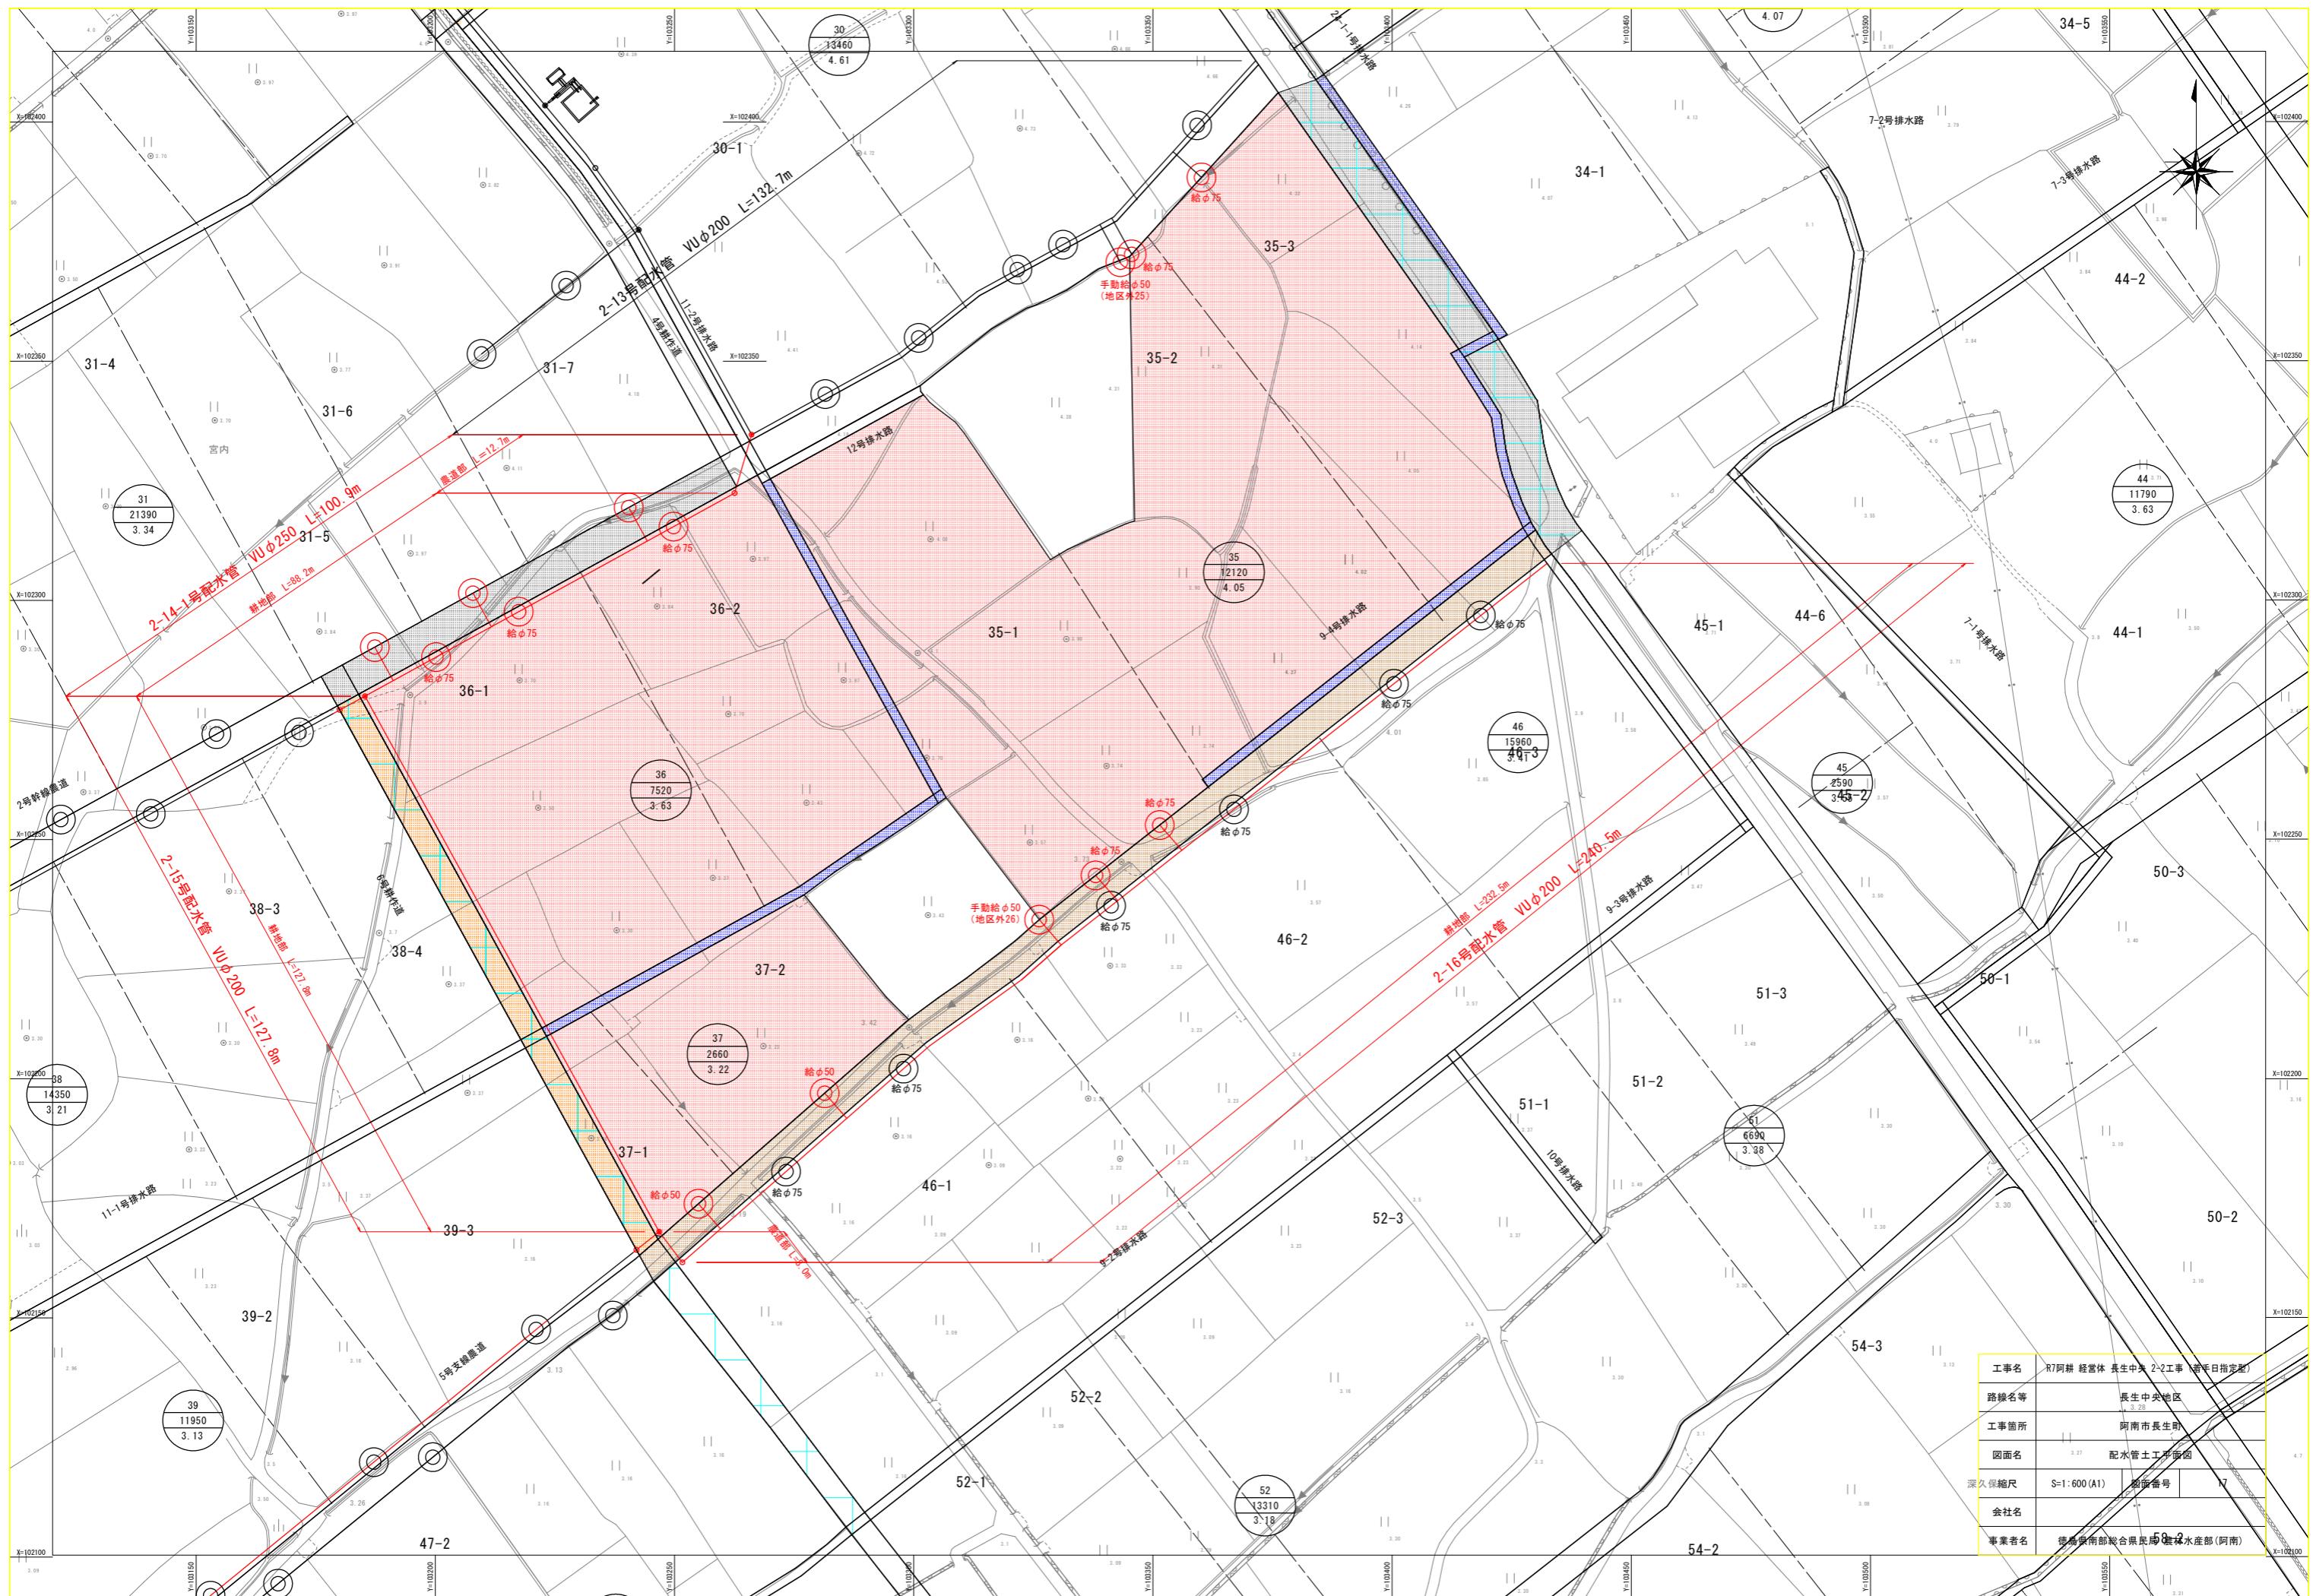

2-14-1号配水管縦断面図

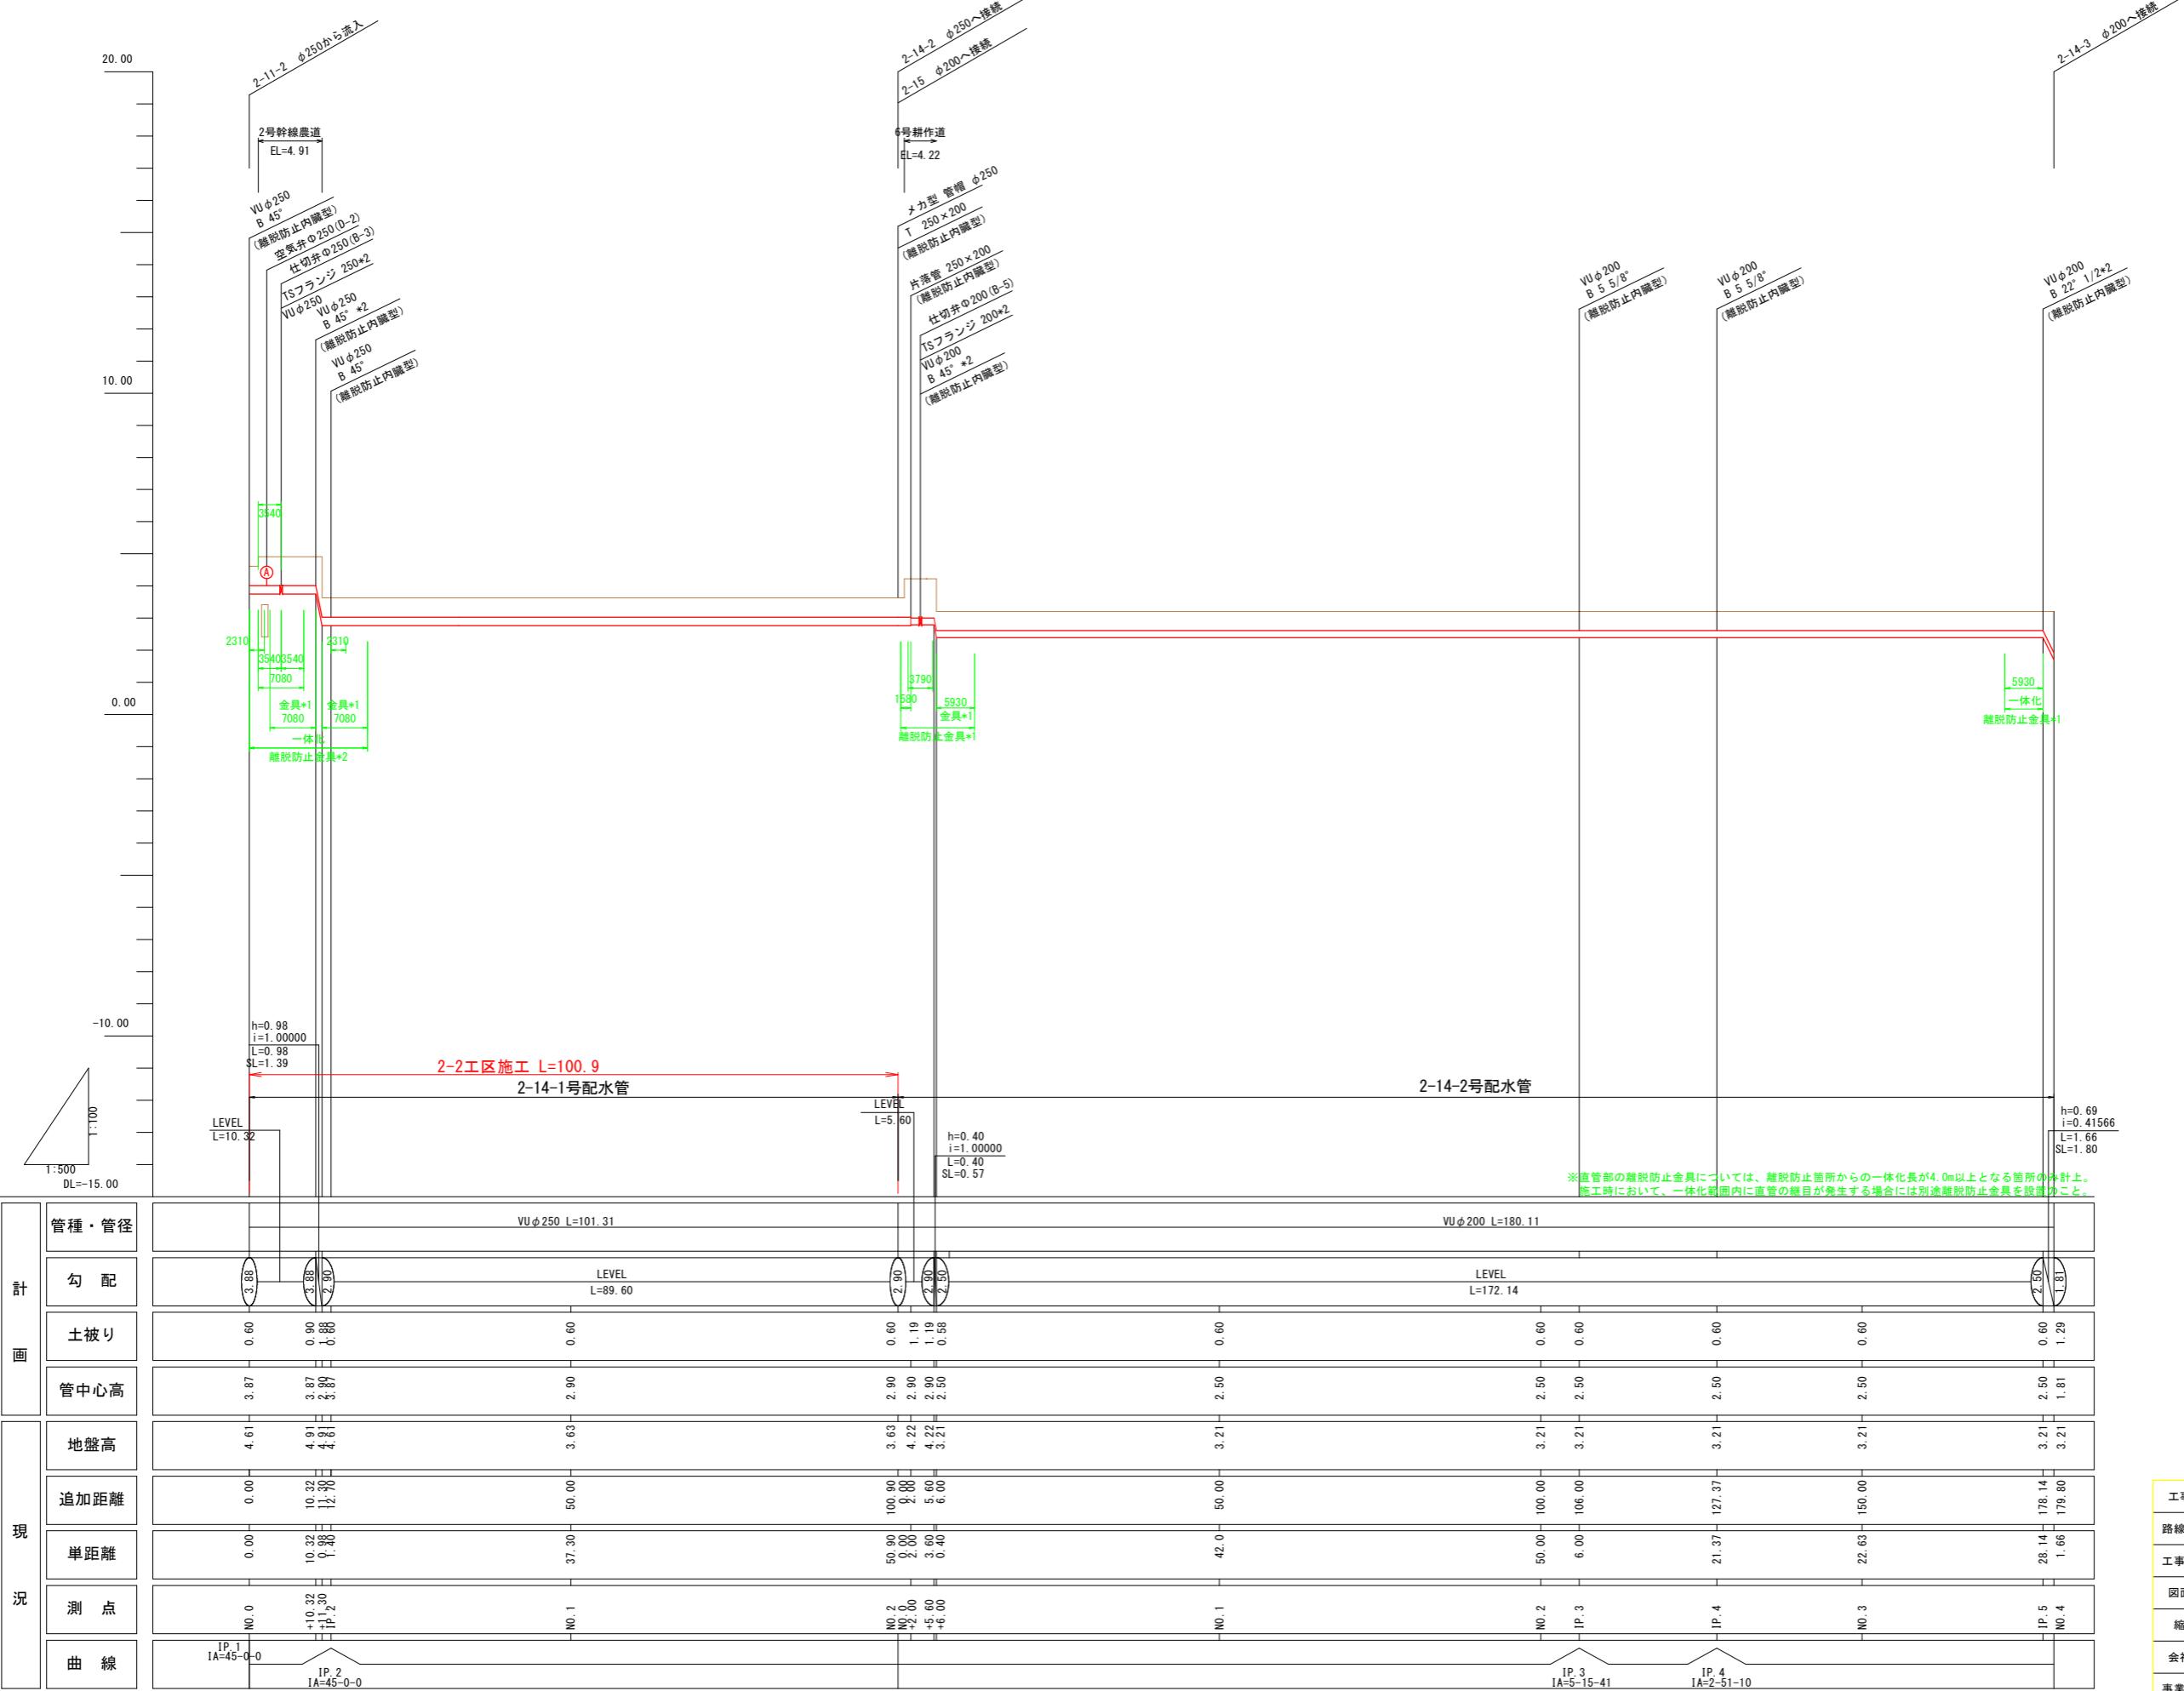


2-15号配水管縦断面図

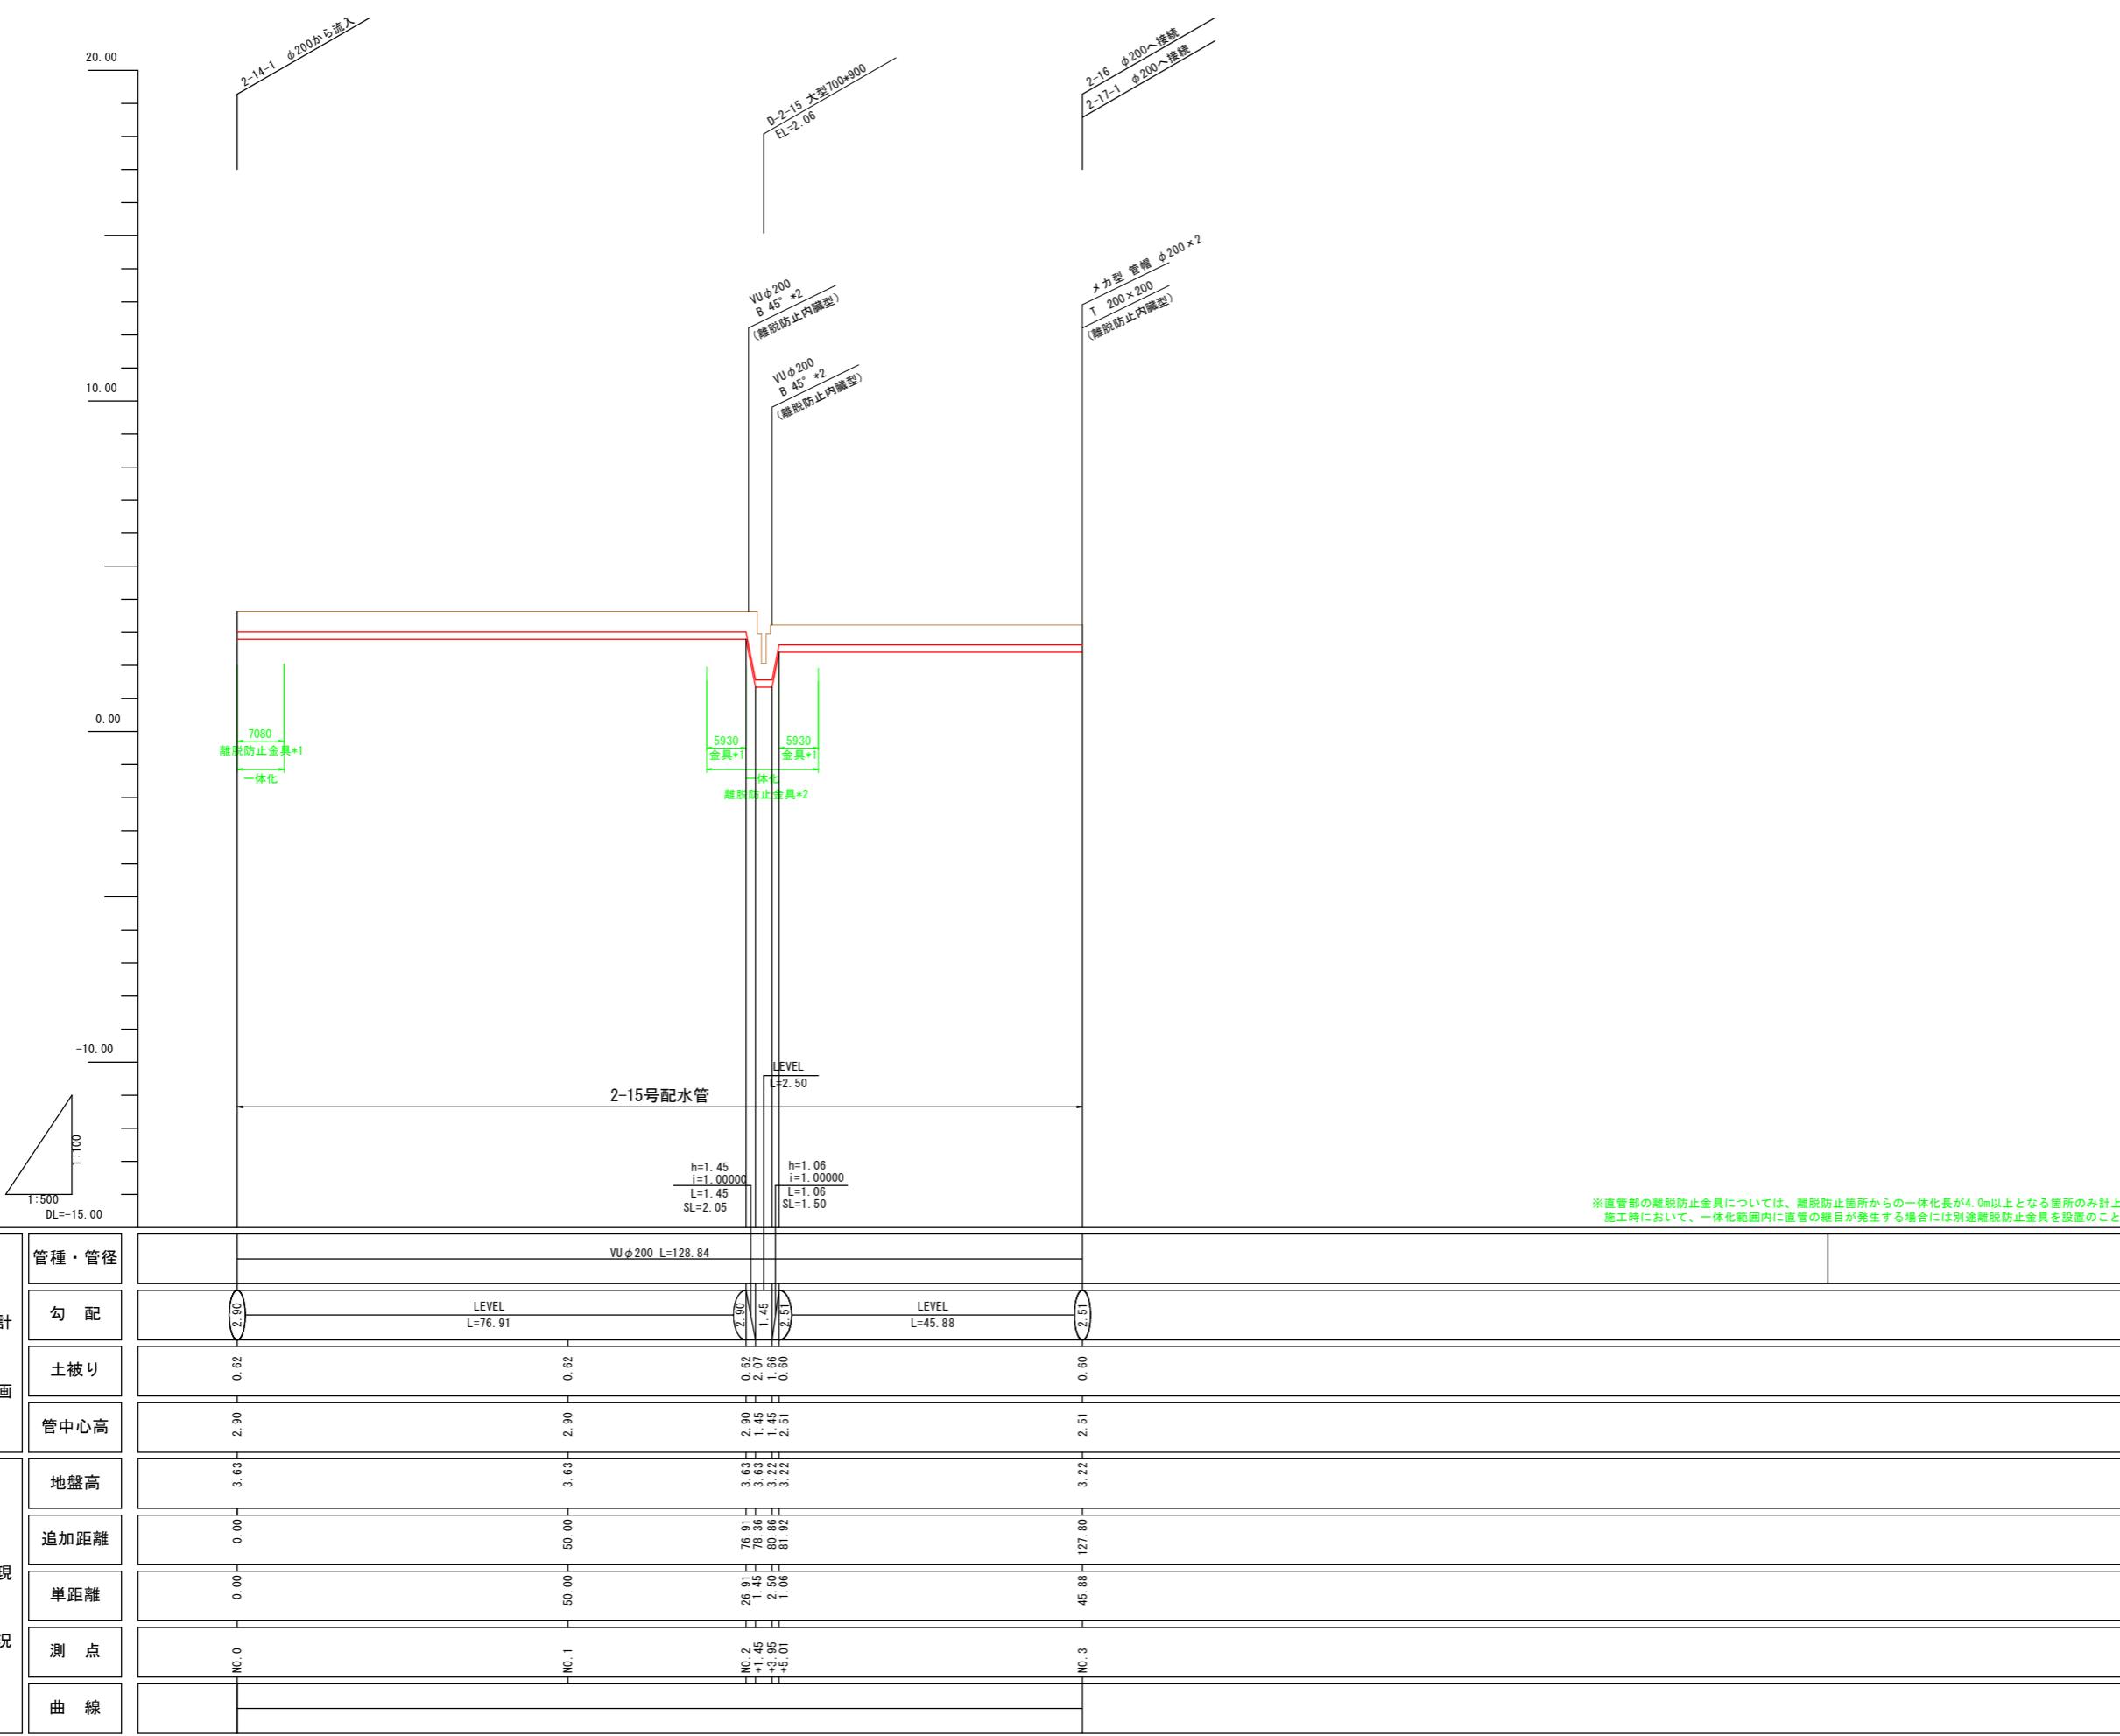

工事名	R7阿耕 経営体 長生中央 2-2工事 (着手日指定型)
路線名等	長生中央地区
工事箇所	阿南市長生町
図面名	2-15号配水管縦断面図
縮尺	H=1:500 V=1:100
会社名	
事業者名	徳島県南部総合県民局 農林水産部(阿南)

2-16号配水管縦断面図

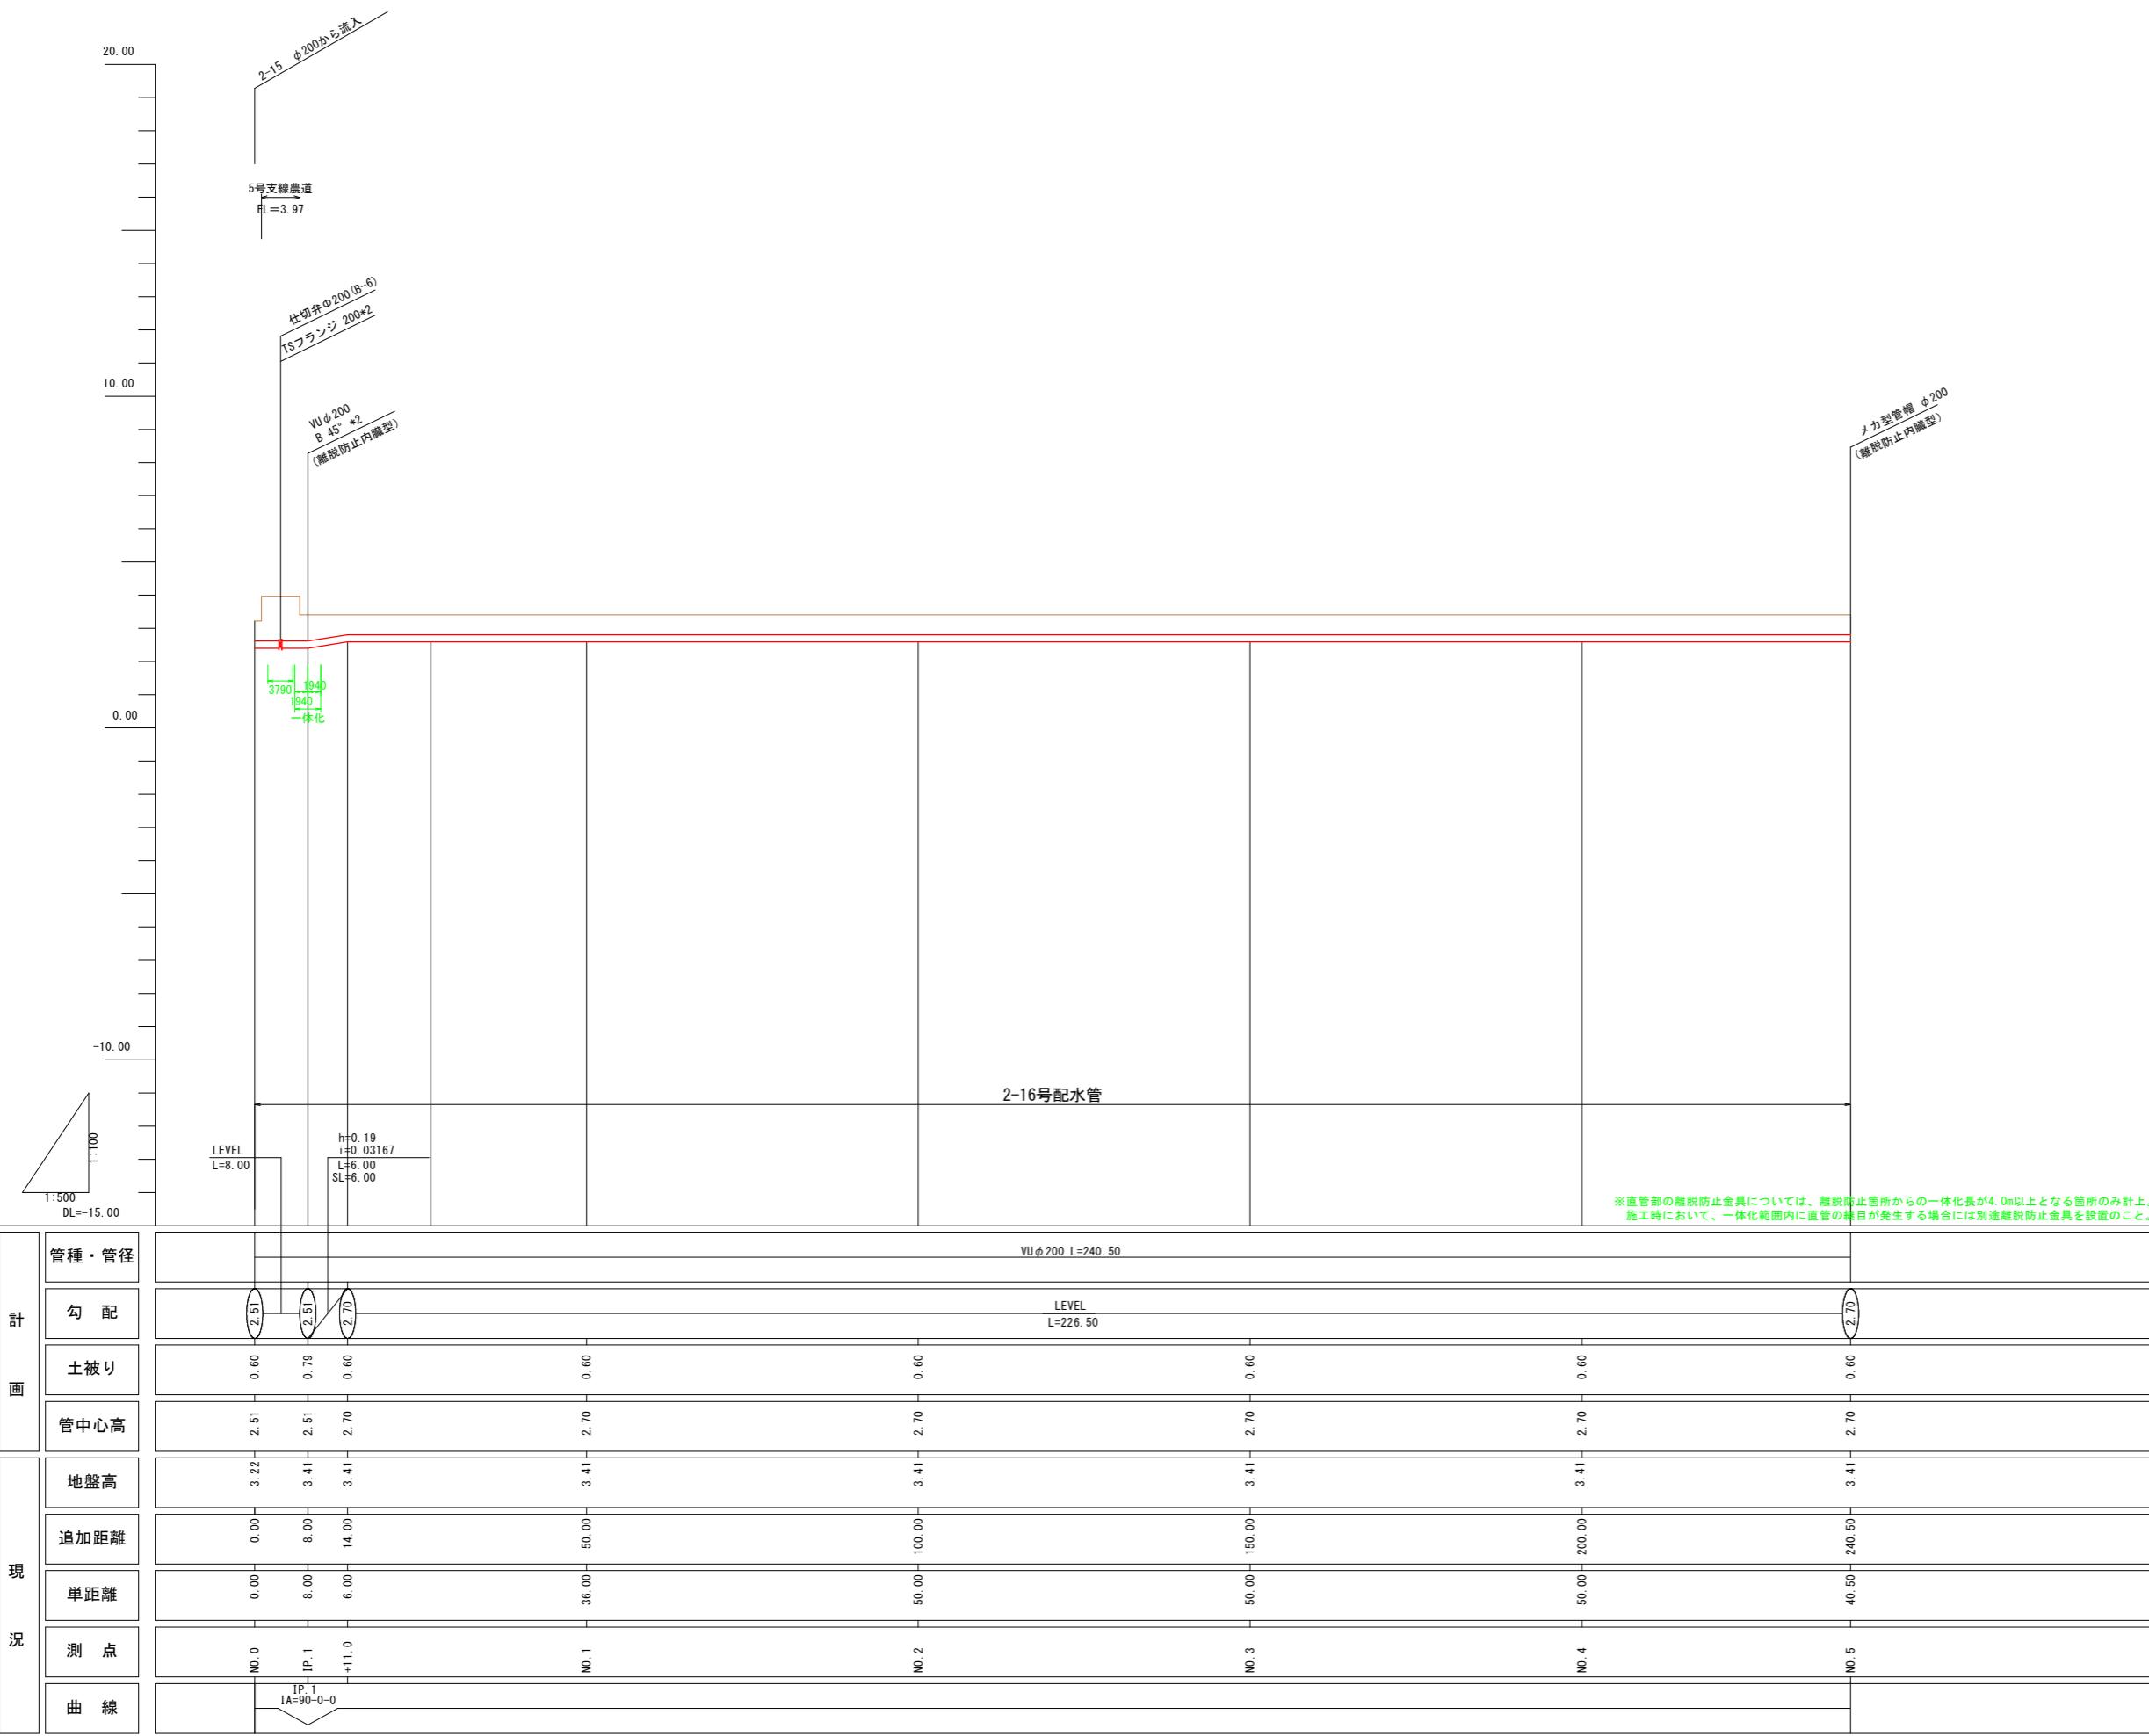


# 整地工標準図(1)

進入路工


S=1:30

平面図


1  
(1箇所/1筆)  
型

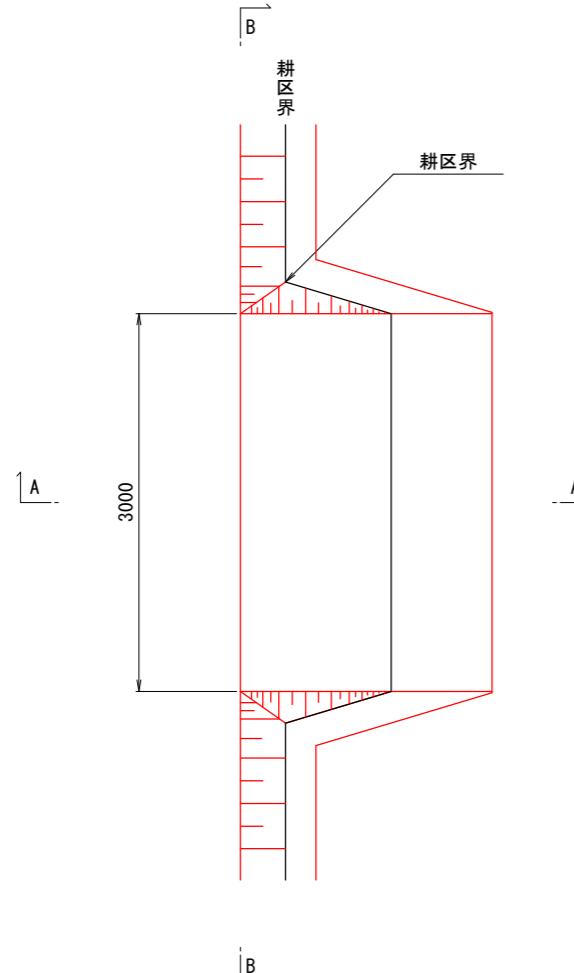


A-A断面図

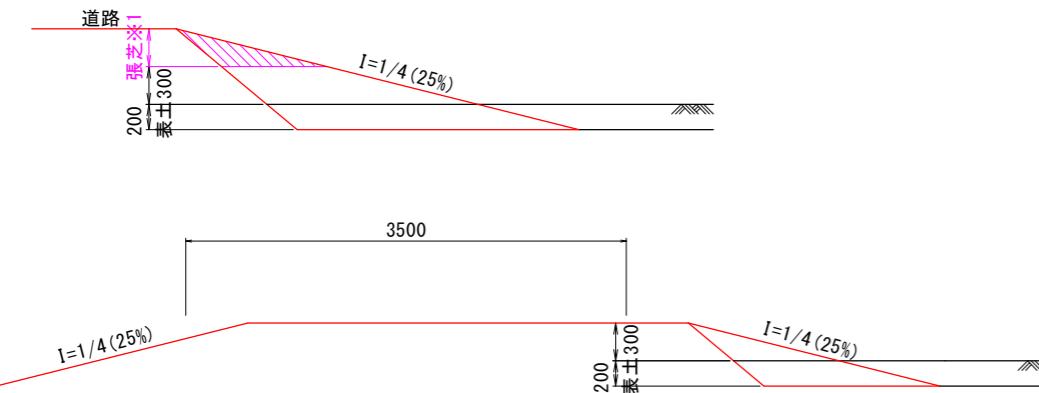

2  
(1箇所/2筆)  
型

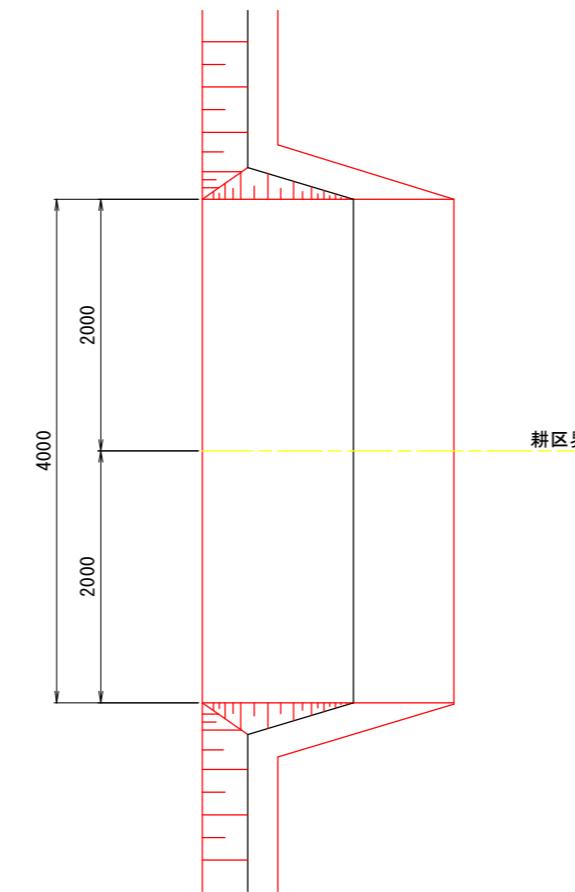

B-B断面図

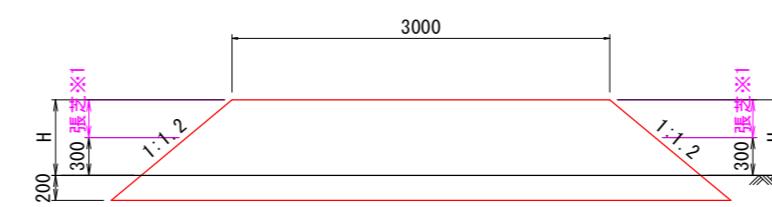


※1 法面高さが0.5m以上となる範囲に張芝を行うこと。


筆内排水工

S=1:20

平面図

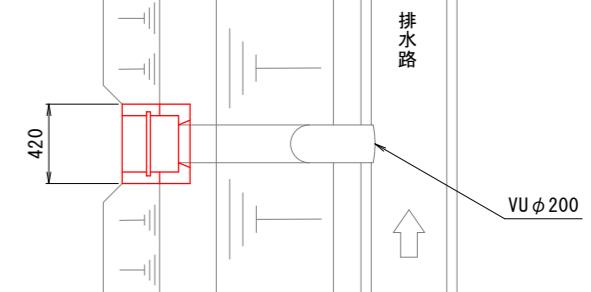

断面図

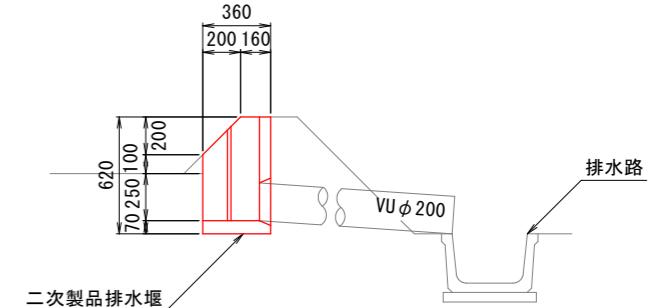


二次製品排水堰

工事名	R7阿耕 経営体 長生中央 2-2工事 (着手日指定型)
路線名等	長生中央地区
工事箇所	阿南市長生町
図面名	整地工標準図(1)
縮尺	図示(A1) 図面番号 21
会社名	
事業者名	徳島県南部総合県民局 農林水産部(阿南)


## 整地工標準図(2)

畦畔工  
S=1:30


内畦畔

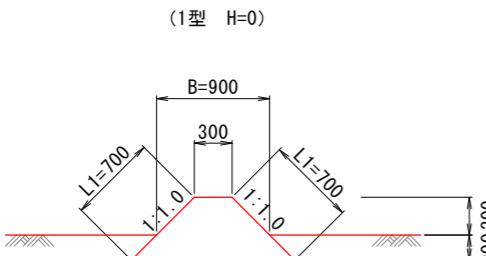

(2型 0.0 < H < 1.4)

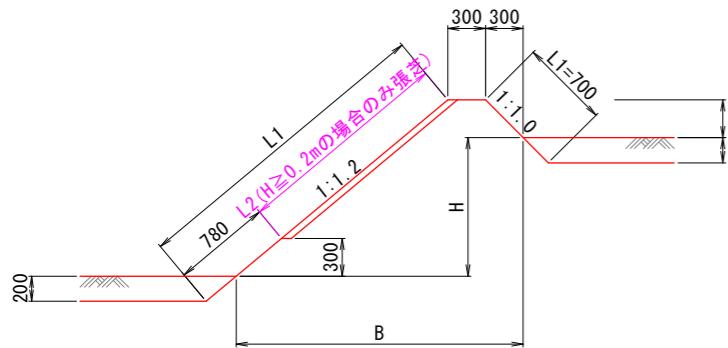


排水路畦畔

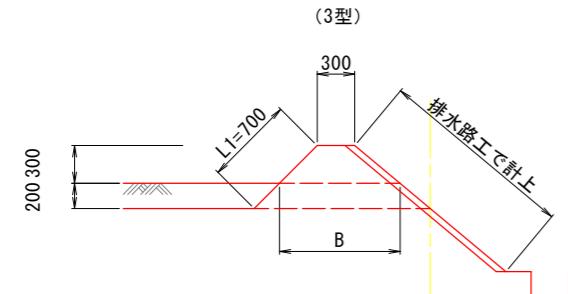

外畦畔


<地区外が低い場合>

(A-1型 0.0 < H < 1.4)

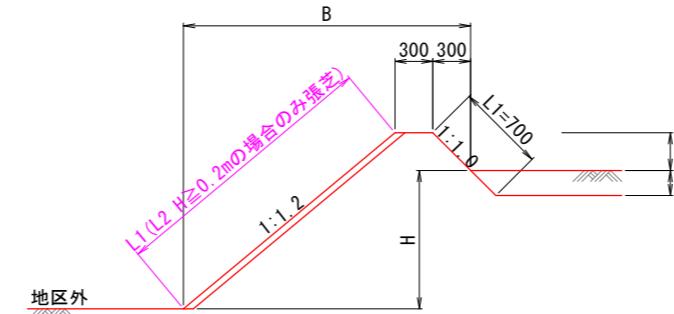


<地区外が高い場合>

(B-1型 H < 0.3)

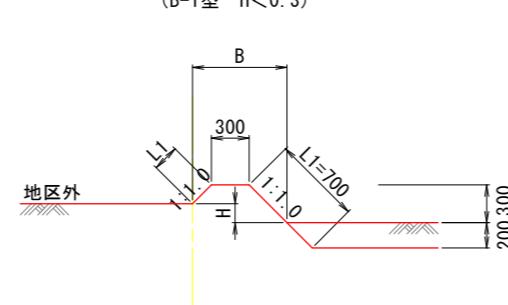

(B-2型 0.4 ≤ H < 1.7)

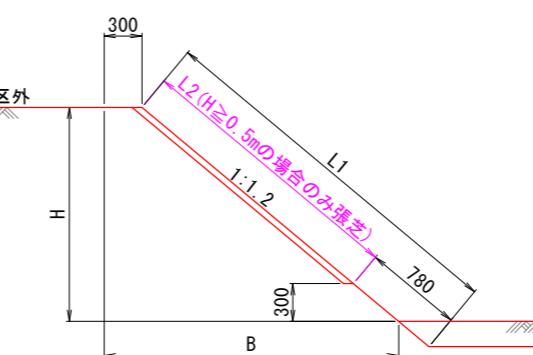


工事名	R7阿耕 経営体 長生中央 2-2工事 (着手日指定型)
路線名等	長生中央地区
工事箇所	阿南市長生町
図面名	整地工標準図(2)
縮尺	S=1:30(A1) 図面番号 22
会社名	
事業者名	徳島県南部総合県民局 農林水産部(阿南)


# 道路工標準図

S=1:50

幹線農道

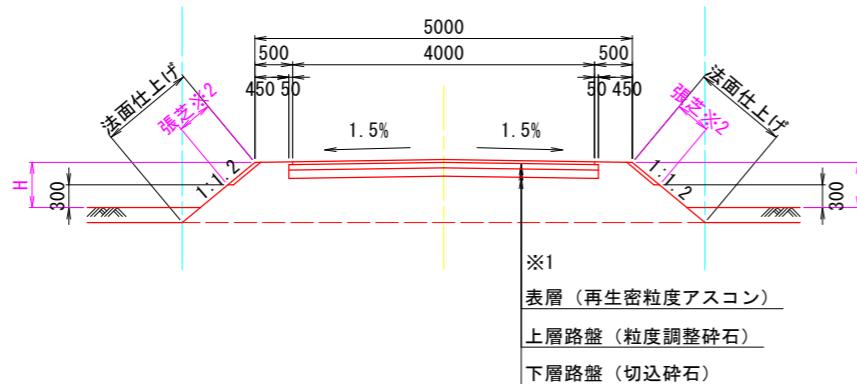


管理道路

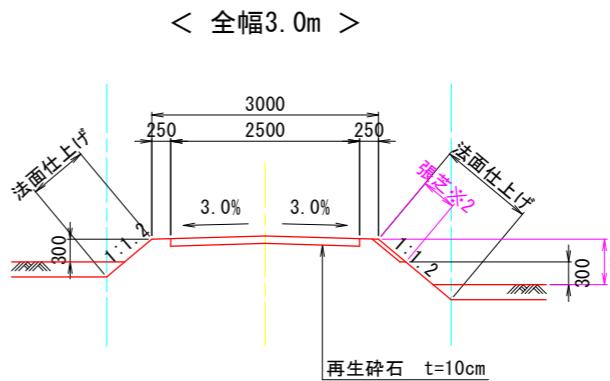


※管理道路は幹線用水路を埋設する計画とし、那賀川南岸土地改良区が管理予定。


支線農道

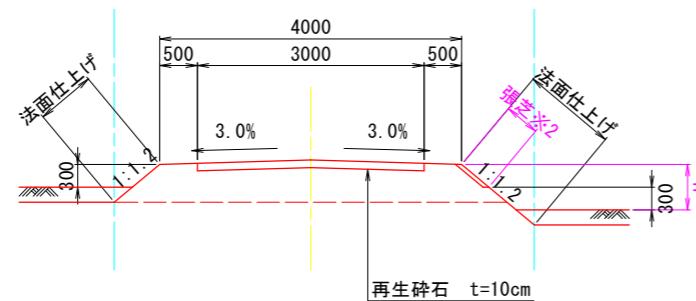

< 全幅4.0m >

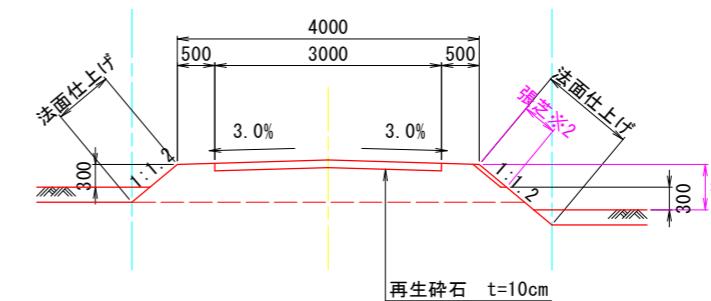

農道平面交差部隅切り

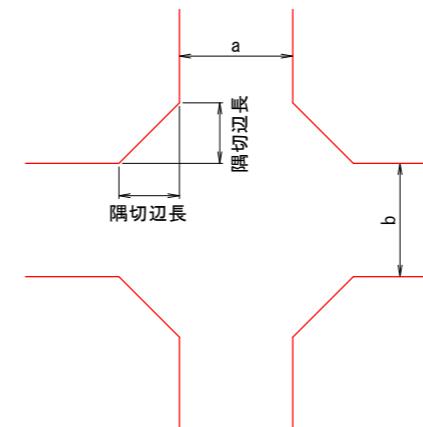

車道幅員 (m)	a			
	3	4	5	
b	3	2.0	1.5	1.0
	4	1.5	1.0	0.5
	5	1.0	0.5	0


※1 舗装断面の構成については、道路管理者と協議を行い決定するものとする。  
※2 H≥0.5mの場合のみ張芝を行うこと。

工事名	R7阿耕 経営体 長生中央 2-2工事 (着手日指定型)
路線名等	長生中央地区
工事箇所	阿南市長生町
図面名	道路工標準図
縮尺	S=1:50(A1) 図面番号 23
会社名	
事業者名	徳島県南部総合県民局 農林水産部(阿南)

## 排水路工標準図(1)

断面図

S=1:30

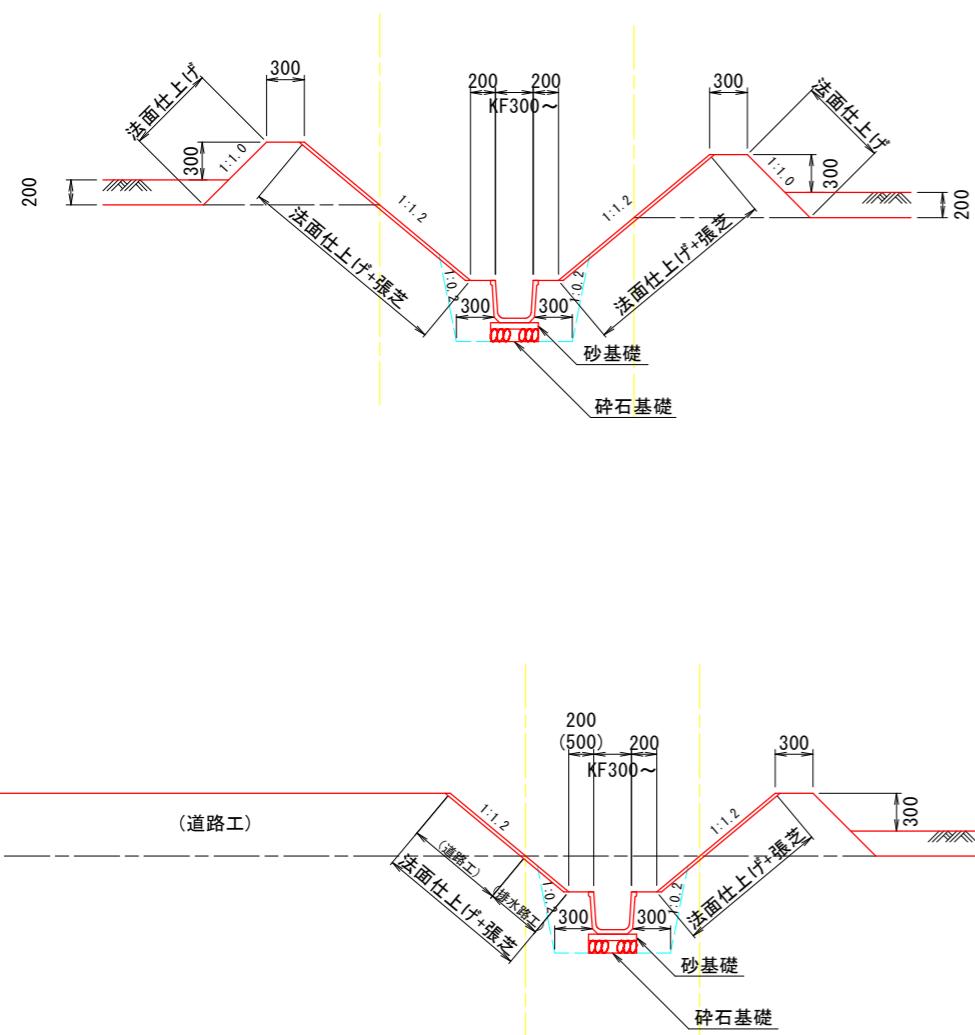


※水路高が0.5m以上の場合、道路側バーム幅（ステップ）を0.5mとする。

※碎石基礎については、地盤状況により、監督員と協議のうえ施工する。

二次製品布設寸法図


S=1:20

角フリューム

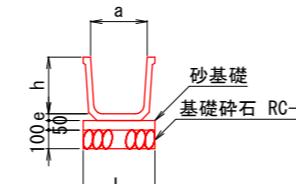

呼び名	寸法					
	a	b	c	h	e	L
300	300	260	234	300	35	400
350	350	300	277	350	35	450
400	400	350	329	400	46	500
450	450	390	350	450	46	550
500	500	440	403	500	57	600


大型フリューム

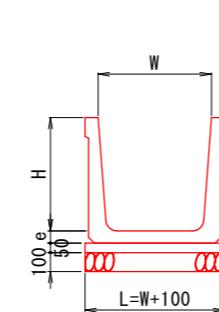

呼び名	1.0m当たり	
	H	W
600 × 600		
600 × 700		
700 × 700		
700 × 800		
700 × 900		
800 × 900		
800 × 1100		
900 × 900		
1000 × 900		
1000 × 1100		
1100 × 1200		
1200 × 1200		
1500 × 1700		

※原則コンクリートフリュームは側壁にウイープホール（逆流防止弁付）が付いたものを使用すること。  
※土工断面図において浮力対応型製品使用指定があるものについては、指定の製品を使用すること。


ヒューム管（巻立なし）

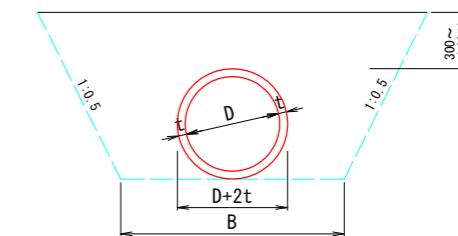

1.0m当たり算出

規格	D (mm)	A (mm)	B (mm)	t (mm)
150	150	1,003	850	26
200	200	1,076	850	27
250	250	1,148	900	28
300	300	1,224	950	30
350	350	1,300	1,000	32
400	400	1,378	1,050	35
450	450	1,456	1,150	38
500	500	1,538	1,400	42
600	600	1,700	1,500	50
700	700	1,862	1,600	58
800	800	2,025	1,750	66
900	900	2,590	1,850	75
1,000	1,000	2,750	1,950	82

ボックスカルバート

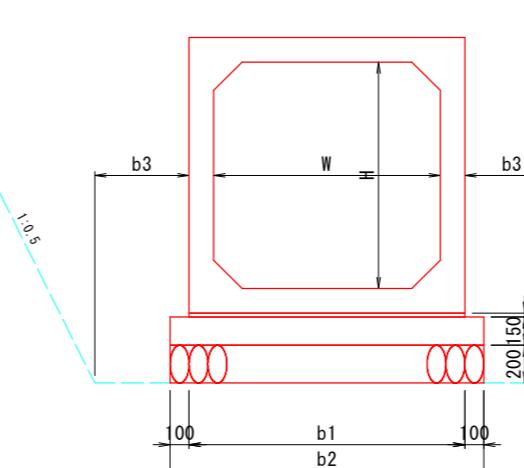

1.0m当たり算出

規格	b1 (mm)	b2 (mm)
H W (mm)		
500 × 500	760	960
600 × 700	960	1,160
900 × 1300	1,560	1,760
1000 × 1000	1,260	1,460
1100 × 1100	1,360	1,560
1100 × 1500	1,780	1,980
1300 × 1300	1,560	1,760
1500 × 1400	1,660	1,860

※定着に使用する資材の規格及び数量については、別途ボックスカルバート割付図を参照のこと。

切土高H≤1.0mの場合、b3=300mm  
切土高H>1.0mの場合、b3=500mm


工事名	R7阿耕 経営体 長生中央 2-2工事 (着手日指定型)
路線名等	長生中央地区
工事箇所	阿南市長生町
図面名	排水路工標準図(1)
縮尺	図示(A1)
会社名	
事業者名	徳島県南部総合県民局 農林水産部(阿南)
図面番号	24

## 排水路工標準図(2)


S=1:30

### 現場打枠

平面図

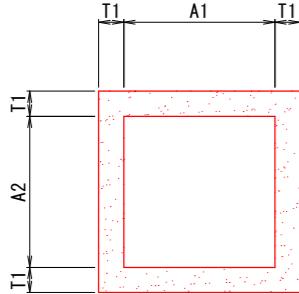

断面図

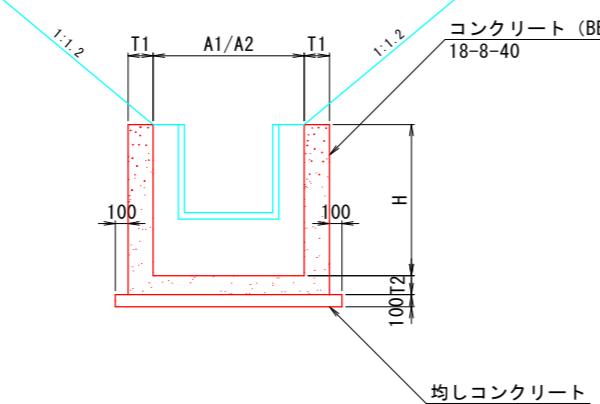


現場打枠数量表


名称	適用	寸法					数量				備考
		A1 (mm)	A2 (mm)	H (mm)	T1 (mm)	T2 (mm)	Con (m³)	同左型枠 (m²)	均しCon (m³)	同左型枠 (m²)	
600型	KF300, KF350	0.60	0.60	0.80	0.15	0.15	0.48	5.34	0.05	0.20	控除なし
800-1型	KF400, HPφ500	0.80	0.80	0.90	0.15	0.15	0.69	7.50	0.07	0.24	控除なし
800-2型		0.80	0.80	1.00	0.30	0.30	1.91	10.48	0.11	0.30	控除なし
800-3型		1.30	1.30	1.00	0.30	0.30	2.42	12.78	0.15	0.35	控除なし
900型	KF450, KF500	0.90	0.90	1.00	0.15	0.15	0.85	9.12	0.08	0.26	控除なし
900-2型		0.90	1.50	1.00	0.15	0.15	1.13	11.70	0.09	0.41	控除なし
1000-1型		1.00	1.00	1.10	0.15	0.15	1.01	10.90	0.10	0.28	47.7
1000-2型		1.00	1.00	0.70	0.20	0.20	1.06	7.84	0.11	0.30	控除なし
1000-3型		1.70	1.00	0.70	0.20	0.20	1.46	10.08	0.17	0.37	控除なし
1200型		1.20	1.20	0.90	0.25	0.30	2.17	12.48	0.16	0.36	控除なし
1300型		1.30	1.30	0.90	0.25	0.30	2.37	13.32	0.18	0.38	控除なし
1400型		1.40	1.40	1.20	0.15	0.15	1.05	9.18	0.16	0.36	57.9
1500型		1.50	1.50	0.90	0.25	0.30	2.78	15.00	0.22	0.42	控除なし
1600-1型		1.60	1.60	1.30	0.15	0.20	1.46	11.40	0.20	0.40	81.3
1600-2型		1.60	1.60	1.30	0.15	0.20	1.40	10.60	0.20	0.40	78.6
1800-1型		1.80	1.80	1.30	0.20	0.20	2.16	13.72	0.26	0.46	119.5
1800-2型		1.80	1.80	1.30	0.20	0.20	2.09	13.02	0.26	0.46	115.8
1800-3型		1.80	1.80	1.30	0.20	0.20	2.11	13.20	0.26	0.46	127.3

### 現場打取合工


平面図

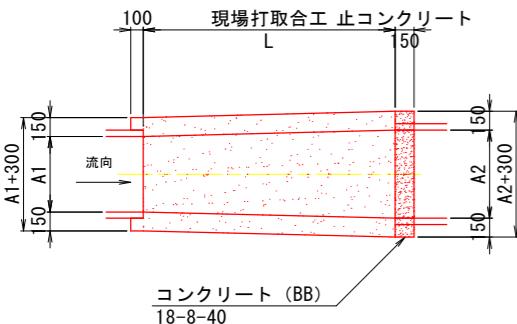


断面図

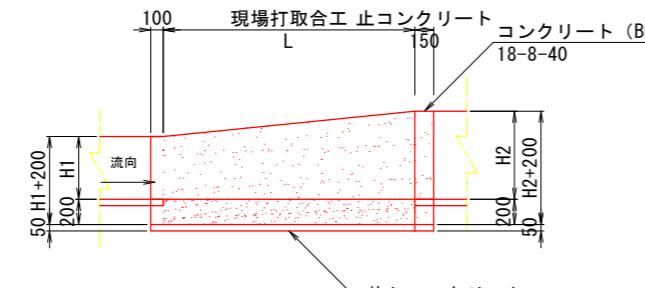

平均断面図

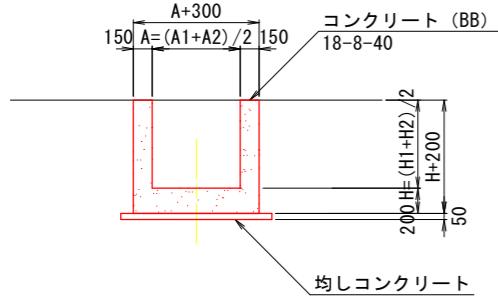

止コンクリート  
(t=150)

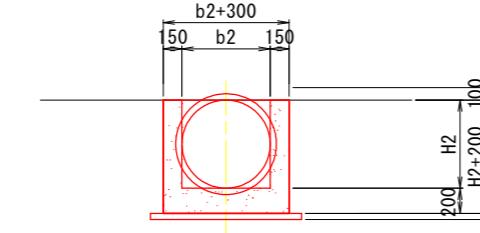

現場打取合工数量表





名称	規格	寸法							取合工数量				1ヶ所当り算出
		A (mm)	A1 (mm)	A2 (mm)	H (mm)	H1 (mm)	H2 (mm)	L (mm)	Con (m³)	同左型枠 (m²)	均しCon (m³)	同左型枠 (m²)	鉄筋 (kg)
300-1型	H300*B300-H400*B400	0.35	0.30	0.40	0.35	0.30	0.40	1.00	0.29	2.55	0.04	0.19	
300-2型	H300*B300-H500*B500	0.40	0.30	0.50	0.40	0.30	0.50	1.00	0.33	2.82	0.04	0.20	
400-1型	H400*B400-H800*B800	0.60	0.40	0.80	0.60	0.40	0.80	1.00	0.45	3.92	0.06	0.22	
400-2型	H400*B400-H700*B700	0.55	0.40	0.70	0.55	0.40	0.70	1.00	0.42	3.65	0.05	0.21	
400-3型	H400*B400-H500*B500	0.45	0.40	0.50	0.45	0.40	0.50	1.00	0.36	3.10	0.05	0.20	
500-1型	H500*B500-H800*B800	0.65	0.50	0.80	0.65	0.50	0.80	1.00	0.48	4.20	0.06	0.22	
500-2型	H500*B500-H600*B700	0.60	0.50	0.70	0.55	0.50	0.60	1.00	0.43	3.67	0.06	0.22	
800型	H700*B800~H1000*B1000	0.90	0.80	1.00	0.85	0.70	1.00	1.50	0.87	7.22	0.11	0.30	
900-1型	H700*B900~H700*B1300	1.10	0.90	1.30	0.80	0.70	0.90	1.50	0.91	6.94	0.12	0.32	
900-2型	H700*B900~H1100*B1100	1.00	0.90	1.10	0.90	0.70	1.10	1.50	0.93	7.61	0.11	0.31	43.3
1200型	H1100*B1200~H1300*B1300	1.25	1.20	1.30	1.20	1.10	1.30	1.50	1.17	9.84	0.14	0.33	50.4
1400型	H1500*B1400~H1600*B1900	1.65	1.40	1.90	1.55	1.50	1.60	1.50	1.80	12.84	0.18	0.38	93.3

工事名	R7阿耕 経営体 長生中央 2-2工事 (着手日指定型)
路線名等	長生中央地区
工事箇所	阿南市長生町
図面名	排水路工標準図(2)
縮尺	S=1:30(A1) 図面番号 25
会社名	
事業者名	徳島県南部総合農林水産部(阿南)




## パイプライン工標準図

S=1:30






耕地下

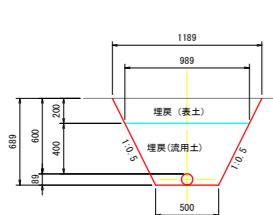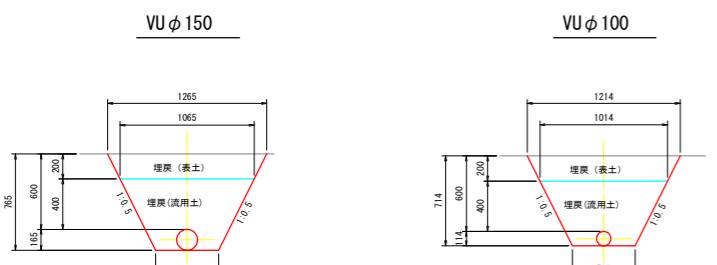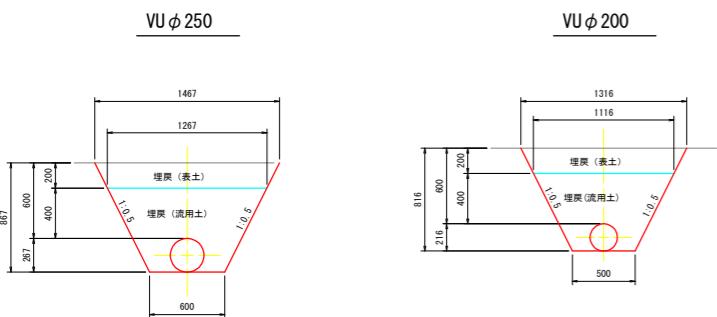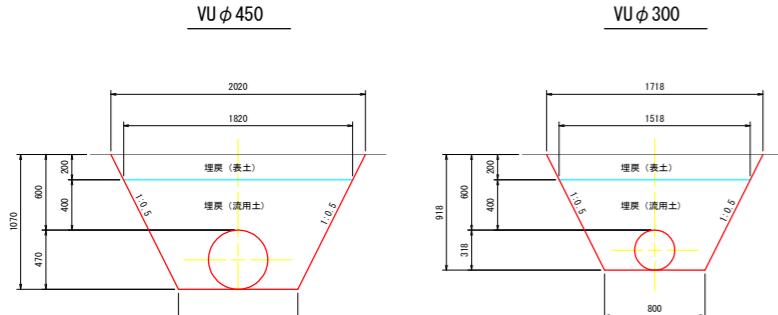

市道下

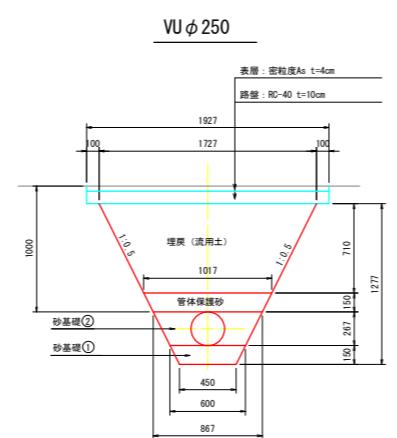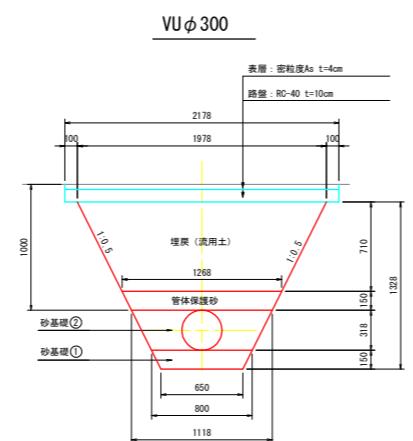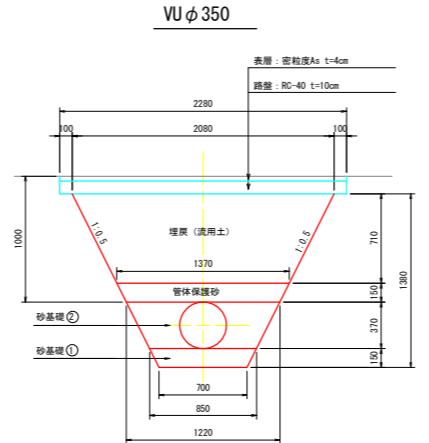

非農用地・農道下

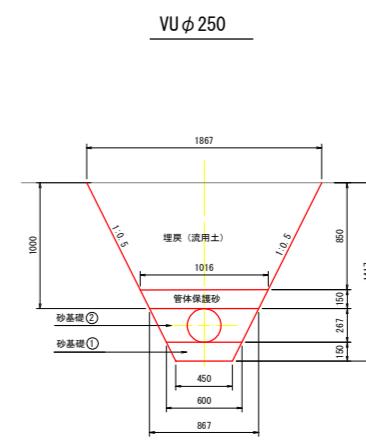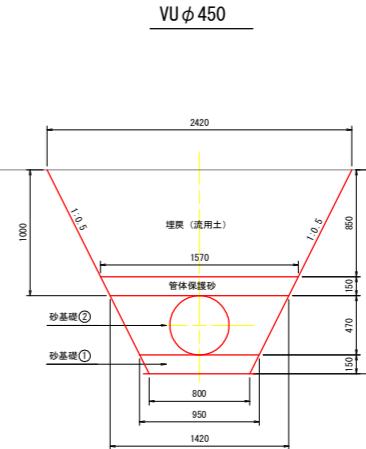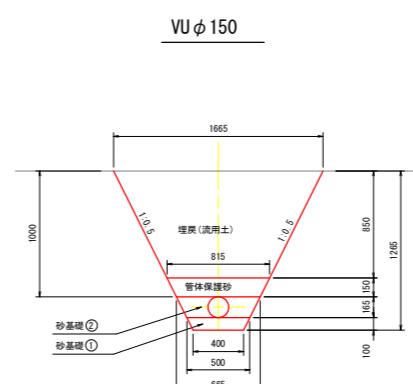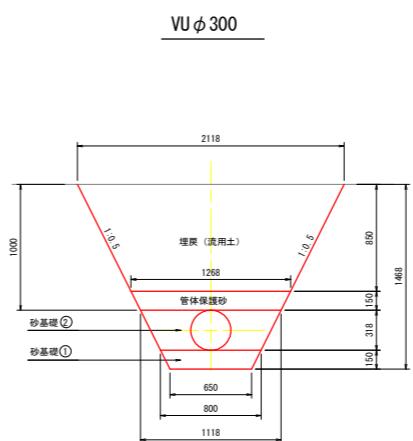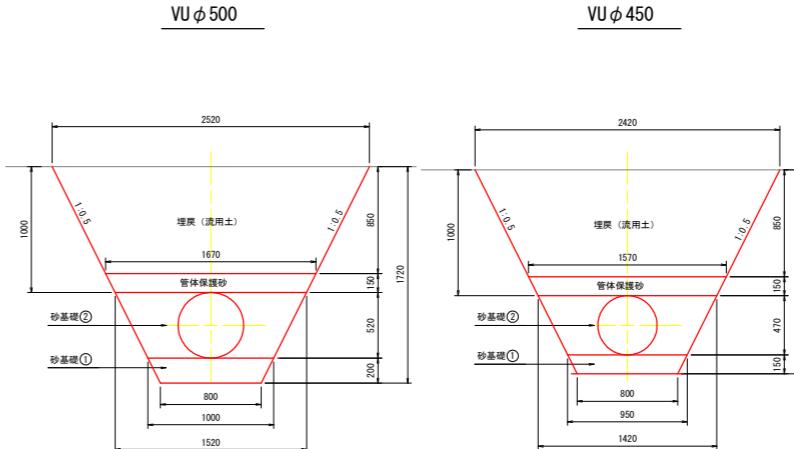

The figure shows a foundation plan with the following dimensions:

- Total width: 1716
- Total height: 1000
- Thickness of the sand layer (埋戻) at the top: 850
- Thickness of the sand layer (埋戻) at the bottom: 100
- Width of the sand layer (埋戻) at the bottom: 216
- Width of the sand layer (埋戻) at the top: 150
- Width of the pipe protection sand (管体保護砂) layer: 400
- Width of the pipe protection sand (管体保護砂) layer: 500
- Width of the pipe protection sand (管体保護砂) layer: 716
- Thickness of the pipe protection sand (管体保護砂) layer: 866
- Angle of the side slopes: 5.0° (left) and 1.0° (right)

Technical cross-section diagram of a foundation structure labeled **VU ϕ 75**. The diagram shows a base width of 1589, a height of 1000, and various dimensions for the foundation layers and supports.

Key dimensions shown in the diagram:

- Base width: 1589
- Total height: 1000
- Soil layer thickness: 739
- Support layer thickness: 400
- Foundation layer thickness: 500
- Base layer thickness: 589
- Left side slope: 1:0.5
- Right side slope: 1:0.5
- Bottom support height: 100
- Bottom support width: 89

Labels in the diagram include: 埋戻(流用土), 砂体保護砂, 砂基礎②, 砂基礎①.


工事名	R7阿耕 経営体 長生中央 2-2工事 (着手日指定型)
路線名等	長生中央地区
工事箇所	阿南市長生町
図面名	バイライン工標準図
縮尺	S=1:30(A1) 図面番号 26
会社名	
事業者名	徳島県南部総合県民局 農林水産部(阿南)

## ボックスカルバート割付図

24-1-1号排水路 (B1300×H1300)

平面図

S=1:50

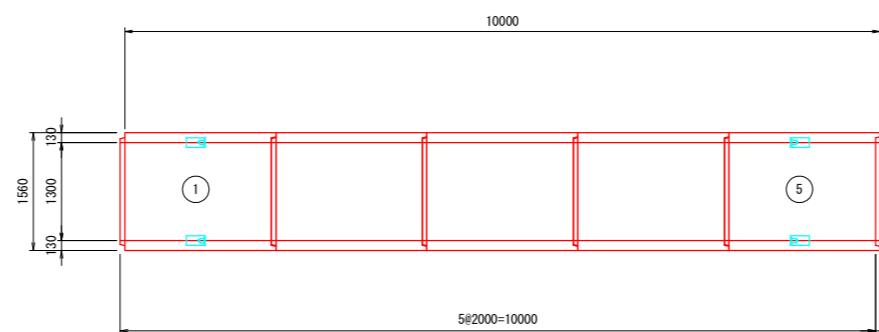


標準断面図

S=1:30

数量表

名 称	規 格	サ イ ズ (B×H×L)	本 数	重 量 (kg)	備 考
ボックスカルバート	T-25	1300×1300×2000	3	4100	標準
		1300×1300×2000	2	4100	標準・箱抜付 No.1,5
合 計			5		

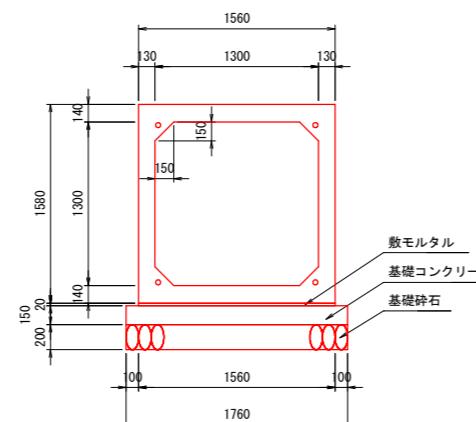

緊張力表

BOX番号	規 格	数 量	引 き 寄 せ 力
No. 1~No. 5	φ12.7mm	10.5m×4本	81kN
定着金具	φ12.7mm用	8組	

P<sub>t</sub> : 引き寄せ力 (PC鋼材の許容緊張力以下とする) (kN)

u : 摩擦係数 (≤1.000)

W : 製品1本の重量 (t)

N : 1つの連結区間における製品本数

$$P_t \geq \frac{u \cdot W \cdot N}{2} \times 9.8$$

工事名 R7阿耕 経営体 長生中央 2-2工事 (着手日指定型)

路線名等 長生中央地区

工事箇所 阿南市長生町

図面名 ボックスカルバート割付図

縮尺 図示(A1) 図面番号 27


会社名

事業者名 徳島県南部総合農業局 農林水産部(阿南)


# 1800-2型柵構造図

S=1:20


平面図

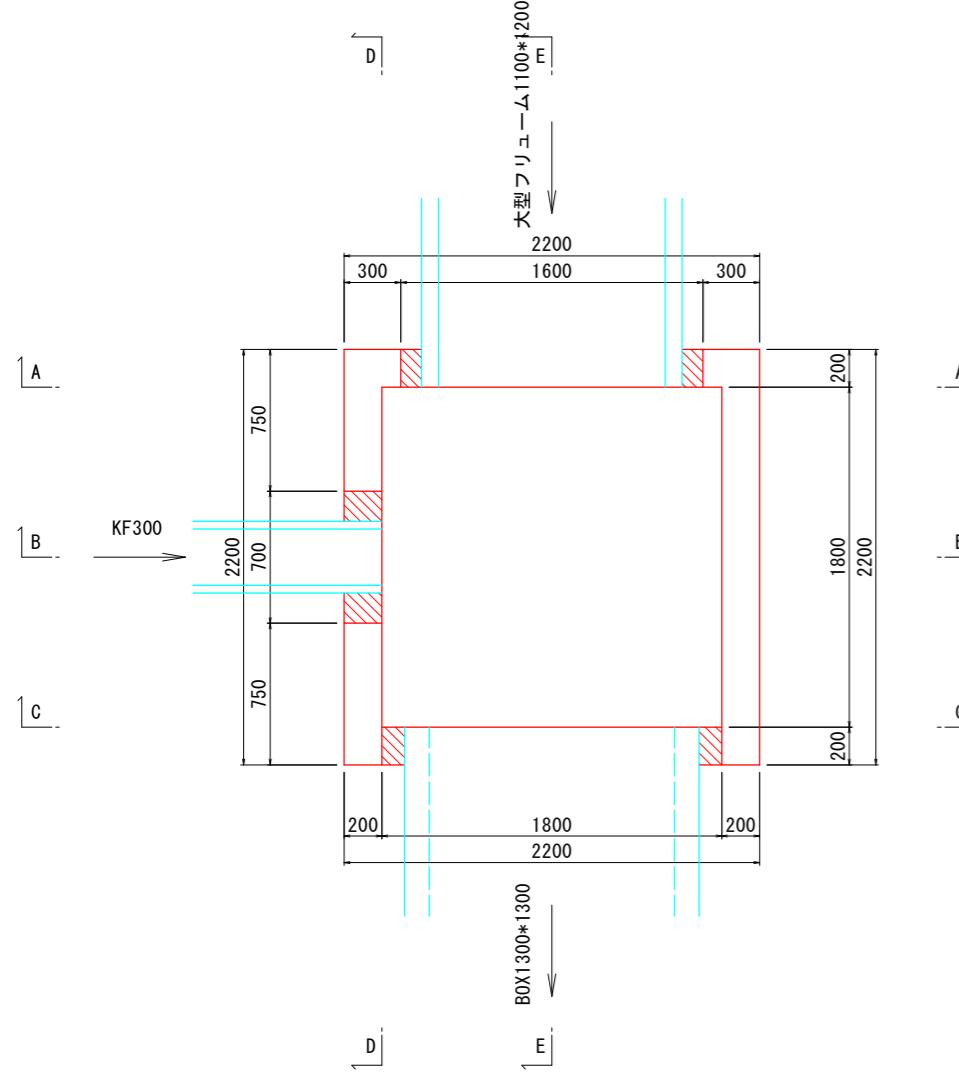


A-A断面図

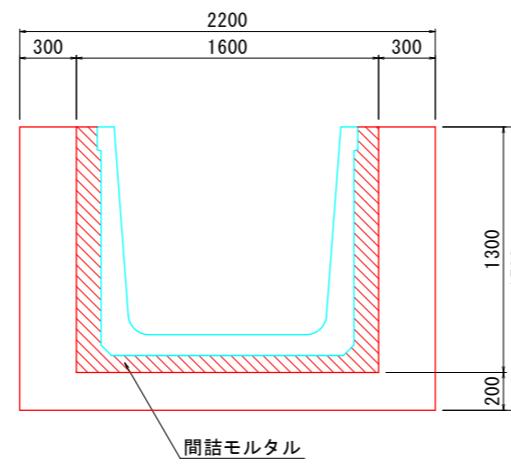


B-B断面図

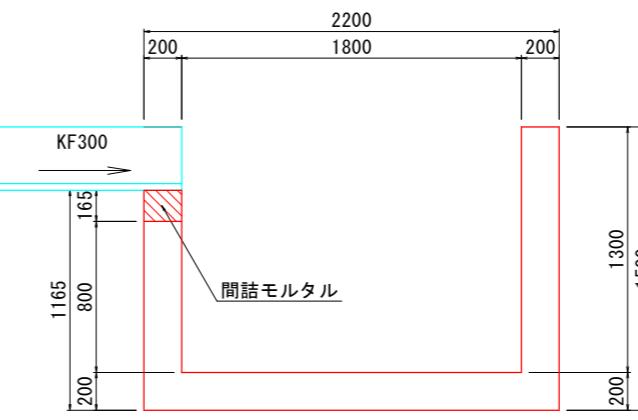


C-C断面図

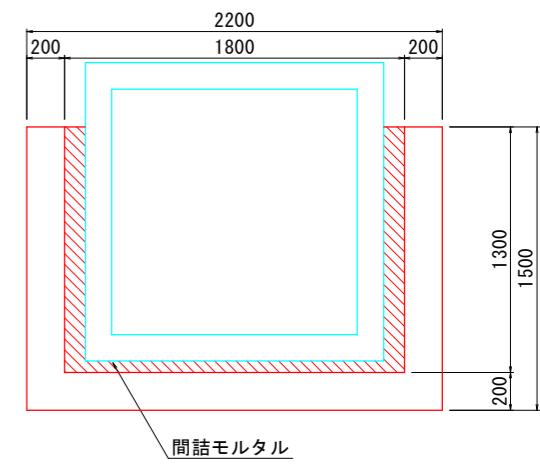

D-D断面図

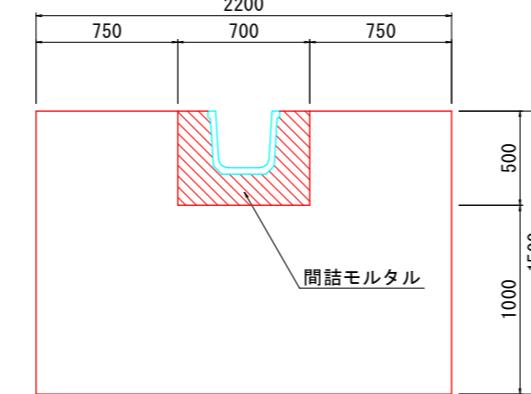

E-E断面図

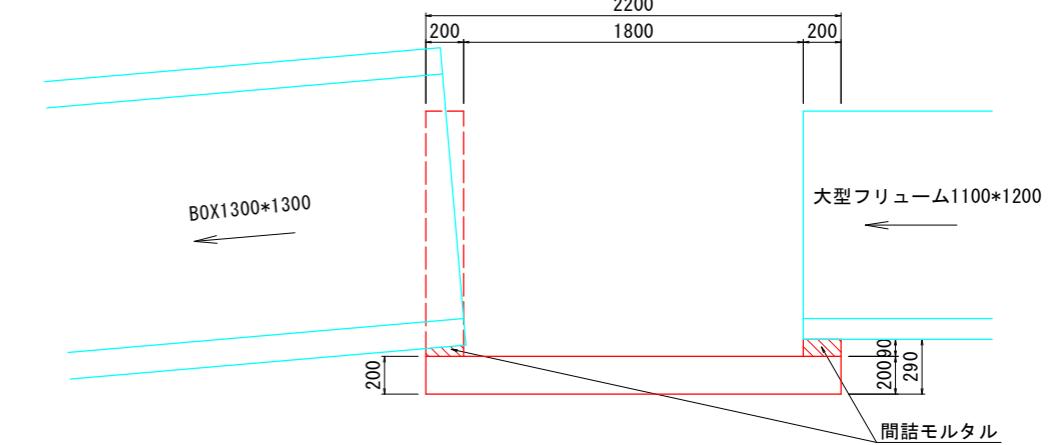


工事名	R7阿耕 経営体 長生中央 2-2工事 (着手日指定型)	
路線名等	長生中央地区	
工事箇所	阿南市長生町	
図面名	1800-2型柵構造図	
縮尺	S=1:20(A1)	図面番号 28
会社名		
事業者名	徳島県南部総合県民局 農林水産部(阿南)	


# 1800-3型柵構造図

S=1:20


平面図

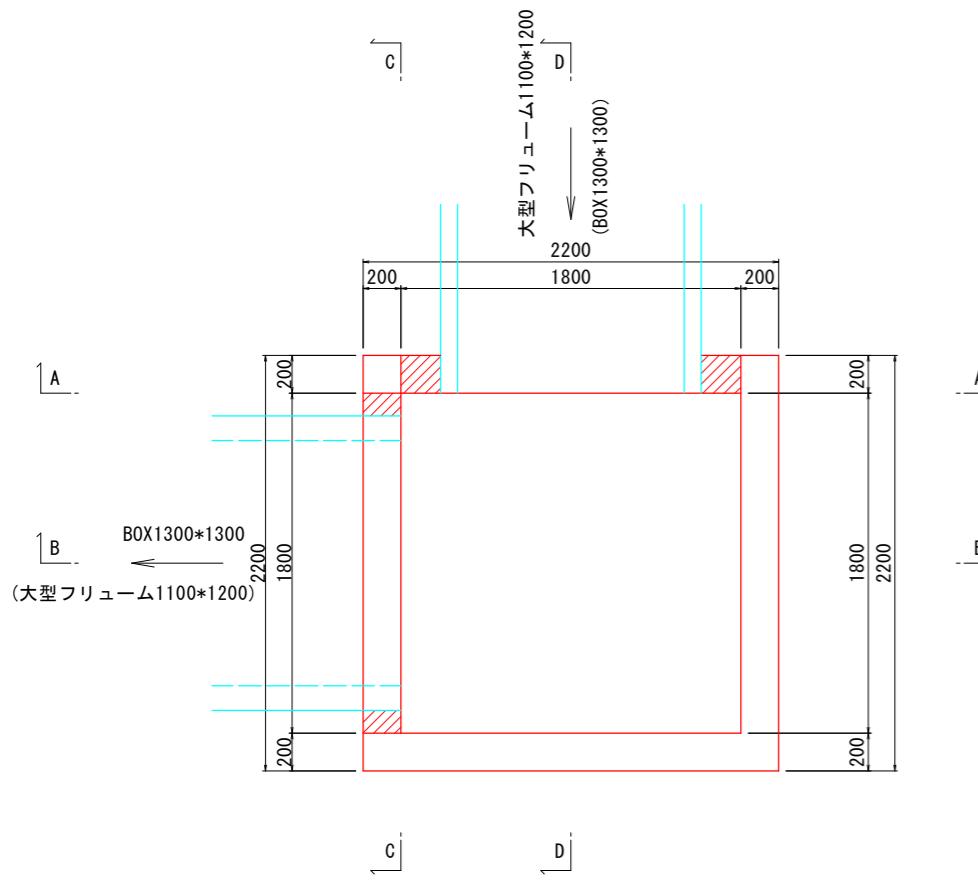


A-A断面図

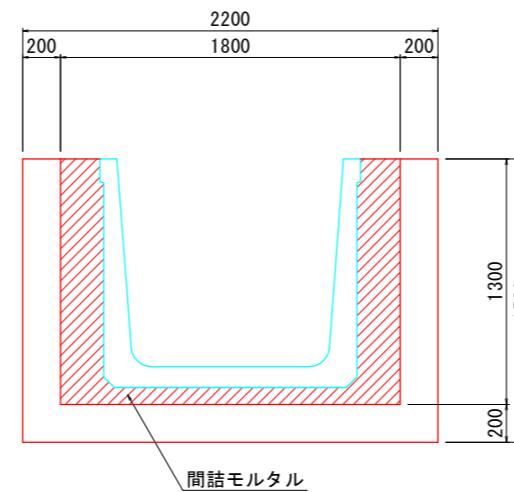


B-B断面図

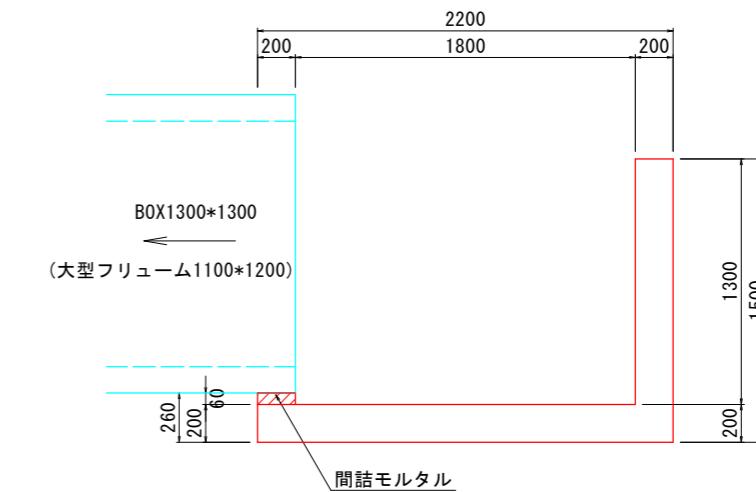

C-C断面図

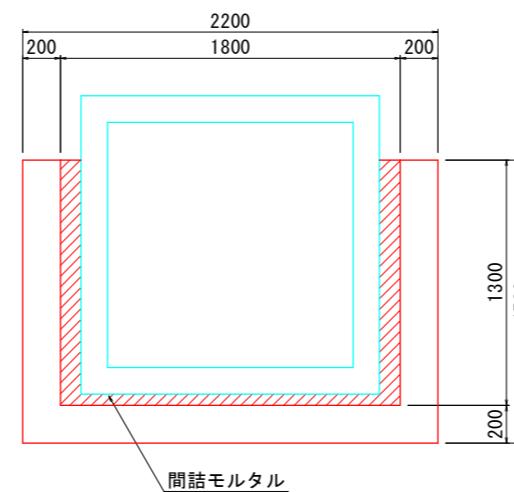

D-D断面図

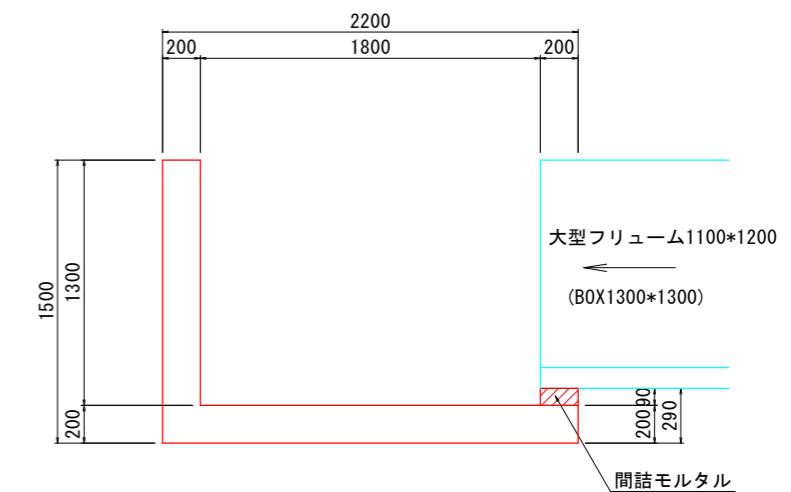


工事名	R7阿耕 経営体 長生中央 2-2工事 (着手日指定型)	
路線名等	長生中央地区	
工事箇所	阿南市長生町	
図面名	1800-3型柵構造図	
縮尺	S=1:20(A1)	図面番号 29
会社名		
事業者名	徳島県南部総合県民局 農林水産部(阿南)	


# 1800-2型柱配筋図

S=1:30


平面図

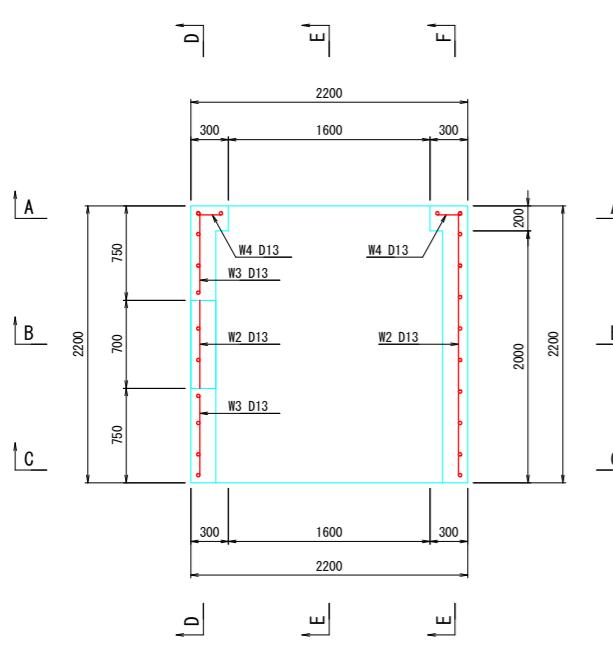

A-A 断面図

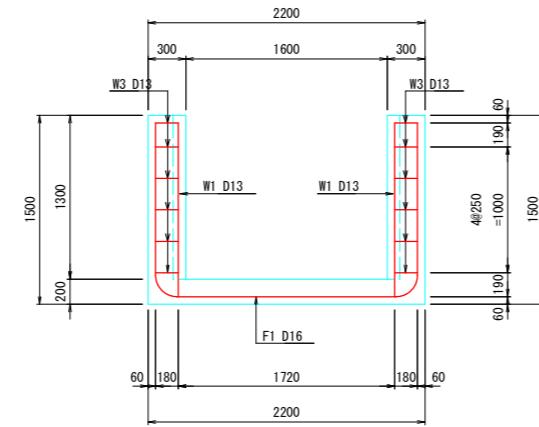


D-D 断面図

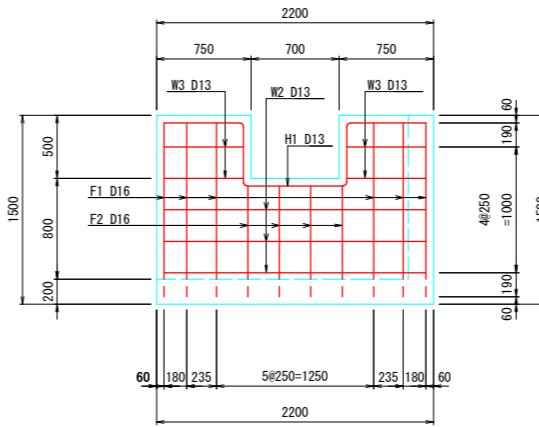


鉄筋質量表

番号	径	一本長さ(m)	本数	単位質量(kg/m)	一本質量(kg)	摘要
F1	D16	4.70	6	1.56	7.332	44.0
F2	D16	4.20	4	1.56	6.552	26.2
F3	D13	2.08	8	0.995	2.070	16.6
W1	D13	1.38	2	0.995	1.373	2.7
W2	D13	2.08	9	0.995	2.070	18.6
W3	D13	0.63	4	0.995	0.627	2.5
W4	D13	0.18	12	0.995	0.179	2.1
H1	D13	3.08	1	0.995	3.065	3.1
				D16	70.2 Kg	
				D13	45.6 Kg	
				SD345	合計 115.8 Kg	


鉄筋加工図

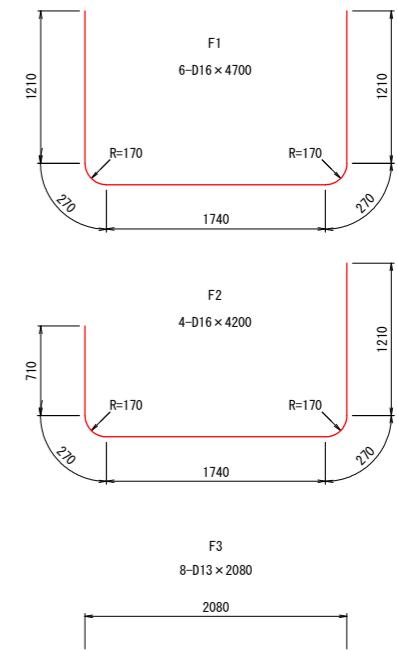


底版配筋図

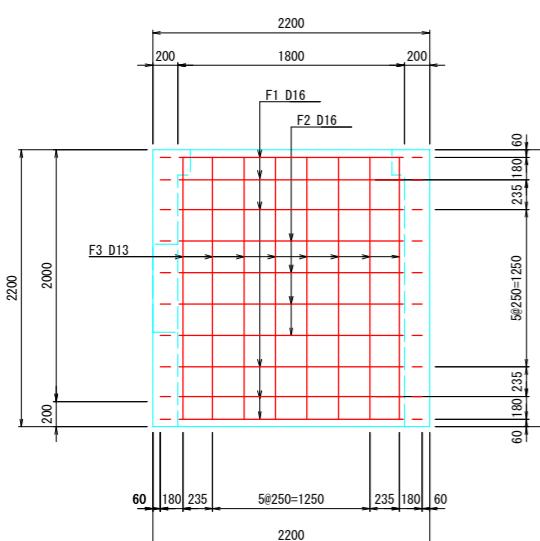


B-B 断面図

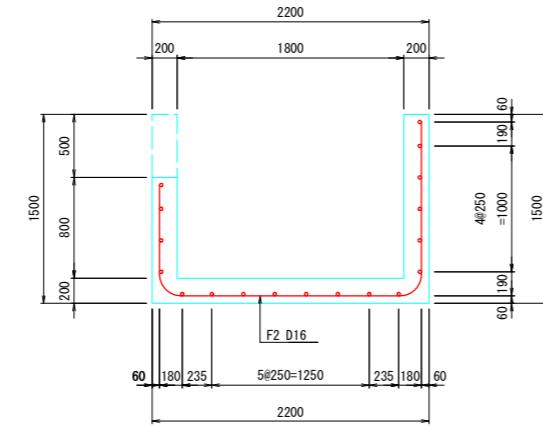


E-E 断面図

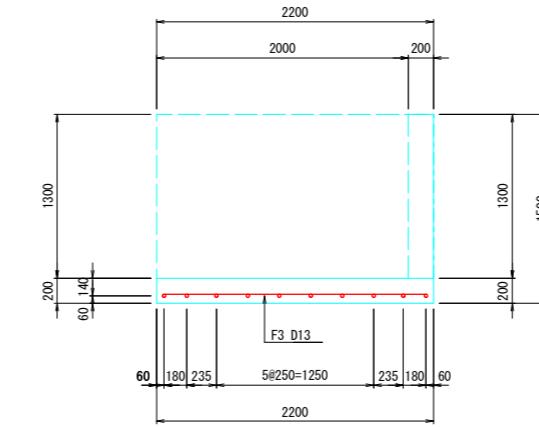


C-C 断面図

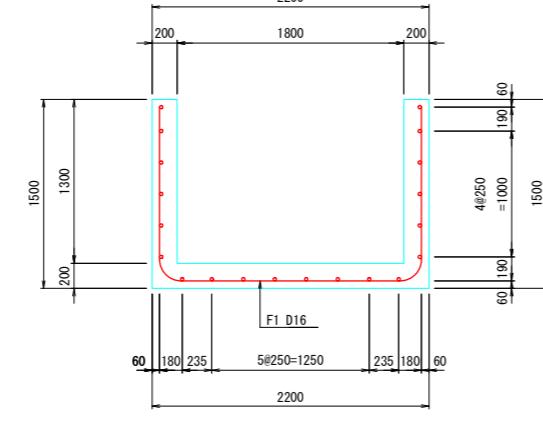

F-F 断面図

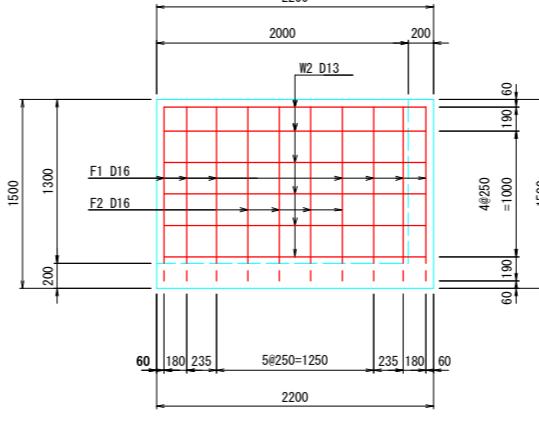




側壁開口部補強鉄筋

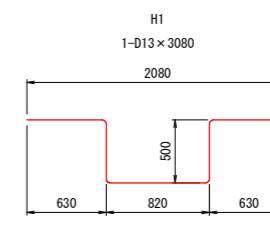

工事名	R7阿耕 経営体 長生中央 2-2工事 (着手日指定型)
路線名等	長生中央地区
工事箇所	阿南市長生町
図面名	1800-2型柱配筋図
縮尺	S=1:30(A1) 図面番号 30
会社名	
事業者名	徳島県南部総合県民局 農林水産部(阿南)







# 1800-3型枠配筋図

S=1:30

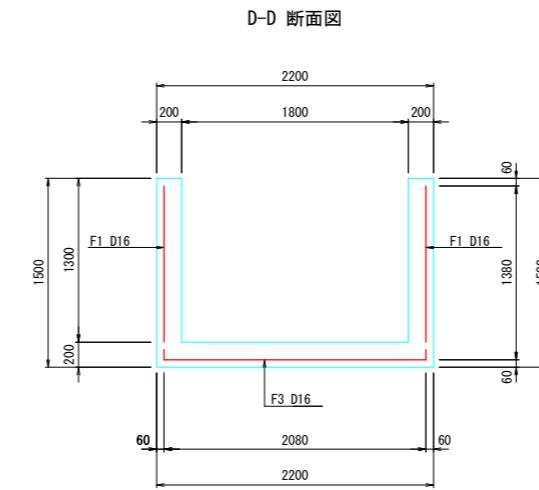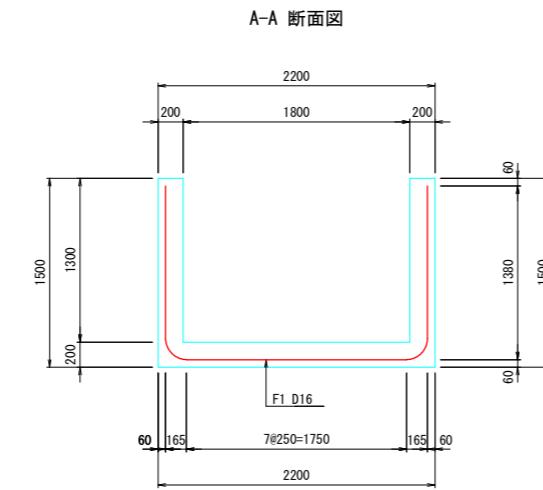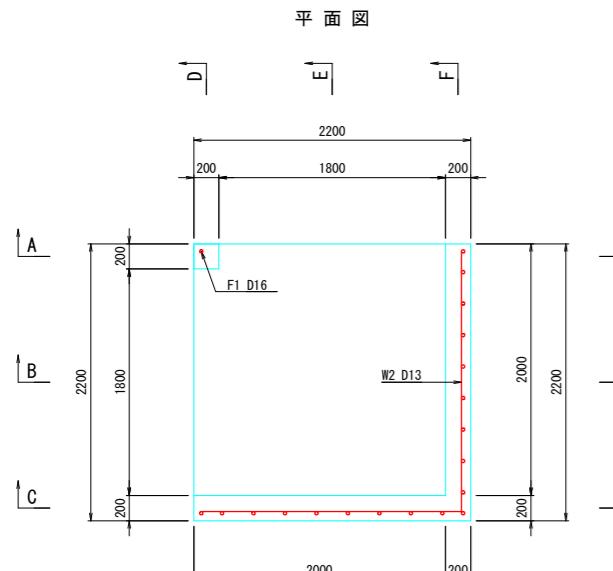

**鉄筋質量表** (基当り)

番号	径	一本長さ(m)	本数	単位質量(kg/m)	一本質量(kg)	質量(kg)	摘要
F1	D16	4.70	2	1.56	7.332	14.7	□
F2	D16	3.39	16	1.56	5.288	84.6	□
F3	D16	2.08	1	1.56	3.245	3.2	—
W1	D13	2.08	12	0.995	2.070	24.8	—
				D16	102.5 Kg		
				D13	24.8 Kg		
				SD345	合計 127.3 Kg		

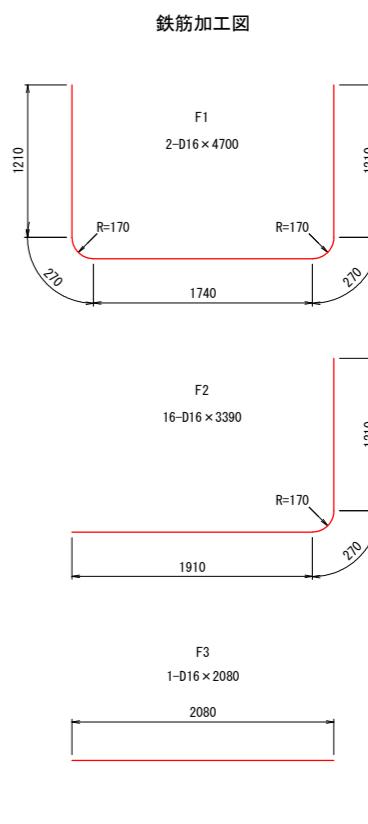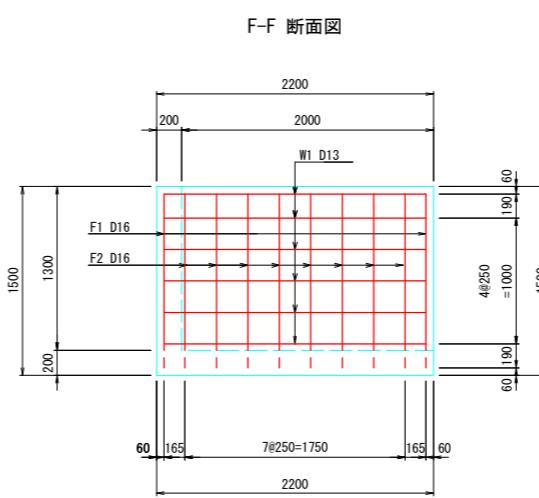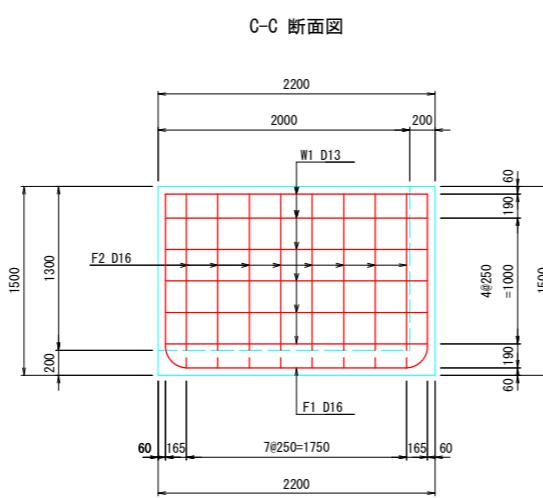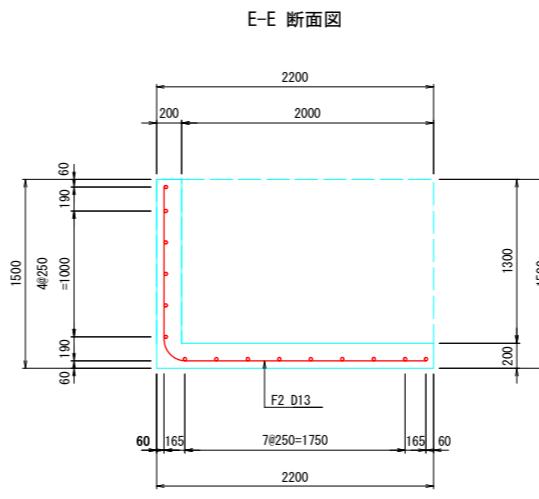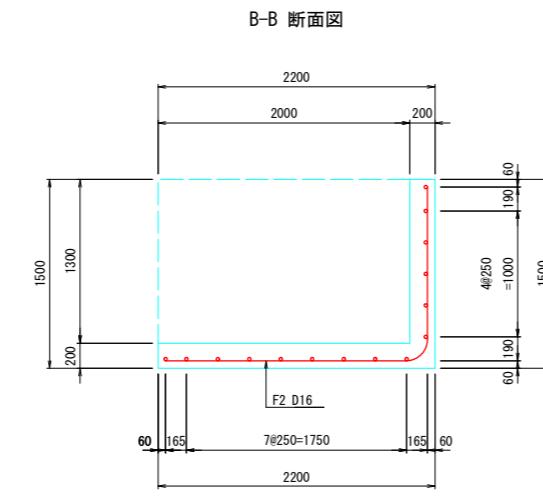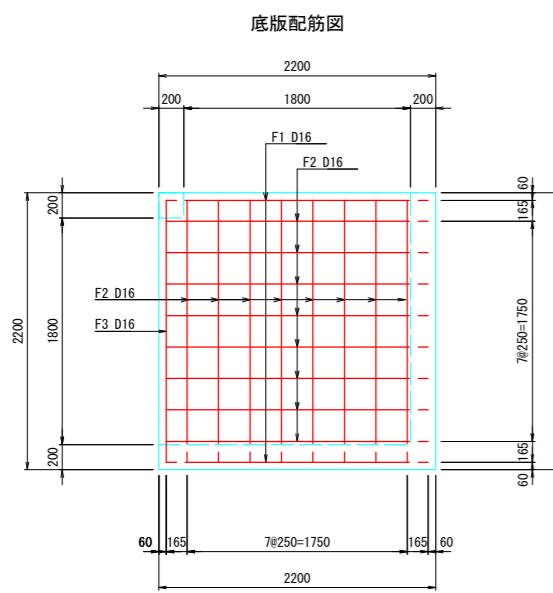


工事名	R7阿耕 経営体 長生中央 2-2工事 (着手日指定型)
路線名等	長生中央地区
工事箇所	阿南市長生町
図面名	1800-3型枠配筋図
縮尺	S=1:30(A1) 図面番号 31
会社名	
事業者名	徳島県南部総合県民局 農林水産部(阿南)

## 制水弁・空気弁室標準図



S=1:20

仕切弁室 A型  
 $\phi 75 \sim \phi 150$   
H=600~1800

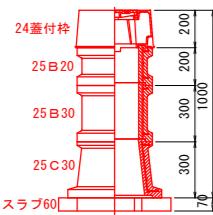

仕切弁 A型 φ75~φ150								
型	H	24蓋付栓	25B10	25B20	25B30	25C20	25C30	スラブ60
A-1	600	1				1		1
A-2	800	1	1				1	1
A-3	1000	1			1		1	1
A-4	1200	1		1	1		1	1
A-5	1500	1		1	2		1	1
A-6	1800	1		1	3		1	1




仕切弁B型 φ200～φ400							
型	H	32蓋付栓	32B10	32B20	32B30	32C	45C
B-1	600	1		1			1
B-2	800	1	1		1		1
B-3	900	1		1	1		1
B-4	1000	1				1	1
B-5	1200	1		1		1	1
B-6	1400	1	1		1	1	1
B-7	1600	1			2	1	1
B-8	1800	1		1	2	1	1
B-9	2000	1		2	2	1	1

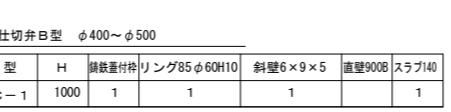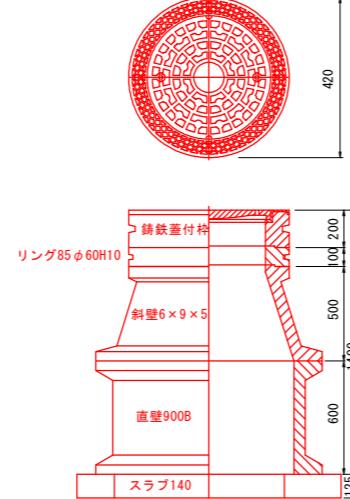


空気弁単口 φ75以下						
型 H	35×45 露出栓金具	單口B10	單口B15	單口B20	單口C	スラブ80
D-1	600	1			1	1
D-2	800	1		1	1	1
D-3	1000	1	1		1	1
D-4	1200	1			3	1
D-5	1400	1			4	1
D-6	1800	1			6	1

給水栓工詳細図



S=1:10

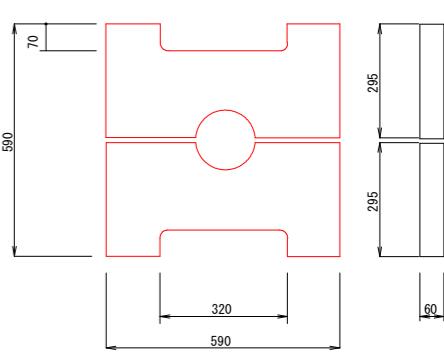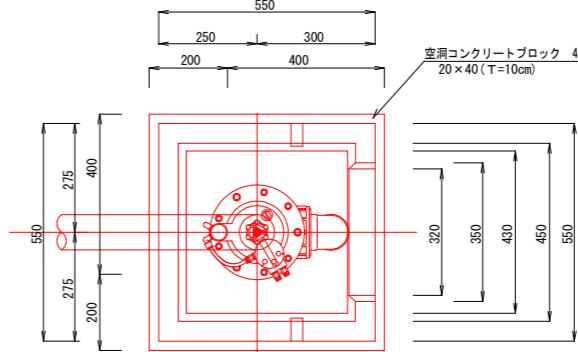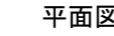

## 断面図

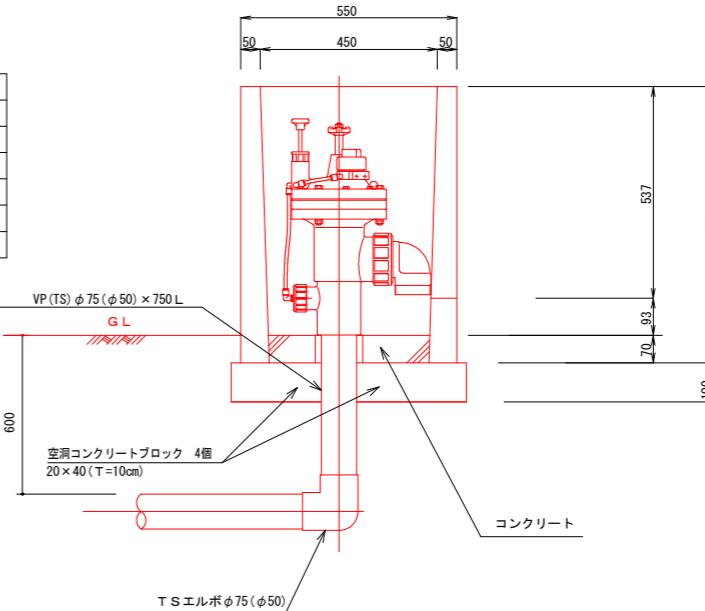

制水弁工詳細図

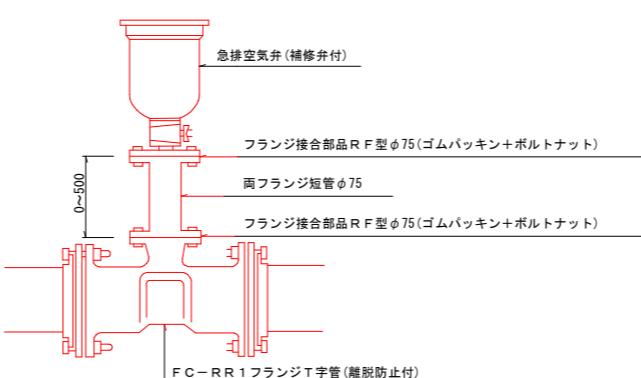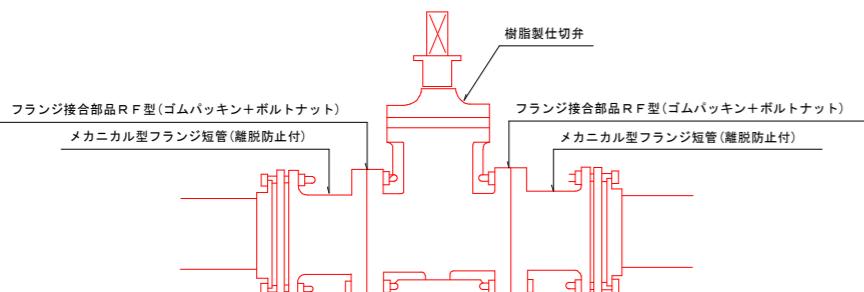

### 仕切弁工数量

工事名	R7阿耕 経営体 長生中央 2-2工事 (着手日指定型)		
路線名等	長生中央地区		
工事箇所	阿南市長生町		
図面名	制水弁・空気弁室・給水栓詳細図		
縮尺	図示(A1)	図面番号	32
会社名			
事業者名	徳島県南部総合県民局 農林水産部(阿南)		